


1 - Exterior de antiguas viviendas de la UVA reformadas

2 - Torres de ampliación de la futura UVA

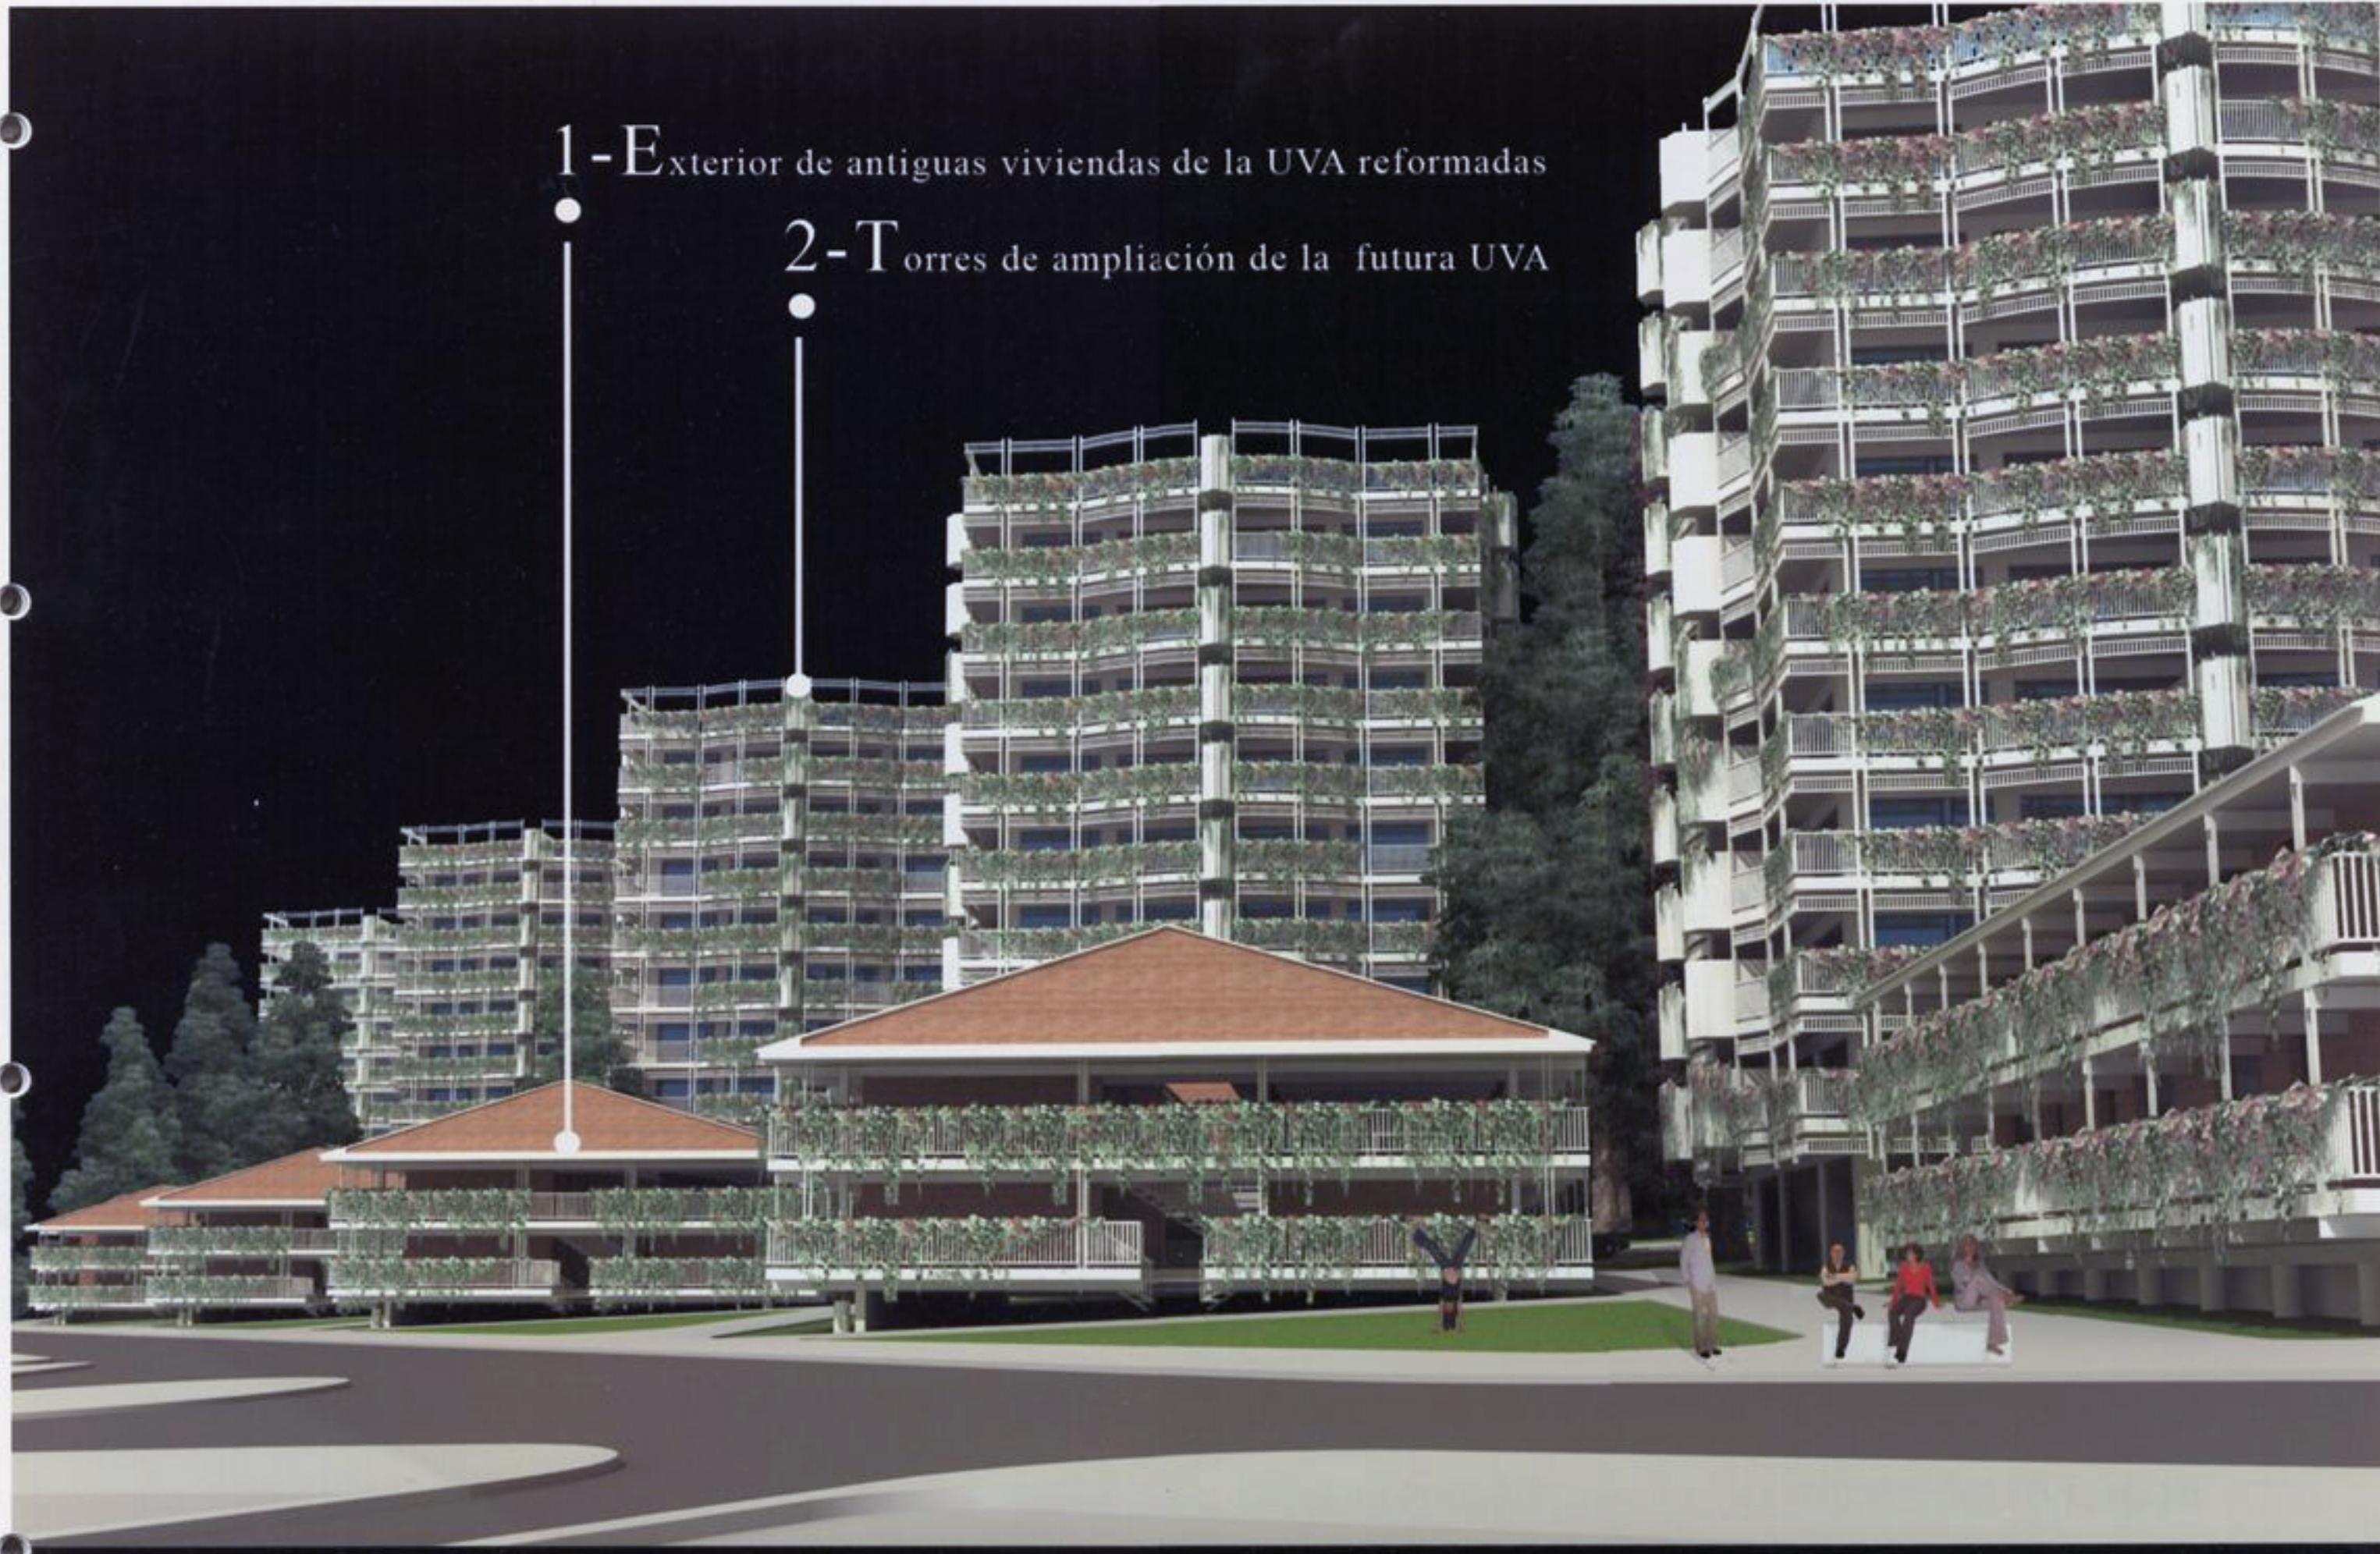

SALVACIÓN, REORDENACIÓN Y AMPLIACIÓN DE LA UVA DE HORTALEZA
Arquitectos: Fernando Higueras, Antonio Miró & Asociados.

Autores de la UVA Original de 1969
ETSAM

MADRID 2002-02-01


NOTA PREVIA:

El aparente lujo espacial del exterior de las nuevas viviendas tipo LOFT, tan protegidas con terrazas envolventes en la totalidad de los volúmenes construidos, coincide con el tipo de construcción, hoy mejorada, que hicimos el año 1963.

Esto lo conseguimos gracias a las mejoras introducidas que compensamos con la reducción de superficies construidas cerradas que no útiles abiertas. Hoy la mayoría de la demanda de menores de 35 años busca precios económicos a su alcance, aunque sea con disminución del tamaño aparente real, que no virtual, mediante la expansión que suponen sus jardines privados colgados en las alturas.



Nuestras nuevas pequeñas viviendas vestidas parecen mejores por más accesibles que las nuevas grandes desnudas.

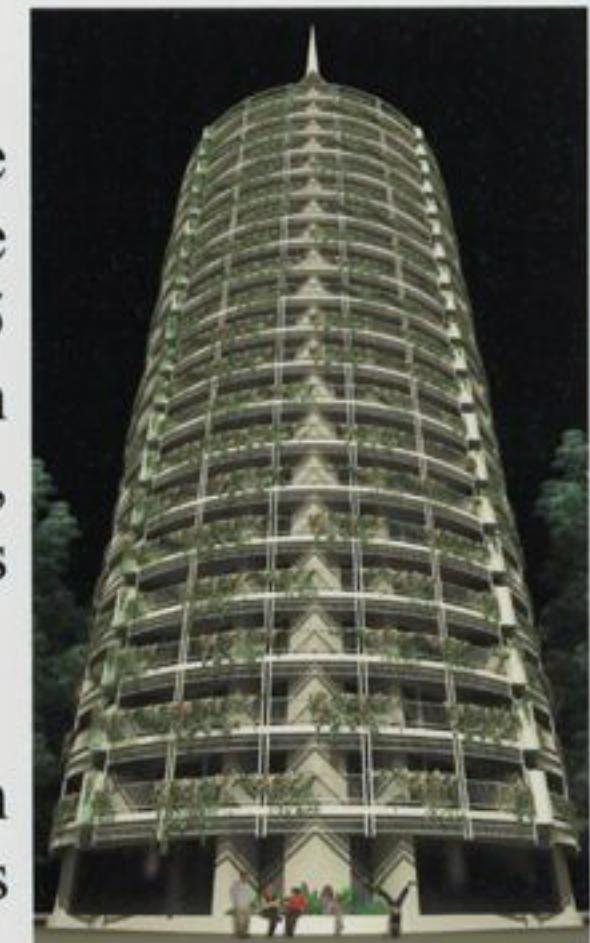

Bloque propuesto por el IVIMA	Torre Circular 5ª Propuesta
Volumen de Obra	22.813 m ²
162 viviendas de media 140,8 m ²	Volumen de Obra 8.570 m ² 160 viviendas de media 53,56 m ²

INTRODUCCION

No deseamos sólo criticar el Plan Parcial entregado por el Gerente del IVIMA.

Hemos preferido, siguiendo su deseo, respetar al máximo lo que sus autores respetaron de nuestro trabajo del año 1963; sobre todo en lo relativo a la red viaria y su edificabilidad que no agotamos.

Esta red de circulaciones, fundamentalmente peatonales, surgió de nuestra arquitectura libre y distante de las modas del momento. Gracias, en parte, a no existir Plan Parcial previo, no nos sentimos limitados con normas que habrían hecho imposible la UVA de HORTALEZA, o los infinitos y espontáneos pueblos que no cumplen normas arquitectónicas.

Por estas, entre otras razones, tratamos de seguir los consejos constructivos recibidos, manteniendo la red viaria, mejorándola para el tráfico rodado de hoy, así como, en principio, su edificabilidad. Pero, en absoluto, los modelos arquitectónicos desnudos y minimalistas actuales que imponen sus normas y que destruyen nuestro conjunto de 1963 sin tratar de salvarlo.

Nuestra arquitectura de entonces fue la que creó nuestro Plan Parcial y no al revés, creando, por ejemplo, acercamientos de vuelos dignos del crecimiento de una arquitectura popular libre que hoy impedirían las rígidas normas que abortan la belleza de lo nacido libre.



M E M O R I A

Desde 1963 hemos visitado todos los años nuestra querida UVA de Hortaleza, para verla crecer, embellecer y envejecer desde su nacimiento y juventud, gracias a su sencillez, a sus aleros y vegetación integrada que la hicieron cada vez mejor, hasta comenzar su deterioro por diversas razones conocidas que nos apena repetir.

Para potenciar sólo lo positivo, deseo decir que las transformaciones sufridas, y en parte corregidas libremente por sus ocupantes, nos han enseñado a subsanar algunos de los defectos que cometimos en nuestro proyecto y realización de hace 42 años y que hoy incorporamos a lo nuevo para salvar y hacer renacer con nueva fuerza la nueva UVA de Hortaleza, haciéndola capaz ahora de envejecer dignamente con el paso del tiempo, como ocurrió en nuestras realizaciones posteriores, que hoy están mejor que recién nacidas.

Como una imagen dice más que mil palabras, resumimos lo escrito con planos y perspectivas diciendo que creemos haber conseguido, gracias a nuestra experiencia y continuo aprendizaje, hacer un trabajo mejor que el que hicimos entonces. Fundamentalmente hemos creado superficies asequibles a las posibilida-

des económicas de los menores de 34 años y gente que no encuentran mercado para ellos.

Así, por ejemplo:

1.- Tratamos de mantener la red viaria que respetaron los autores del nuevo Plan Parcial, así como, en principio, su edificabilidad. Pero, en absoluto, los modelos arquitectónicos que imponen sus normas y que destruyen la armonía con nuestro conjunto del año 1963.

Nuestra arquitectura de entonces fue la que creó nuestro Plan Parcial y no al revés, creando acercamientos entre espacios volados comunes dignos del crecimiento de un poblado libre y bello que hoy lo harían imposible las rígidas normas que abortan la belleza de lo nacido libre.

2.- Lo que nos negamos a construir prefabricado entonces, hoy somos los primeros en tratar de hacerlo casi por completo, huyendo de albañilerías, instalaciones ocultas, pinturas y mano de obra, que alargan los tiempos de realización, encareciendo las construcciones que al transformarlas, después de adaptarlas a programas tan cambiantes como los tiempos, tiran el dinero de lo construido encareciéndolas con nuevos cambios.

3.- Tratamos de ofrecer superficies mínimas cerradas con un espacio único del que sólo aislamos los baños con cocinas, hoy a voluntad integrables al resto del espacio único, que visualmente se agranda gracias a las amplias terrazas y sus jardines colgantes. Como el costo de terrazas abiertas se mide con la mitad de sus superficies, y en cambio se mantienen en los metros cuadrado útiles, conseguimos hacer mayores los útiles que los construidos.

Estos 3 puntos, junto a otros que figuran en planos, mediciones y esquemas de volúmenes en 3 D, deseamos ayuden a explicar claramente parte de nuestras buenas intenciones, para tratar de aumentar al máximo las ventajas que conseguimos desde hace tiempo, cada vez pelín mejores, al no ceder ante las dictaduras de las nuevas vanguardias, sobre todo, cuando no son para mejorar lo anterior como se está haciendo hoy en obras de usar y tirar. Lo que hicimos para 5 años en la UVA cumplió ya 42 años y puede seguir viviendo, restaurada, mejorada y ampliada, con novedad intemporal, sin seguir a esclavos del minimalismo anárquico actual de "menos es más" que no siempre es cierto, y sólo lo salva el entorno vegetal, sobretodo, cuando se integra en la construcción, que queremos seguir manteniendo como en casi todas nuestras realizaciones.

• POSIBLES PROYECTOS

1^a PROPUESTA (VIEJAS VIVIENDAS DE LA UVA).

1).- Mantenemos la estructura y dimensiones originales pero aumentando volúmenes interiores, que amplían parte de sus alturas de suelo a techo de 2,20 a 4,50 metros al convertir las viejas viviendas en dúplex mayores, que pasan de 7,50 x 6 a 7,50 x 7 más un doble espacio de 7,50 m² x 4,50 de altura sobre el que balconeán posibles dormitorios, zonas de estudio, posible vegetación colgante interior, etc.

2).- Ahora pasamos de una sola terraza corredor común ajardinada a 2 terrazas privadas, una para planta alta y otra para la baja a la que se accede por el patio interior de 4 metros de anchura y las mismas alturas exteriores.

3).- Aunque no lo parezca, de momento serán probablemente estas viviendas dúplex las más solicitadas por su gran volumen para 52,50 m² cerrados + 16,80 de terrazas privadas = 69.30 m² útiles.

2^a PROPUESTA (TORRE DE 16 X 16 M²). 60 viviendas.

1).- 5 torres cuadradas de 16 x 16 m² de superficie cerrada, con 9 plantas más baja y 6 viviendas por planta con una media de 42,66 m² cerrados + 23,72 m² de terrazas abiertas voladas = 66,38 m²

2).- Accesos rodados por detrás para liberar la gran raqueta de circulación rodada principal, dejando las antiguas estrechas calles para peatones, bomberos, ambulancias, etc.

3).- Ante las 5 torres, 5 pequeños conjuntos idénticos a los del año 1963, con sus también 16 metros de anchura y 6 espacios dúplex, con garajes semi enterrados para 12 coches.

3^a PROPUESTA (BLOQUE INSIGNIA H). 272 viviendas.

1).- Bloque Insignia en H, de Hortaleza, en la zona más elevada de la UVA y visible desde un gran entorno.

2).- Algo innovador hasta hoy en edificios de altura es que se accede por jardines colgantes privados que rodean todas sus plantas en una proporción de 8 de cada 10 viviendas de media por planta, que además protegen sus fachadas y se oponen al minimalismo anoréxico que está tan de moda hoy y no protege fachadas.

3).- La superficie construida media por vivienda es de 57 m² y la útil superior por contar el 100% de las terrazas con jardines privados.

4).- La construcción prefabricada, rápida, económica, flexible, con instalaciones a la vista, para distintas adaptaciones según programas cambiantes sin utilizar derribos ni albañilerías, hacen el conjunto flexible y fácilmente cambiante, como cada vez se practica más en los LOFTS tan solicitados hoy.

4^a PROPUESTA (BLOQUE ESCALONADO).

1).- Similar al Bloque Insignia en H, pero con planta baja más 6, y cinco escalonadas con altillo más 36 terrazas aprovechando las cubiertas que no cuentan metros construidos.

2).- Bajo altos techos sobre planta baja de portal y locales, se sitúan como en el bloque H, guardería infantil, cafetería, etc.

3).- Tiene repetidas las ventajas del Bloque Insignia que se describen en él (8 de cada 10 viviendas tienen accesos directos desde los jardines de sus terrazas privadas, a los que se llega por galerías comunes cubiertas al aire libre en el eje interior longitudinal, que fomenta relaciones sociales, etc., etc.).


5^a PROPUESTA (TORRE CIRCULAR). 160 viviendas, de 53,56 m² de media.

1).- Tiene patio de 9 x 9 m² con ventilación y luz natural lateral para acceder a las 8 viviendas por planta. La altura de este patio se divide en salones de 9 x 9 m² x 8,40 m. de altura y 2 anillos volados circulares de 7 metros de diámetro para acceder a 24 viviendas por núcleo de 3 plantas.


2).- Como el resto de propuestas, tiene análogas ventajas y mayor altura (baja + 18 plantas con 8 viviendas dúplex en ático, servido por 4 ascensores y escalera).

3).- Se sitúa en una parcela triangular con garaje subterráneo, que al igual que el bloque propuesto por el IVIMA que adjuntamos, pretende no romper la armonía con la edificación próxima, que tiene galerías privadas con terrazas voladas para vegetación colgante, como en la primitiva U.V.A. que todavía no eran privadas, sino de paso comunitario.


P.D. Evidentemente seguimos manteniendo nuestra independencia, al margen de gratuitas dictaduras pasajeras, usando "la intemporal simetría constructiva", que hoy dejó de estar de moda momentaneamente con sus fachadas minimalistas.

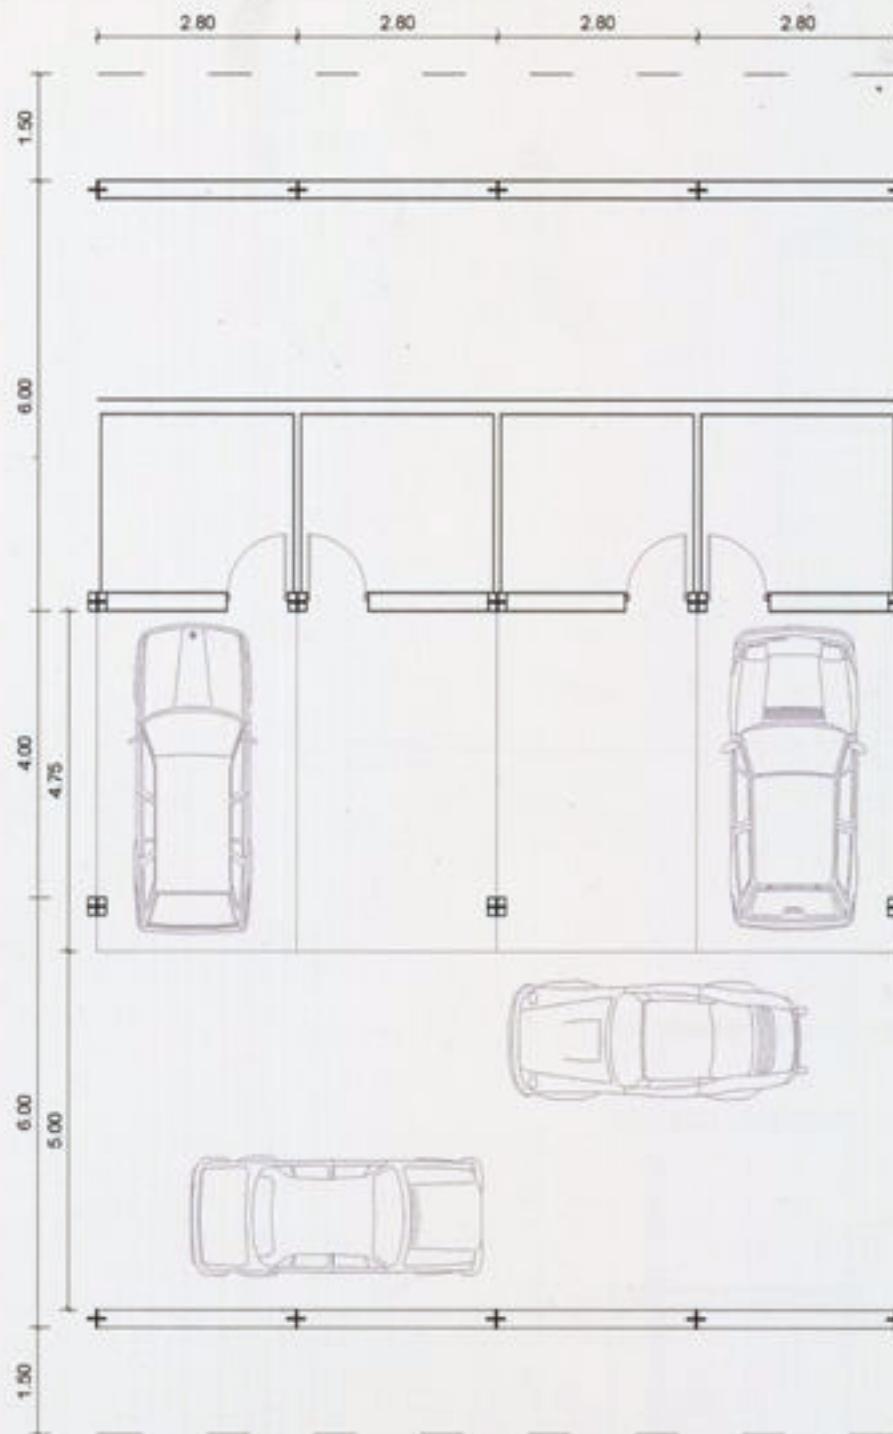

PLANTA SEMISOTANO

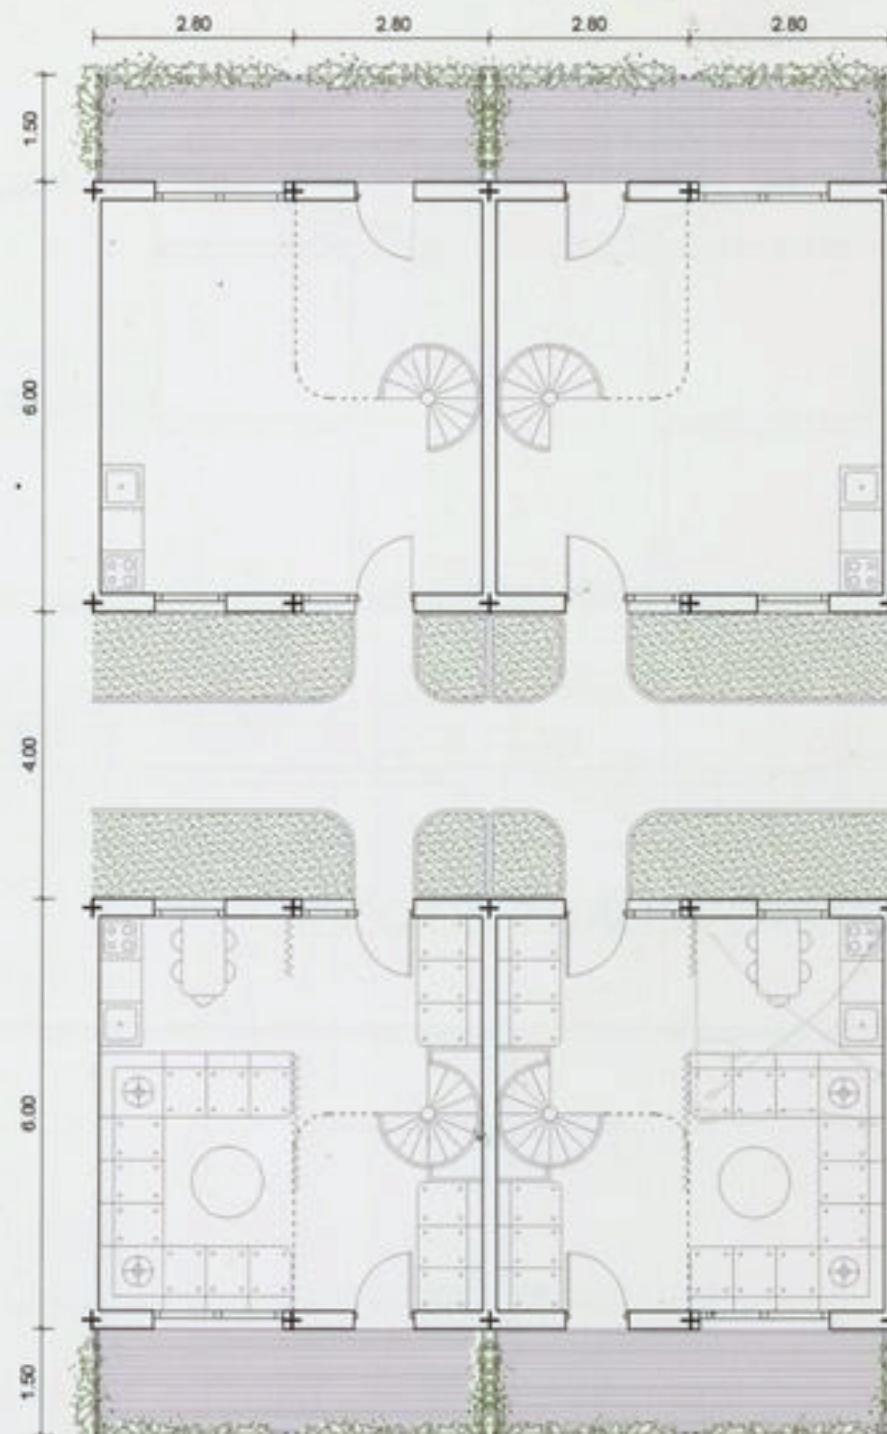

PLANTA BAJA

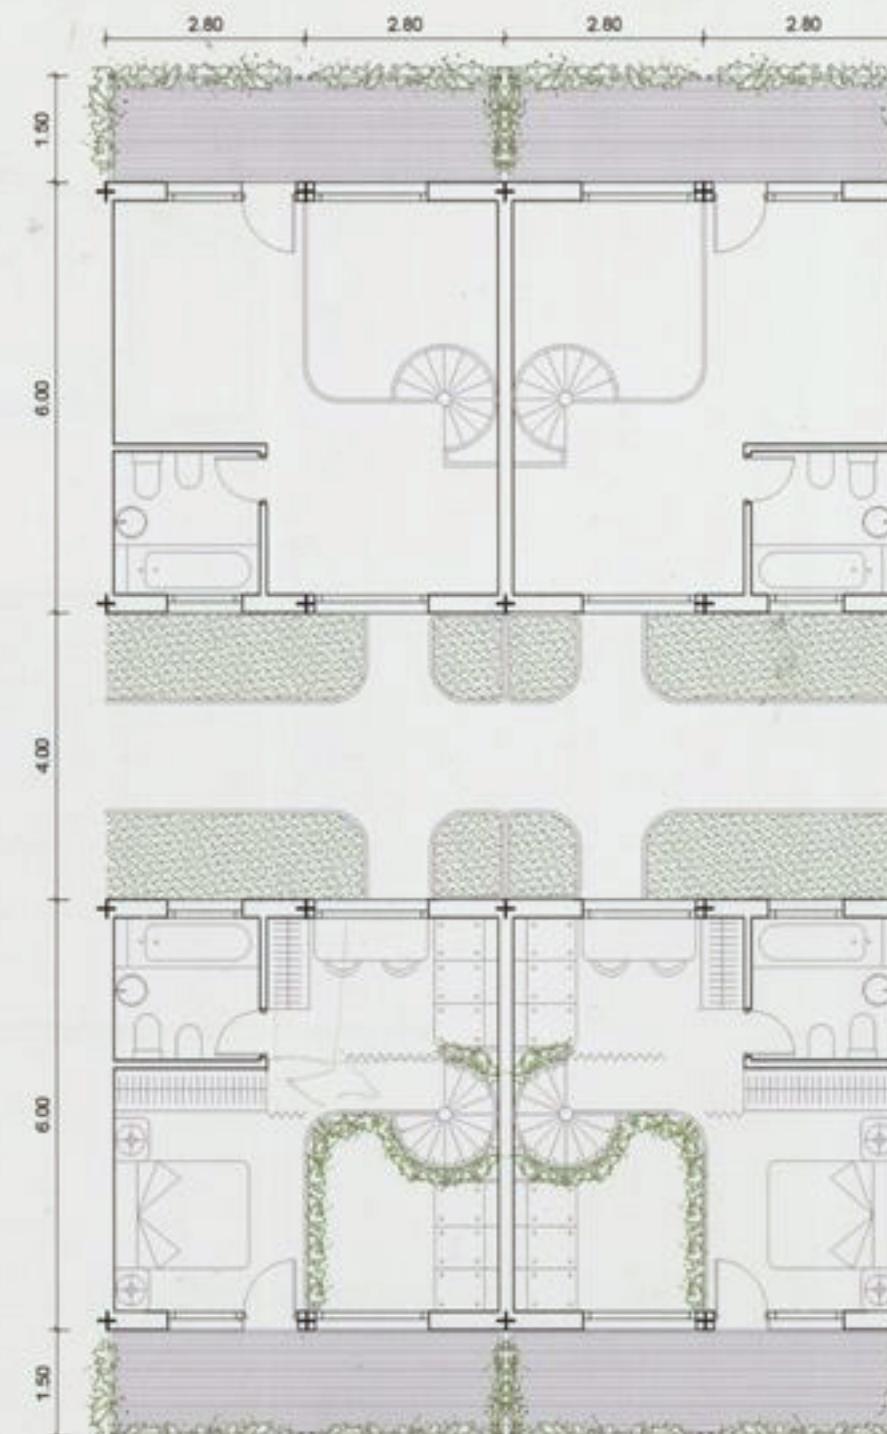

PLANTA ALTILLO

1^a PROPUESTA

SUPERFICIE UTIL CERRADA

SUPERFICIE UTIL TERRAZA

SUPERFICIE UTIL TOTAL

SUPERFICIE CONSTRUIDA CERRADA


SUPERFICIE CONSTRUIDA TERRAZA (50%)

SUPERFICIE CONSTRUIDA TOTAL


PLANTA BAJA	PLANTA ALTA	TOTAL VIVIENDA
29,70 m ²	21,03 m ²	50,73 m ²
8,40 m ²	8,40 m ²	16,80 m ²
38,10 m ²	29,43 m ²	67,53 m ²
SUPERFICIE CONSTRUIDA CERRADA	33,60 m ²	59,26 m ²
SUPERFICIE CONSTRUIDA TERRAZA (50%)	4,20 m ²	8,40 m ²
SUPERFICIE CONSTRUIDA TOTAL	37,80 m ²	67,66 m ²

Restauración de los bloques existentes aprovechando parte de los forjados, estructuras restauradas y limpiadas, ampliando el volumen de las antiguas viviendas, convertidas en dúplex con dobles alturas, dobles terrazas ahora privadas y accesos a nivel de planta baja, con posibles aprovechamientos de zonas comunes al aire libre y resguardadas como zonas de juego para guarderías en módulos cerrados contiguos, o bares, mesas de juegos de cartas, dominó.....etc.

Sobre las nuevas dobles alturas pueden balnear las zonas de planta superior, con barandillas ajardinadas similares a las exteriores.

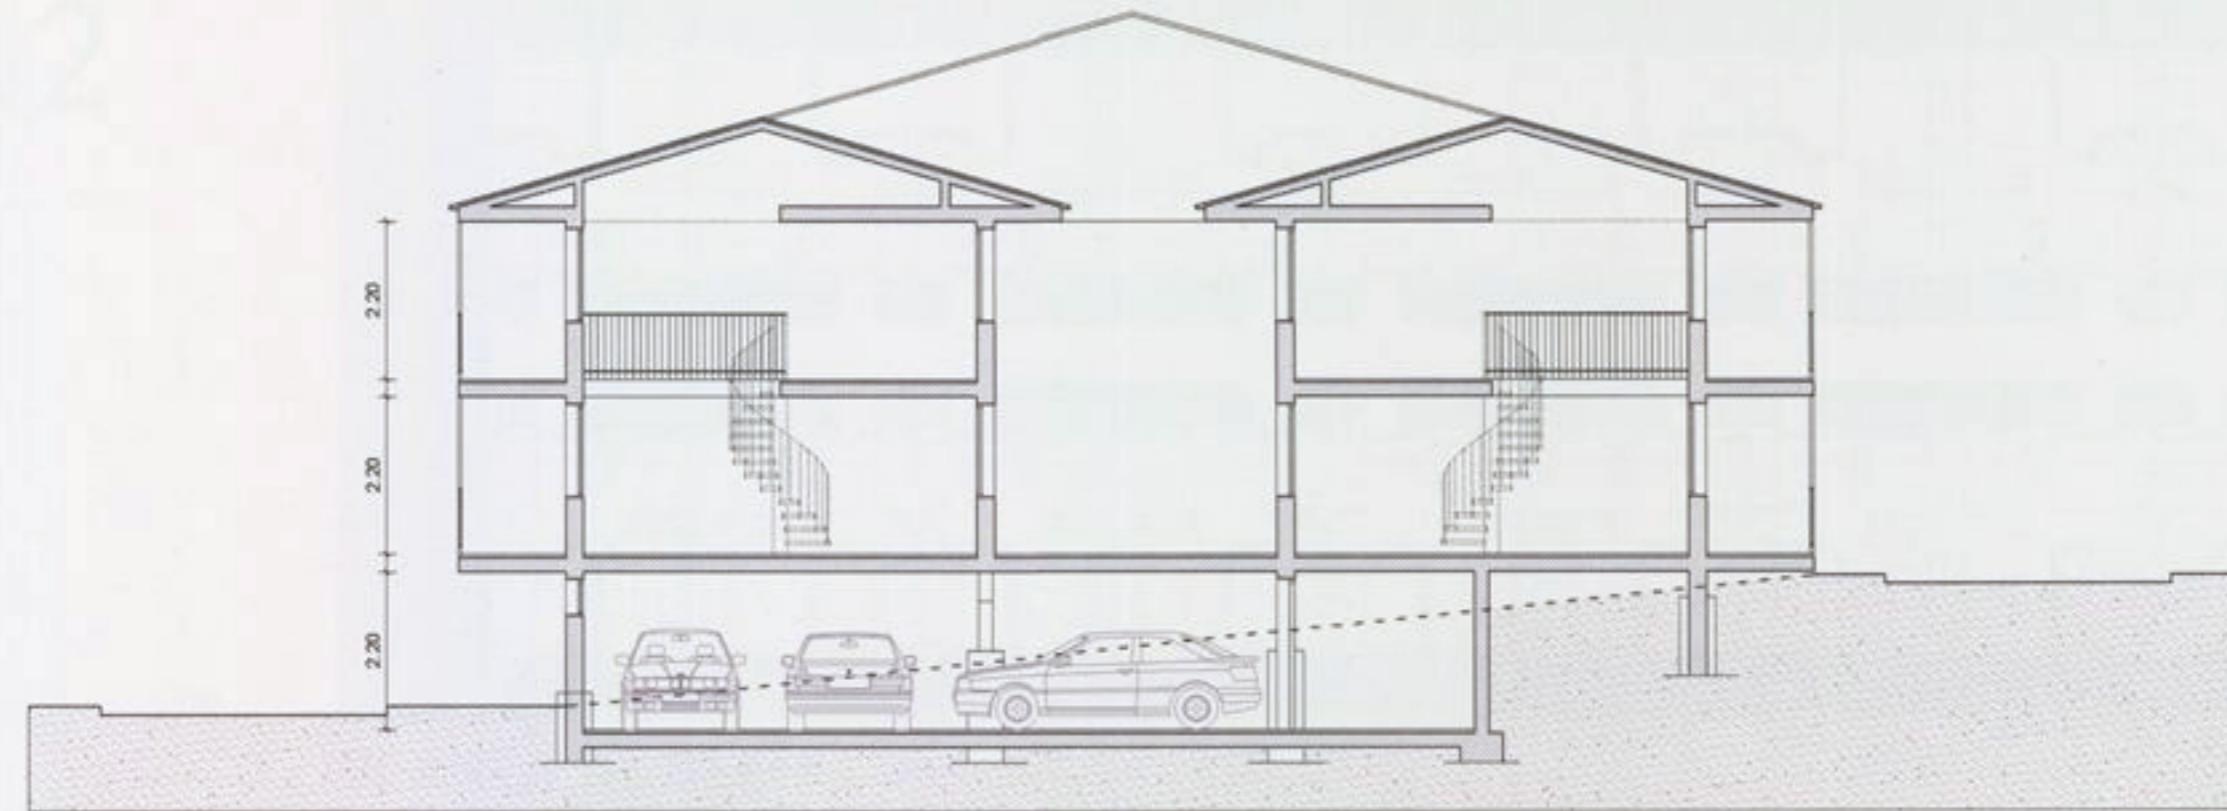

SECCION TRANSVERSAL

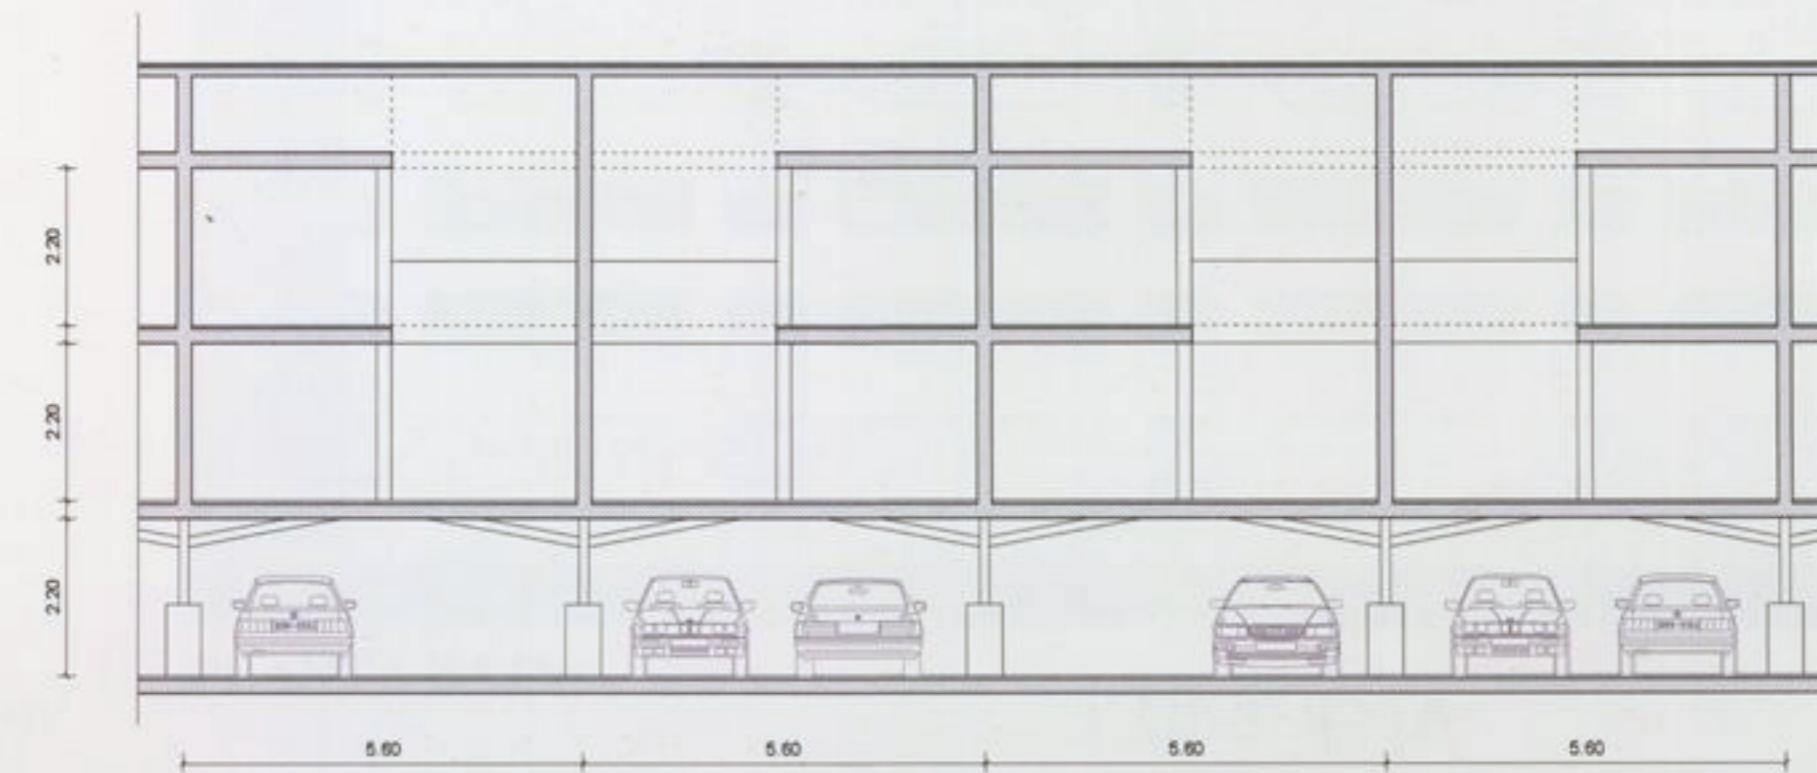

SECCION LONGITUDINAL


PRIMERA PROPUESTA**SALVACIÓN, REORDENACIÓN Y AMPLIACIÓN DE LA UVA DE HORTALEZA**

ARQUITECTOS: FERNANDO HIGUERAS - ANTONIO MIRÓ

REHABILITACIÓN DE VIVIENDAS EXISTENTES
SECCIONES TRANSVERSAL Y LONGITUDINAL

ESCALA 1:100

SOLUCIÓN 2

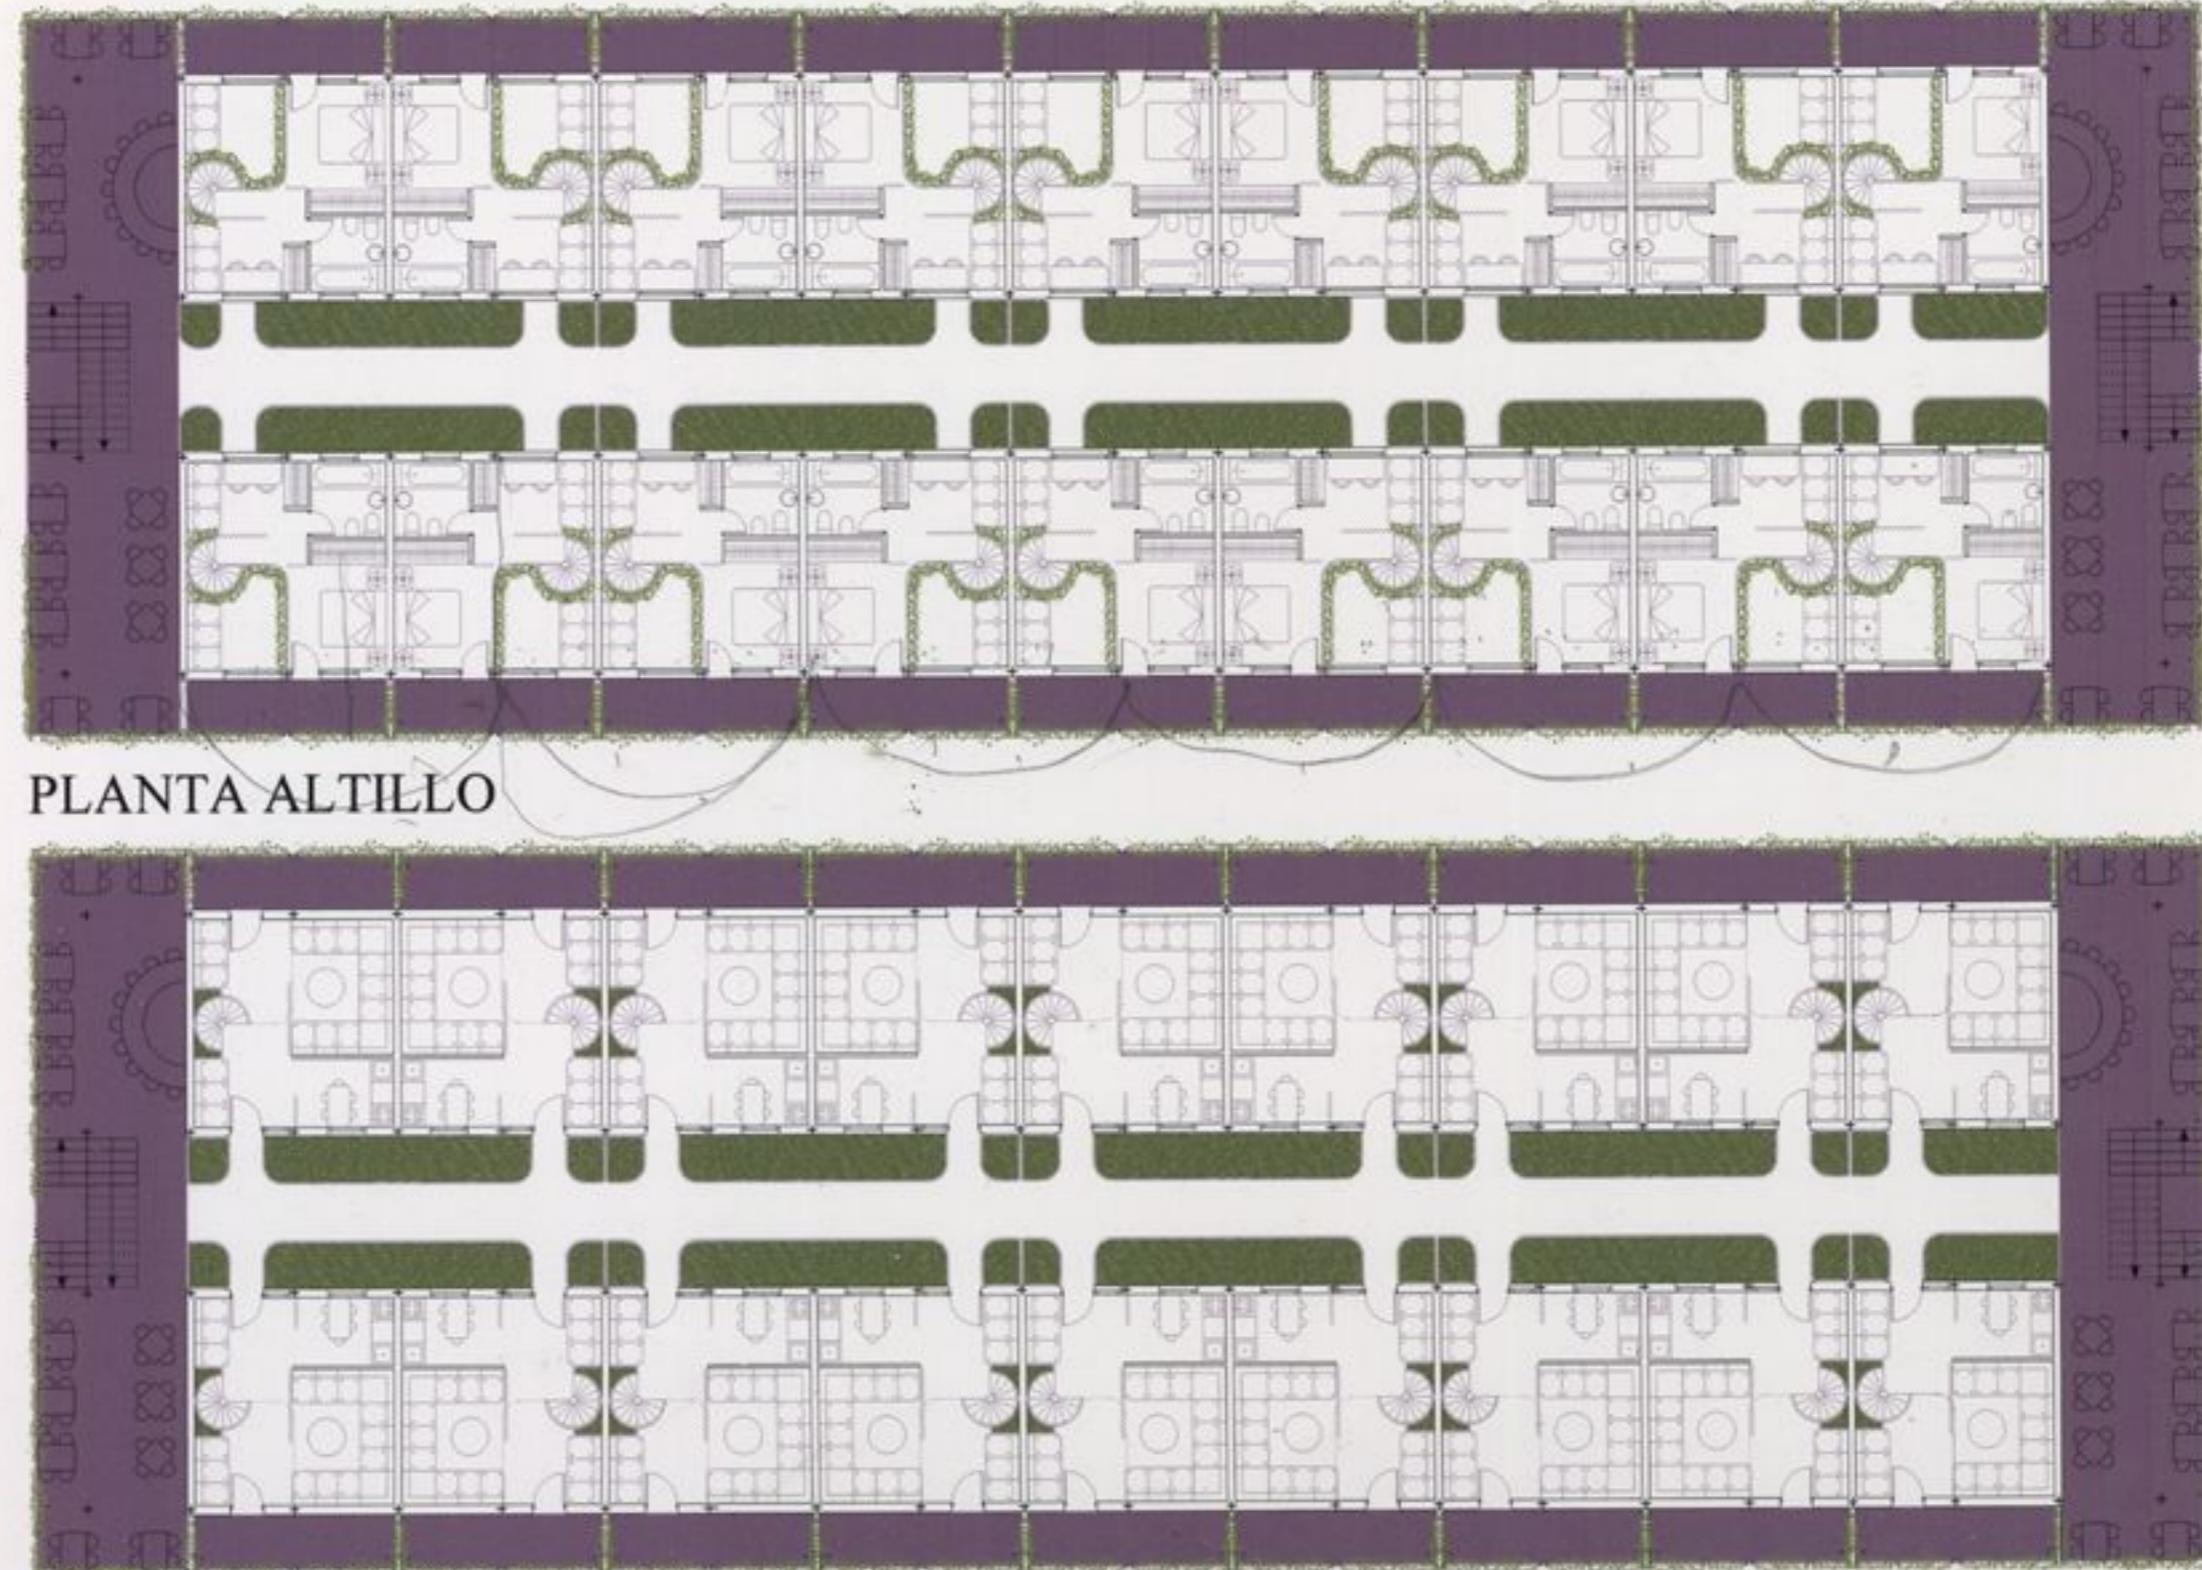

Útil Cerrada. P. Baja **28,88 m²**

Útil Cerrada. P. Alta **20,83 m²**

TOTAL Útil Cerrada: **49,71 m²**

1ª PROPUESTA

PLANTA BAJA


Restauración de los bloques existentes aprovechando parte de los forjados, estructuras restauradas y limpiadas, ampliando el volumen de las antiguas viviendas, convertidas en dúplex con dobles alturas, dobles terrazas ahora privadas y accesos a nivel de planta baja, con posibles aprovechamientos de zonas comunes al aire libre y resguardadas como zonas de juego para guarderías en módulos cerrados contiguos, o bares, mesas de juegos de cartas, dominó....etc.

Sobre las nuevas dobles alturas pueden balconear las zonas de planta superior, con barandillas ajardinadas similares a las exteriores.


SALVACIÓN, REORDENACIÓN Y AMPLIACIÓN DE LA UVA DE HORTALEZA

POSSIBLES DISTRIBUCIONES

TOTAL = 306,90 / 5 = 61,38 m² const. de media

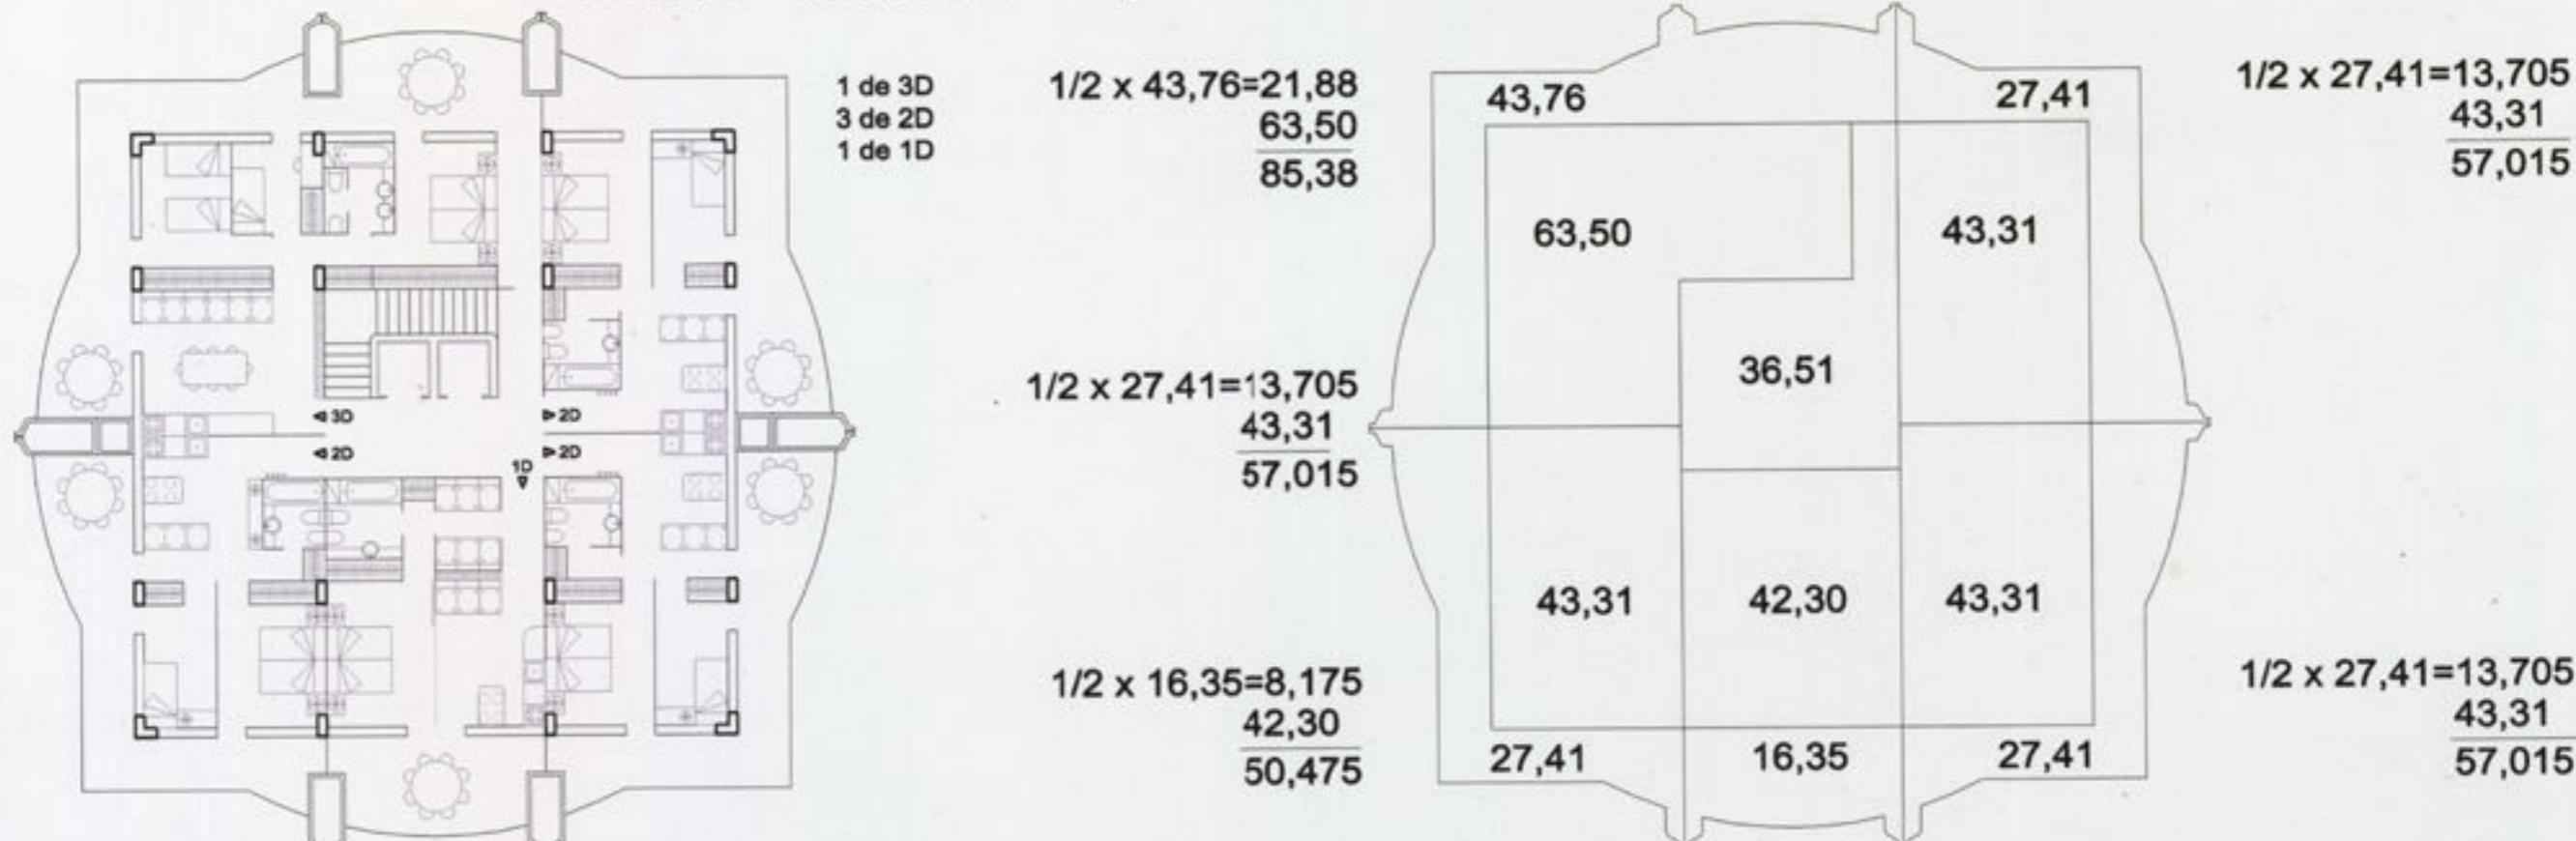


TOTAL = 306,90 / 6 = 51,15 m² const. de media

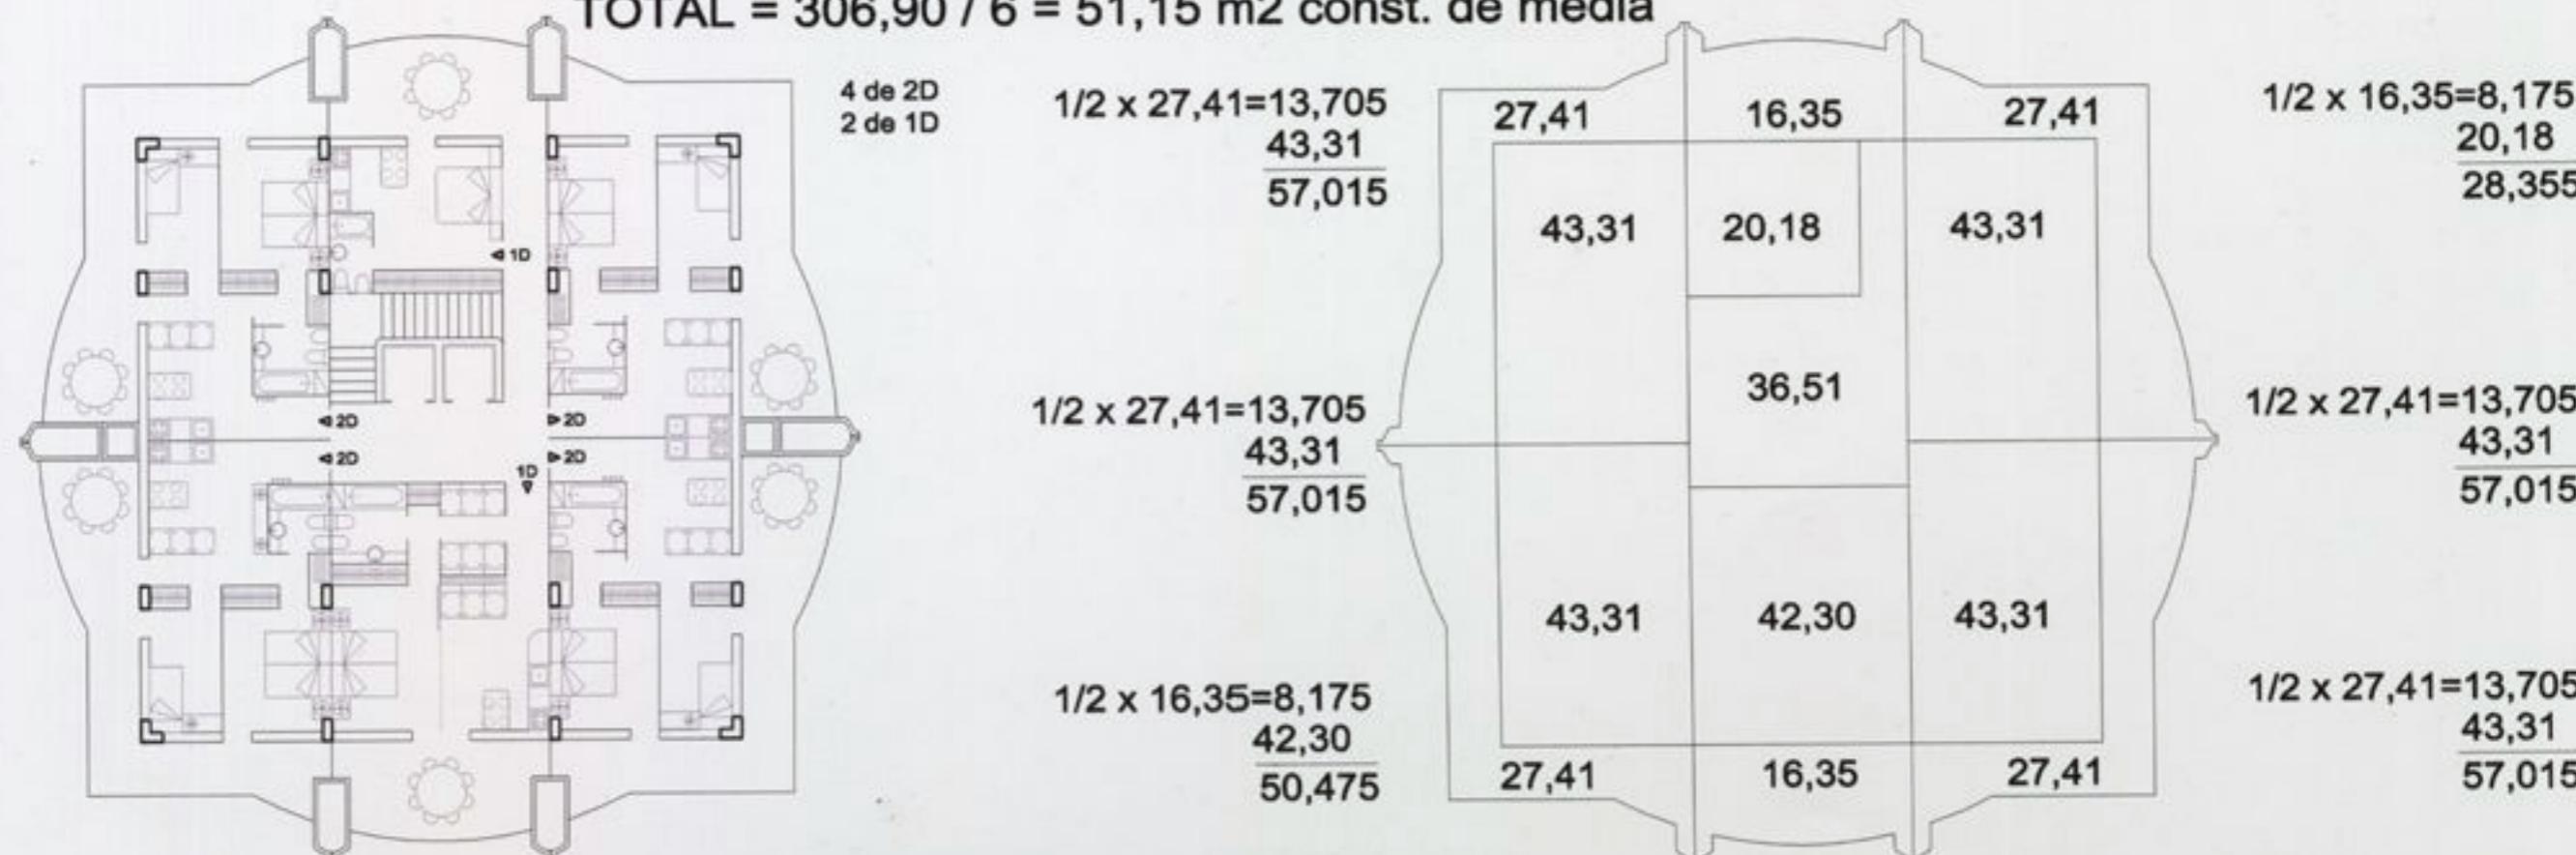


2^a PROPUESTA

TORRE DE 16,50 X 16,50 m. EXTERIORES COIN NÚCLEO DE COMUNICACIONES INTERIOR

SALVACIÓN, REORDENACIÓN Y AMPLIACIÓN DE LA UVA DE HORTALEZA

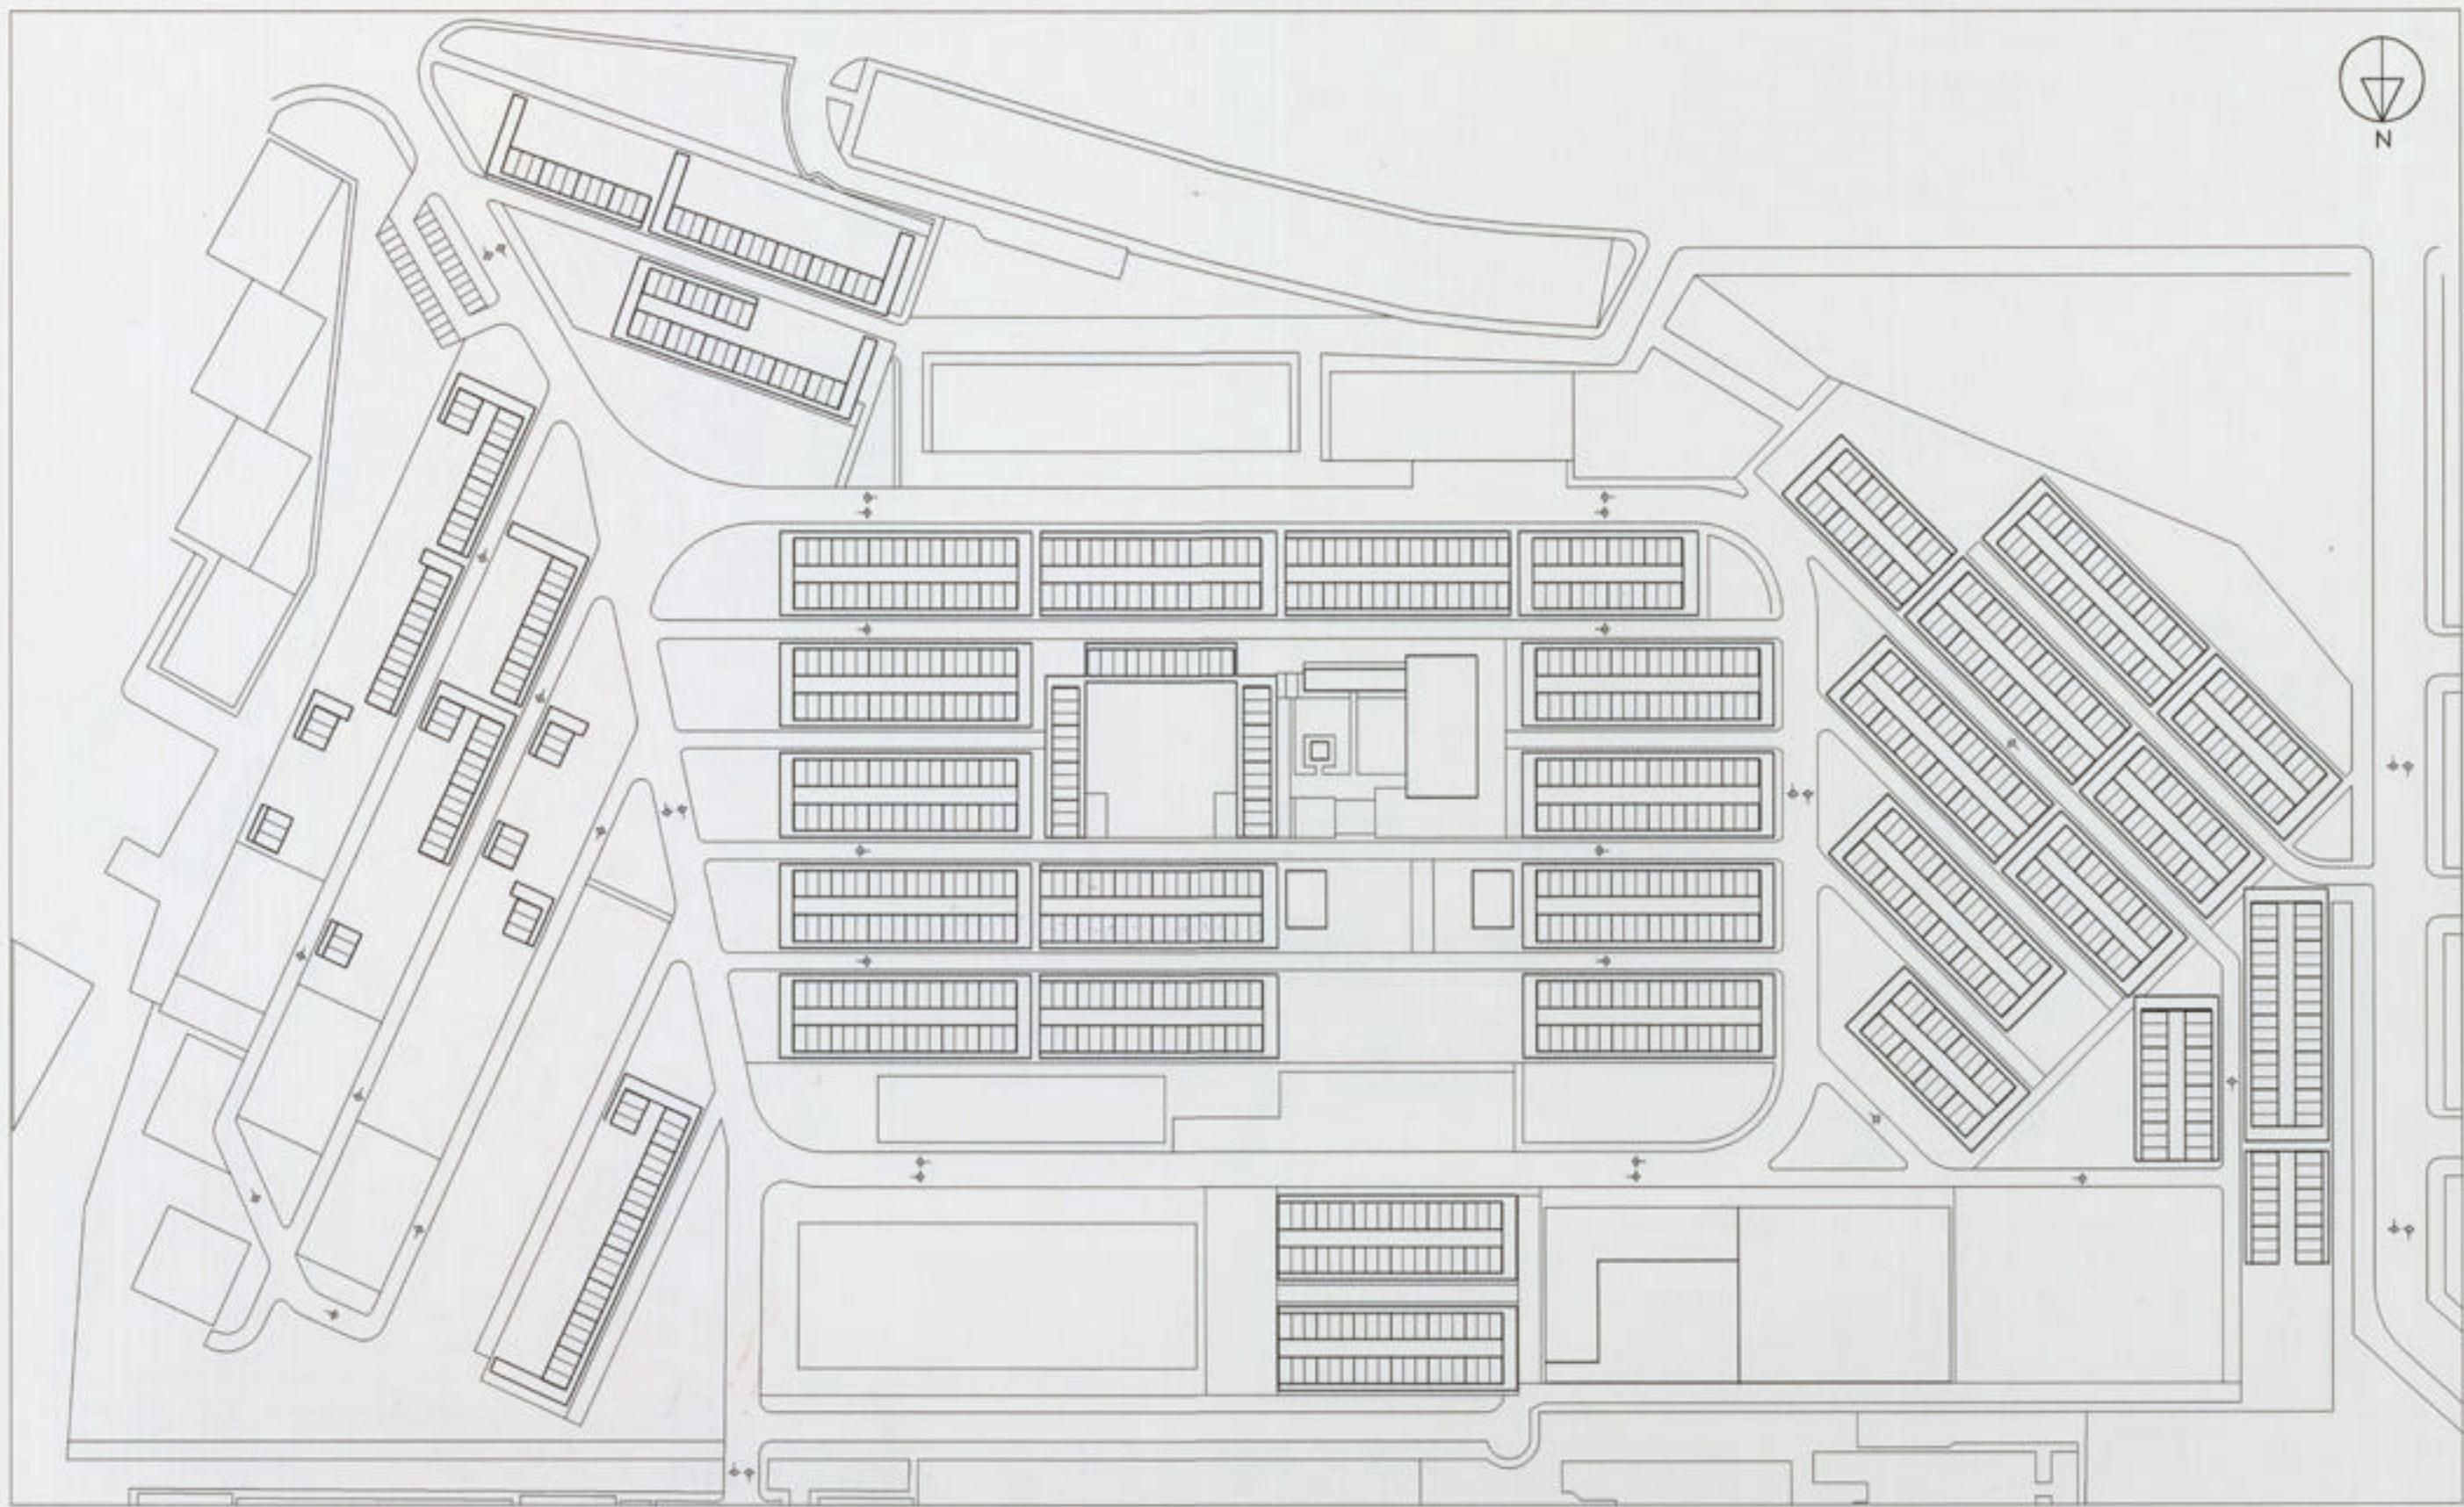

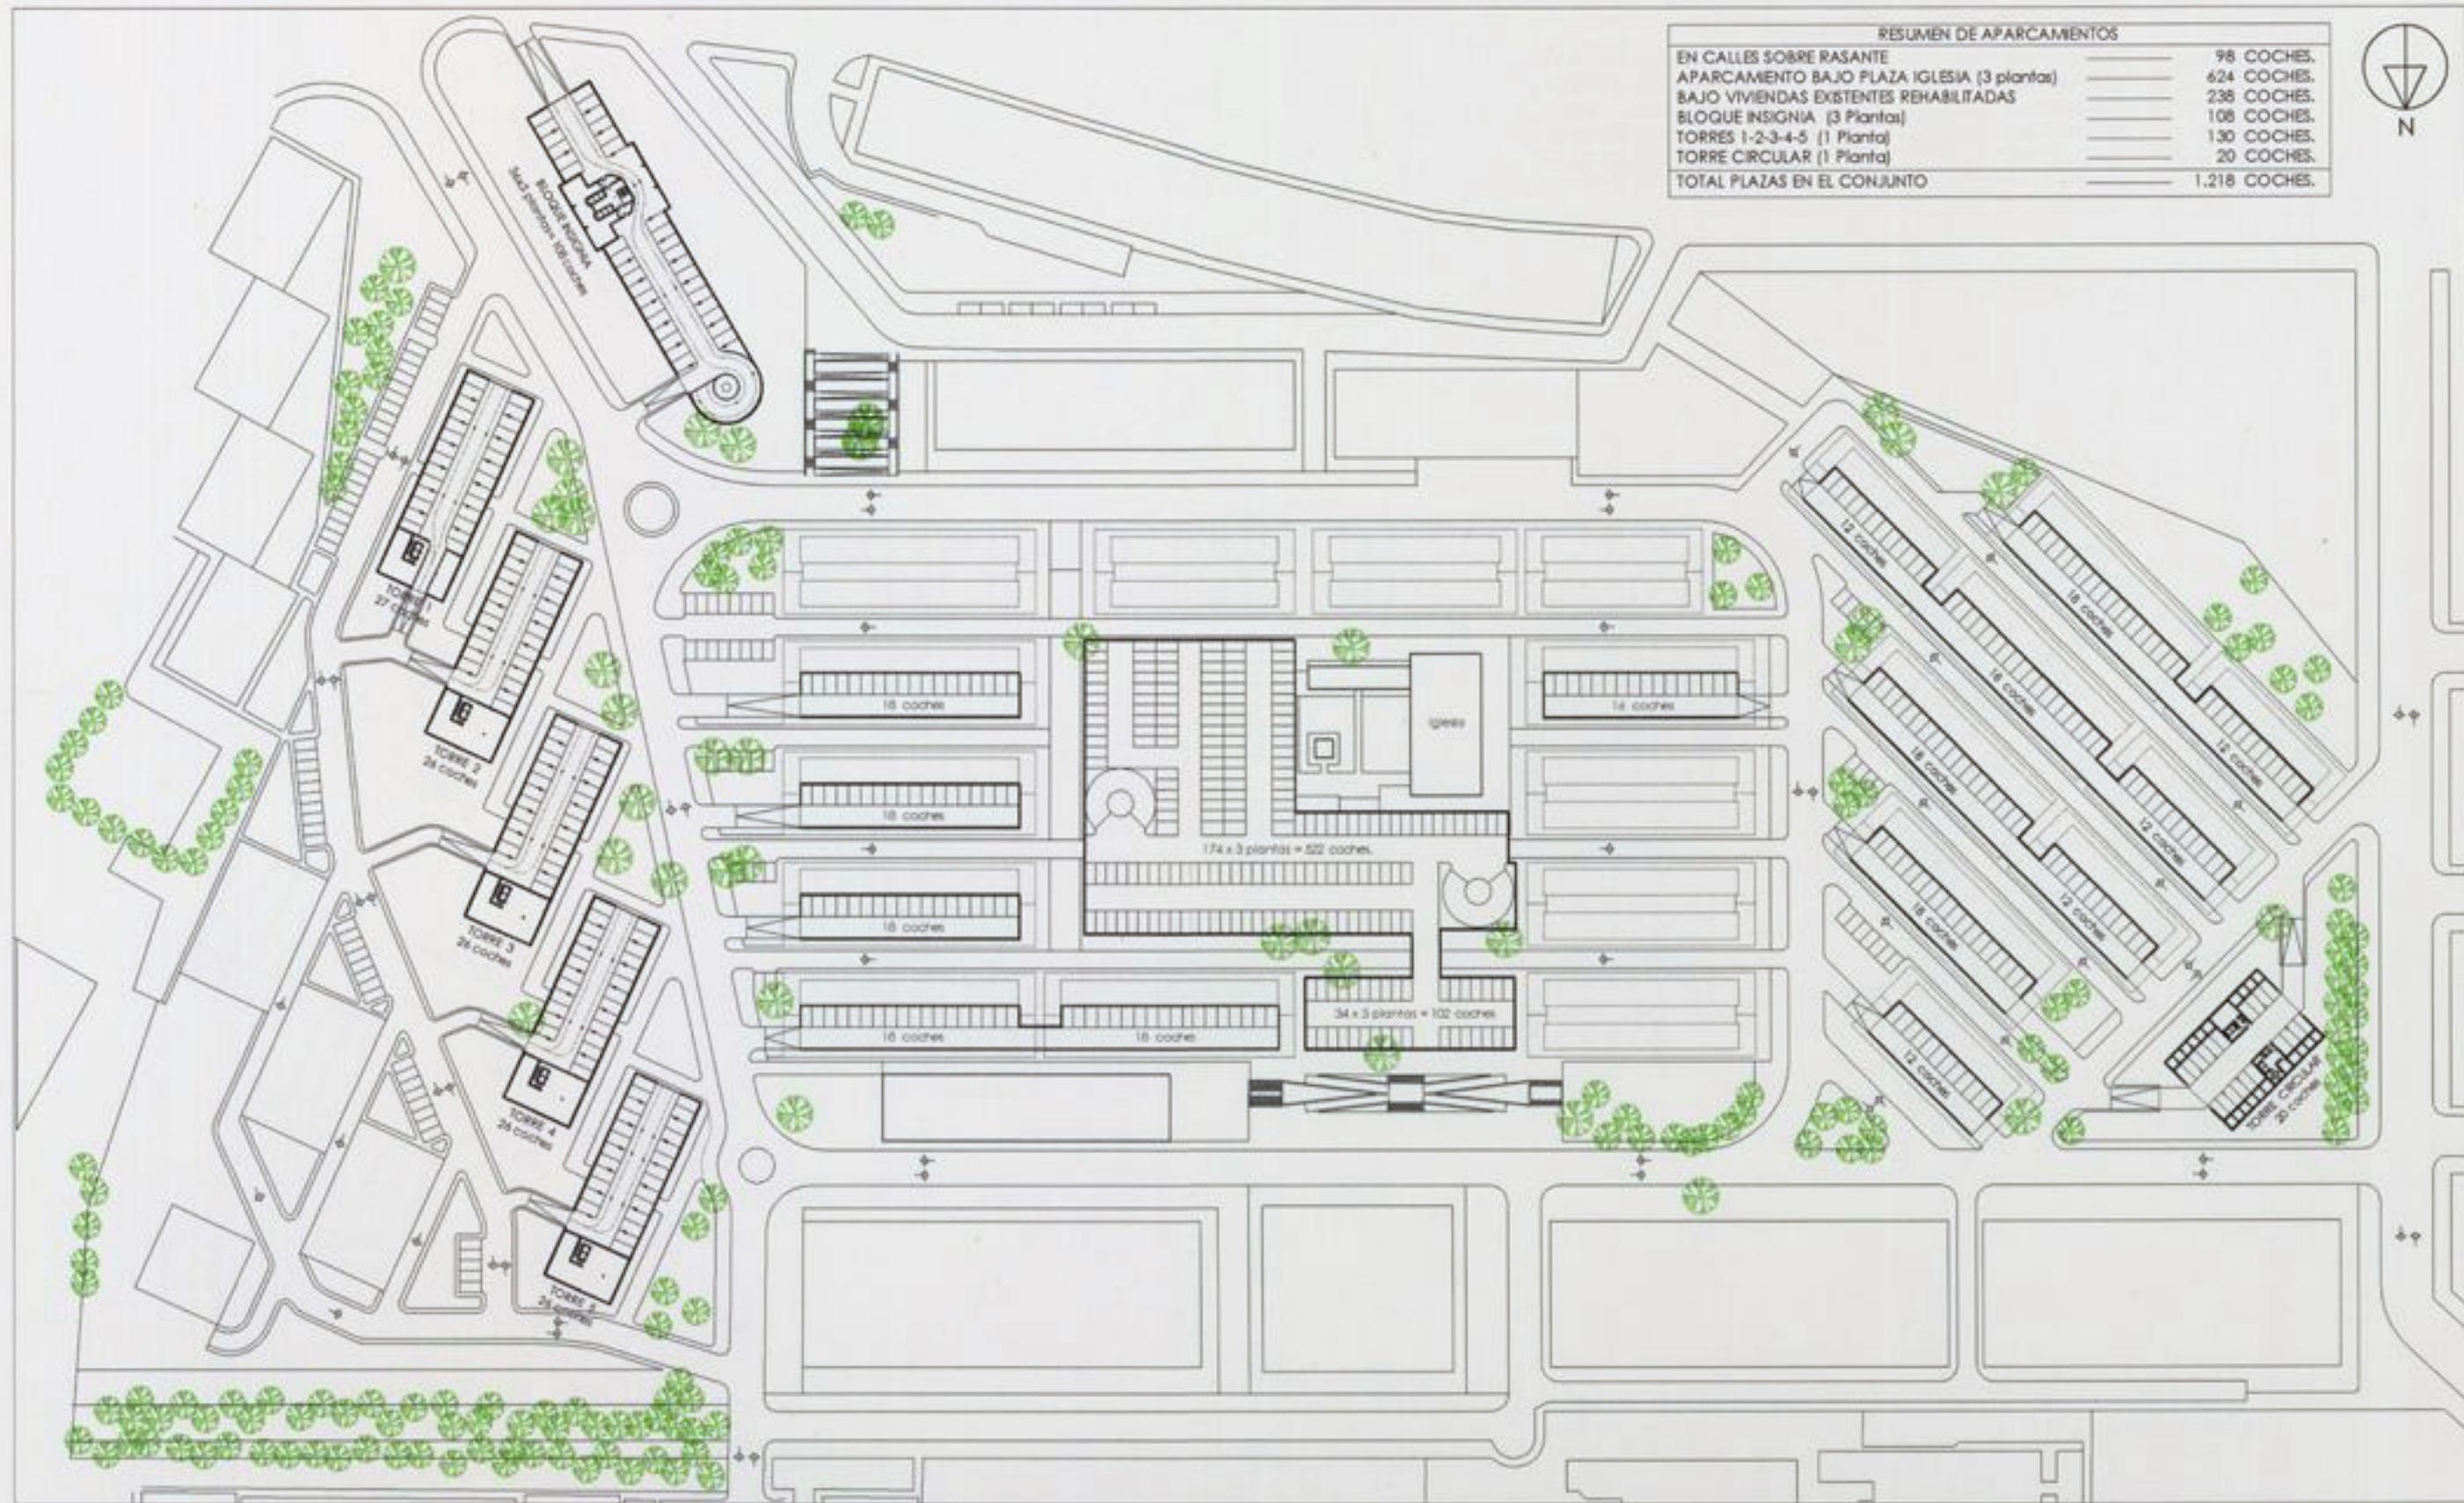

SALVACIÓN, REORDENACIÓN Y AMPLIACIÓN DE LA UVA DE HORTALEZA


ARQUITECTOS : FERNANDO HIGUERAS - ANTONIO MIRÓ

SOLUCIÓN 1
DISTRIBUCIÓN DE APARCAMIENTOS EN EL CONJUNTO

ESCALA 1:1500

OCTUBRE



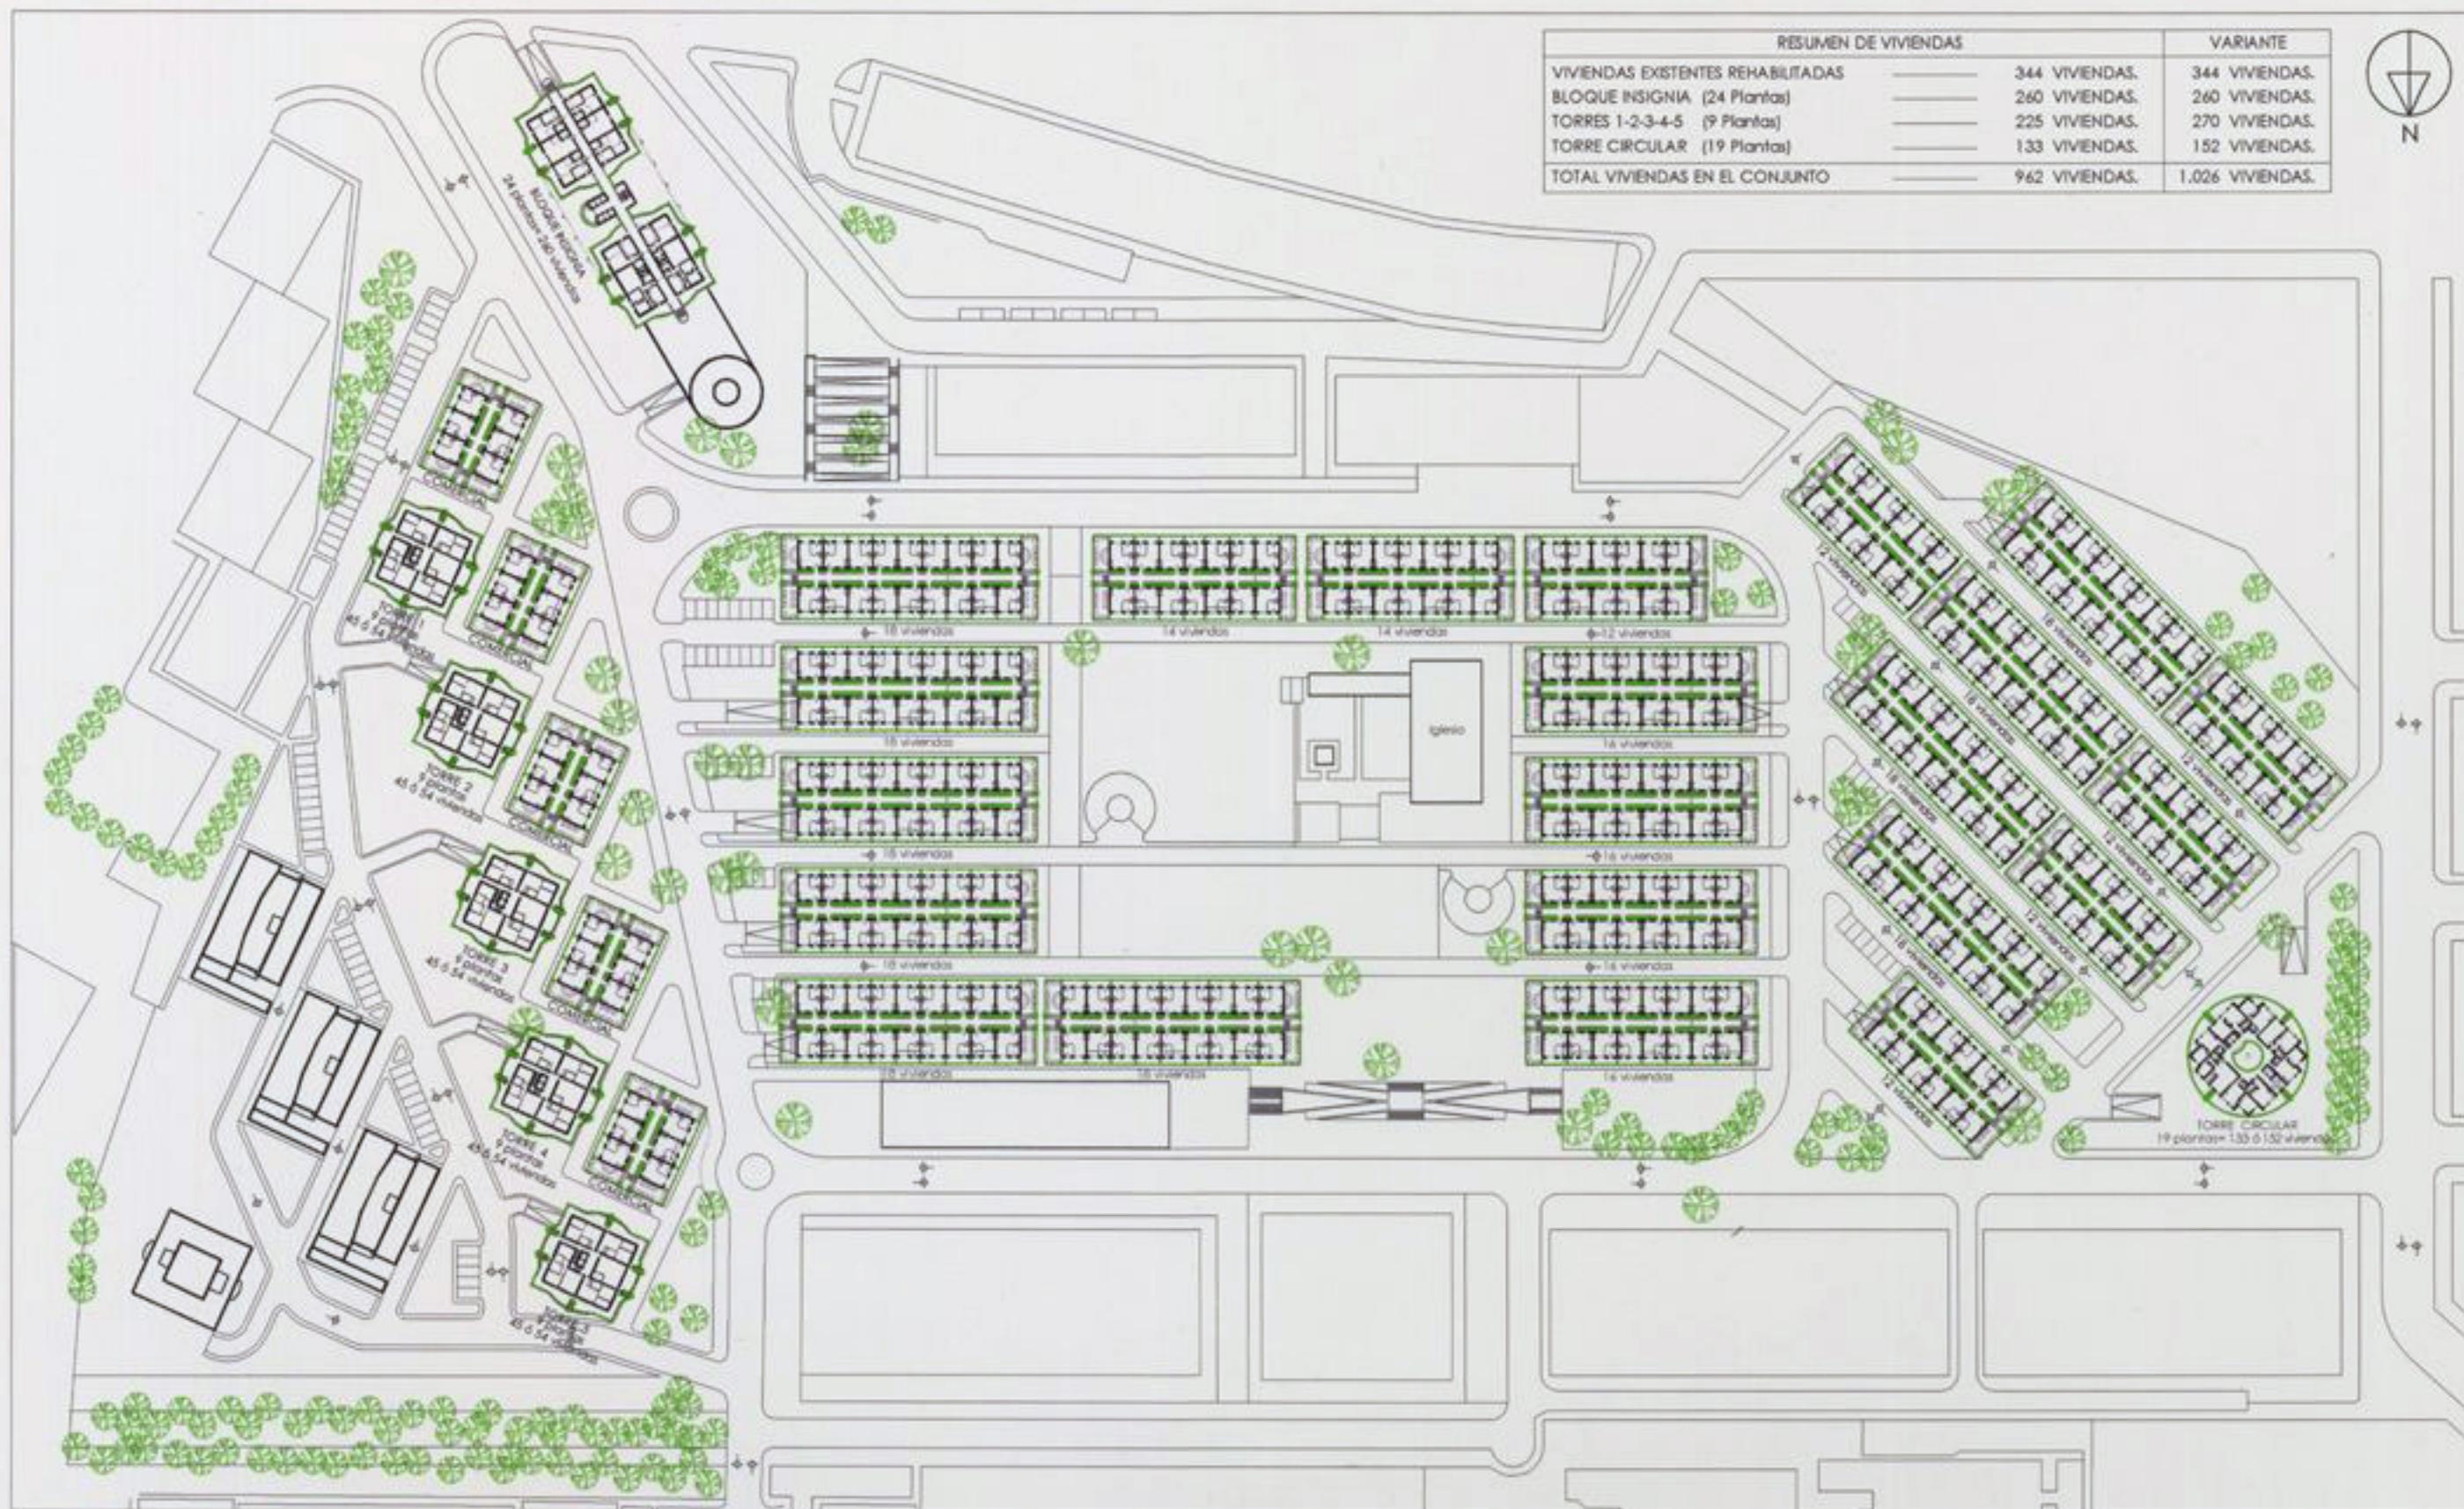


SALVACIÓN, REORDENACIÓN Y AMPLIACIÓN DE LA UVA DE HORTALEZA

ARQUITECTOS : FERNANDO HIGUERAS - ANTONIO MIRÓ

SOLUCIÓN 1
DISTRIBUCIÓN DE VIVIENDAS EN EL CONJUNTO

ESCALA 1:1500

OCTUBRE 2005

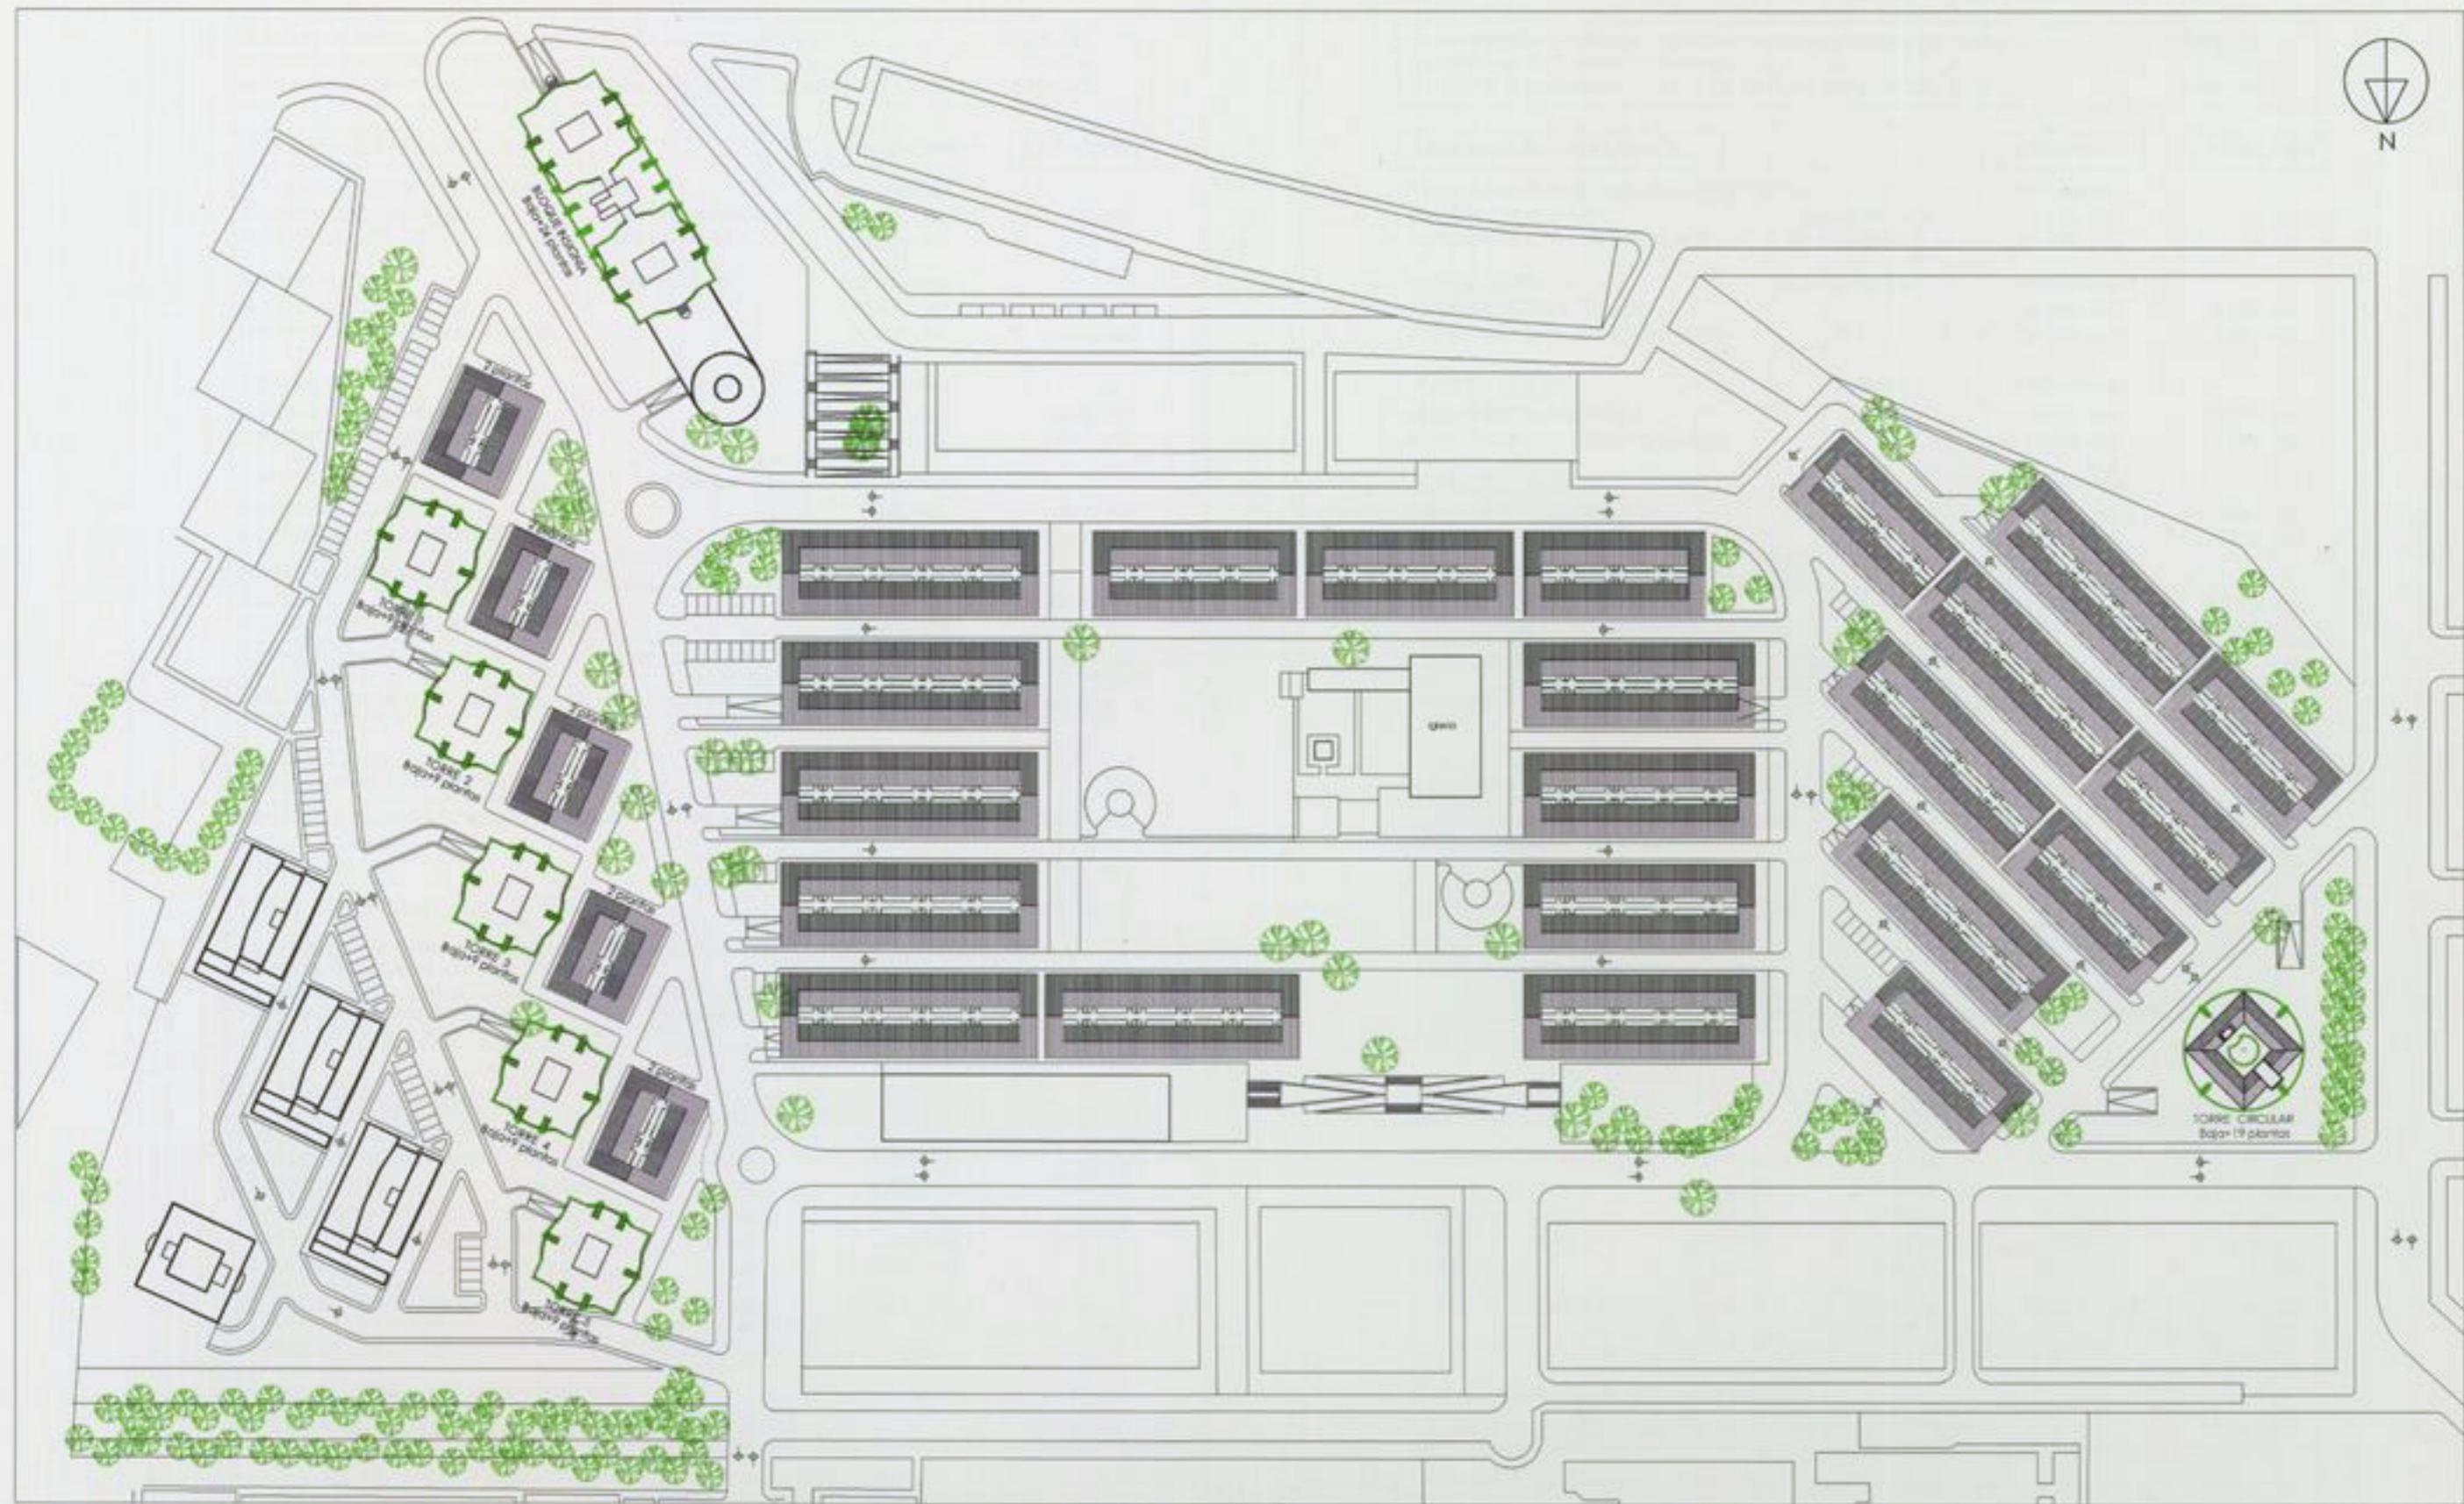

SALVACIÓN, REORDENACIÓN Y AMPLIACIÓN DE LA UVA DE HORTALEZA

ARQUITECTOS : FERNANDO HIGUERAS - ANTONIO MIRÓ

SOLUCIÓN 1
DISTRIBUCIÓN DE CUBIERTAS EN EL CONJUNTO

ESCALA 1:1500

OCTUBRE 2005



CUADRO RESUMEN - SOLUCION 1

SUPERFICIE RESIDENCIAL PREVISTA EN PLAN PARCIAL DEL IVIMA	67.816,- M2.
NUMERO DE VIVIENDAS PREVISTAS	727 UDS.
SUPERFICIE COMERCIAL PREVISTA EN PLAN PARCIAL DEL IVIMA	2.799,- M2.

RESUMEN EN RESIDENCIAL:

REHABILITACION DE VIVIENDAS EXISTENTES:	VIVIENDAS	Z COMUNES
SUPERFICIE CONSTRUIDA: 344 x 67,66 m2. =	23.275,- m2.	0,- m2
SUPERFICIE UTIL (100% FORJADOS) 344 x 67,53 m2. =	23.230,- m2.	0,- m2
BLOQUE INSIGNIA : 10+4+10 Plantas	260 Viviendas	
SUPERFICIE CONSTRUIDA:	16.543,- m2.	3.785,- m2
SUPERFICIE UTIL (100% FORJADOS)	20.231,- m2.	4.369,- m2
TORRES 1-2-3-4-5 :	9 Plantas	225 Viviendas
SUPERFICIE CONSTRUIDA:	13.810,- m2.	1.965,- m2
SUPERFICIE UTIL (100% FORJADOS)	17.010,- m2.	1.965,- m2
TORRE CIRCULAR :	19 Plantas	133 Viviendas
SUPERFICIE CONSTRUIDA:	7.418,- m2.	864,- m2
SUPERFICIE UTIL (100% FORJADOS)	7.724,- m2.	1.375,- m2
TOTAL VIVIENDAS EN EL CONJUNTO	962 Viviendas	
SUPERFICIE CONSTRUIDA:	61.046,- m2.	6.614,- m2
SUPERFICIE UTIL (100% FORJADOS)	68.195,- m2.	7.709,- m2
TOTAL SUPERFICIE CONSTRUIDA EN RESIDENCIAL	67.660,- m2	

PARA AGOTAR LA EDIFICABILIDAD PREVISTA EN RESIDENCIAL PODEMOS CONSTRUIR 156,- m2. MAS.

RESUMEN EN COMERCIAL - SOCIAL:

5 EDIFICIOS DELANTE DE TORRES 1-2-3-4-5:	30 uds. x 67,66 m2.=	2.030,- m2.
BLOQUE INSIGNIA		516,- m2
TORRE CIRCULAR		253,- m2
TOTAL COMERCIAL EN EL CONJUNTO	2.799,- m2	

CON ESTAS SUPERFICIES AGOTAMOS TOTALMENTE LA EDIFICABILIDAD PREVISTA EN EL PLAN PARCIAL DEL IVIMA PARA USO COMERCIAL-SOCIAL.

NO OBSTANTE, SI APROVECHAMOS TOTALMENTE LAS SUPERFICIES DE PLANTA BAJA PARA USO COMERCIAL-SOCIAL EN LAS PROPUESTAS REALIZADAS DE TODOS LOS EDIFICIOS, LLEGARIAMOS A UNA SUPERFICIE CONSTRUIDA TOTAL DE 3.000,- M2.

RESUMEN EN SOTANOS:

	Nº DE PLAZAS	APARCAMIENTOS	Z.COMUNES
EDIFICIOS REHABILITADOS (1 Planta)	238 uds.	6.857,- m2.	0,- m2
BLOQUE INSIGNIA (3 Plantas)	108 uds.	3.684,- m2.	510,- m2
TORRES 1-2-3-4-5 (1 Planta)	130 uds.	3.195,- m2.	940,- m2
TORRE CIRCULAR (1 Planta)	20 uds.	423,- m2.	226,- m2
PLAZA IGLESIA (3 Plantas)	624 uds.	16.194,- m2.	0,- m2
TOTAL SOTANOS EN EL CONJUNTO	1.120 uds.	30.353,- m2.	1.676,- m2
SUPERFICIE CONSTRUIDA MEDIA POR PLAZA DE APARCAMIENTO EN SOTANOS:		27,10,- m2	
PLAZAS DE APARCAMIENTO EN SUPERFICIE		98 uds.	
TOTAL PLAZAS DE APARCAMIENTO EN EL CONJUNTO	1.218 uds.		

CUADRO RESUMEN - VARIANTE SOLUCION 1

SUPERFICIE RESIDENCIAL PREVISTA EN PLAN PARCIAL DEL IVIMA	67.816,- M2.
NUMERO DE VIVIENDAS PREVISTAS	727 UDS.
SUPERFICIE COMERCIAL PREVISTA EN PLAN PARCIAL DEL IVIMA	2.799,- M2.

RESUMEN EN RESIDENCIAL:

REHABILITACION DE VIVIENDAS EXISTENTES:	VIVIENDAS	Z COMUNES
SUPERFICIE CONSTRUIDA: 344 x 67,66 m2. =	23.275,- m2.	0,- m2
SUPERFICIE UTIL (100% FORJADOS) 344 x 67,53 m2. =	23.230,- m2.	0,- m2
BLOQUE INSIGNIA : 10+4+10 Plantas	260 Viviendas	
SUPERFICIE CONSTRUIDA:	16.543,- m2.	3.785,- m2
SUPERFICIE UTIL (100% FORJADOS)	20.231,- m2.	4.369,- m2
TORRES 1-2-3-4-5 :	9 Plantas	270 Viviendas
SUPERFICIE CONSTRUIDA:	13.810,- m2.	1.965,- m2
SUPERFICIE UTIL (100% FORJADOS)	17.010,- m2.	1.965,- m2
TORRE CIRCULAR :	19 Plantas	152 Viviendas
SUPERFICIE CONSTRUIDA:	7.418,- m2.	864,- m2
SUPERFICIE UTIL (100% FORJADOS)	7.724,- m2.	1.375,- m2
TOTAL VIVIENDAS EN EL CONJUNTO	1.026 Viviendas	
SUPERFICIE CONSTRUIDA:	61.046,- m2.	6.614,- m2
SUPERFICIE UTIL (100% FORJADOS)	68.195,- m2.	7.709,- m2
TOTAL SUPERFICIE CONSTRUIDA EN RESIDENCIAL	67.660,- m2	

PARA AGOTAR LA EDIFICABILIDAD PREVISTA EN RESIDENCIAL PODEMOS CONSTRUIR 156,- m2. MAS.

RESUMEN EN COMERCIAL - SOCIAL:

5 EDIFICIOS DELANTE DE TORRES 1-2-3-4-5:	30 uds. x 67,66 m2.=	2.030,- m2.
BLOQUE INSIGNIA		516,- m2
TORRE CIRCULAR		253,- m2
TOTAL COMERCIAL EN EL CONJUNTO	2.799,- m2	


CON ESTAS SUPERFICIES AGOTAMOS TOTALMENTE LA EDIFICABILIDAD PREVISTA EN EL PLAN PARCIAL DEL IVIMA PARA USO COMERCIAL-SOCIAL.

NO OBSTANTE, SI APROVECHAMOS TOTALMENTE LAS SUPERFICIES DE PLANTA BAJA PARA USO COMERCIAL-SOCIAL EN LAS PROPUESTAS REALIZADAS DE TODOS LOS EDIFICIOS, LLEGARIAMOS A UNA SUPERFICIE CONSTRUIDA TOTAL DE 3.000,- M2.

RESUMEN EN SOTANOS:

	Nº DE PLAZAS	APARCAMIENTOS	Z.COMUNES
EDIFICIOS REHABILITADOS (1 Planta)	238 uds.	6.857,- m2.	0,- m2
BLOQUE INSIGNIA (3 Plantas)	108 uds.	3.684,- m2.	510,- m2
TORRES 1-2-3-4-5 (1 Planta)	130 uds.	3.195,- m2.	940,- m2
TORRE CIRCULAR (1 Planta)	20 uds.	423,- m2.	226,- m2
PLAZA IGLESIA (3 Plantas)	624 uds.	16.194,- m2.	0,- m2
TOTAL SOTANOS EN EL CONJUNTO	1.120 uds.	30.353,- m2.	1.676,- m2
SUPERFICIE CONSTRUIDA MEDIA POR PLAZA DE APARCAMIENTO EN SOTANOS:		27,10,- m2	
PLAZAS DE APARCAMIENTO EN SUPERFICIE		98 uds.	
TOTAL PLAZAS DE APARCAMIENTO EN EL CONJUNTO	1.218 uds.		

EN EL CUADRO RESUMEN DE LA SOLUCION 1 SE HAN CONSIDERADO LAS TORRES 1-2-3-4-5 CON LA SOLUCION ESTUDIADA DE 5 VIVIENDAS POR PLANTA Y LA TORRE CIRCULAR CON LA DE 7 VIVIENDAS POR PLANTA.
 EN EL CUADRO RESUMEN DE LA VARIANTE SOLUCION 1 SE HAN CONSIDERADO LAS TORRES 1-2-3-4-5 CON LA SOLUCION ESTUDIADA DE 6 VIVIENDAS POR PLANTA Y LA TORRE CIRCULAR CON LA DE 8 VIVIENDAS POR PLANTA.
 POR TANTO, LOS DOS CUADROS SON IGUALES EN LO CUANTO A SUPERFICIES Y NÚMERO DE APARCAMIENTOS DIFERENCIANDOSE UNICAMENTE EN EL NÚMERO TOTAL DE VIVIENDAS DEL CONJUNTO.

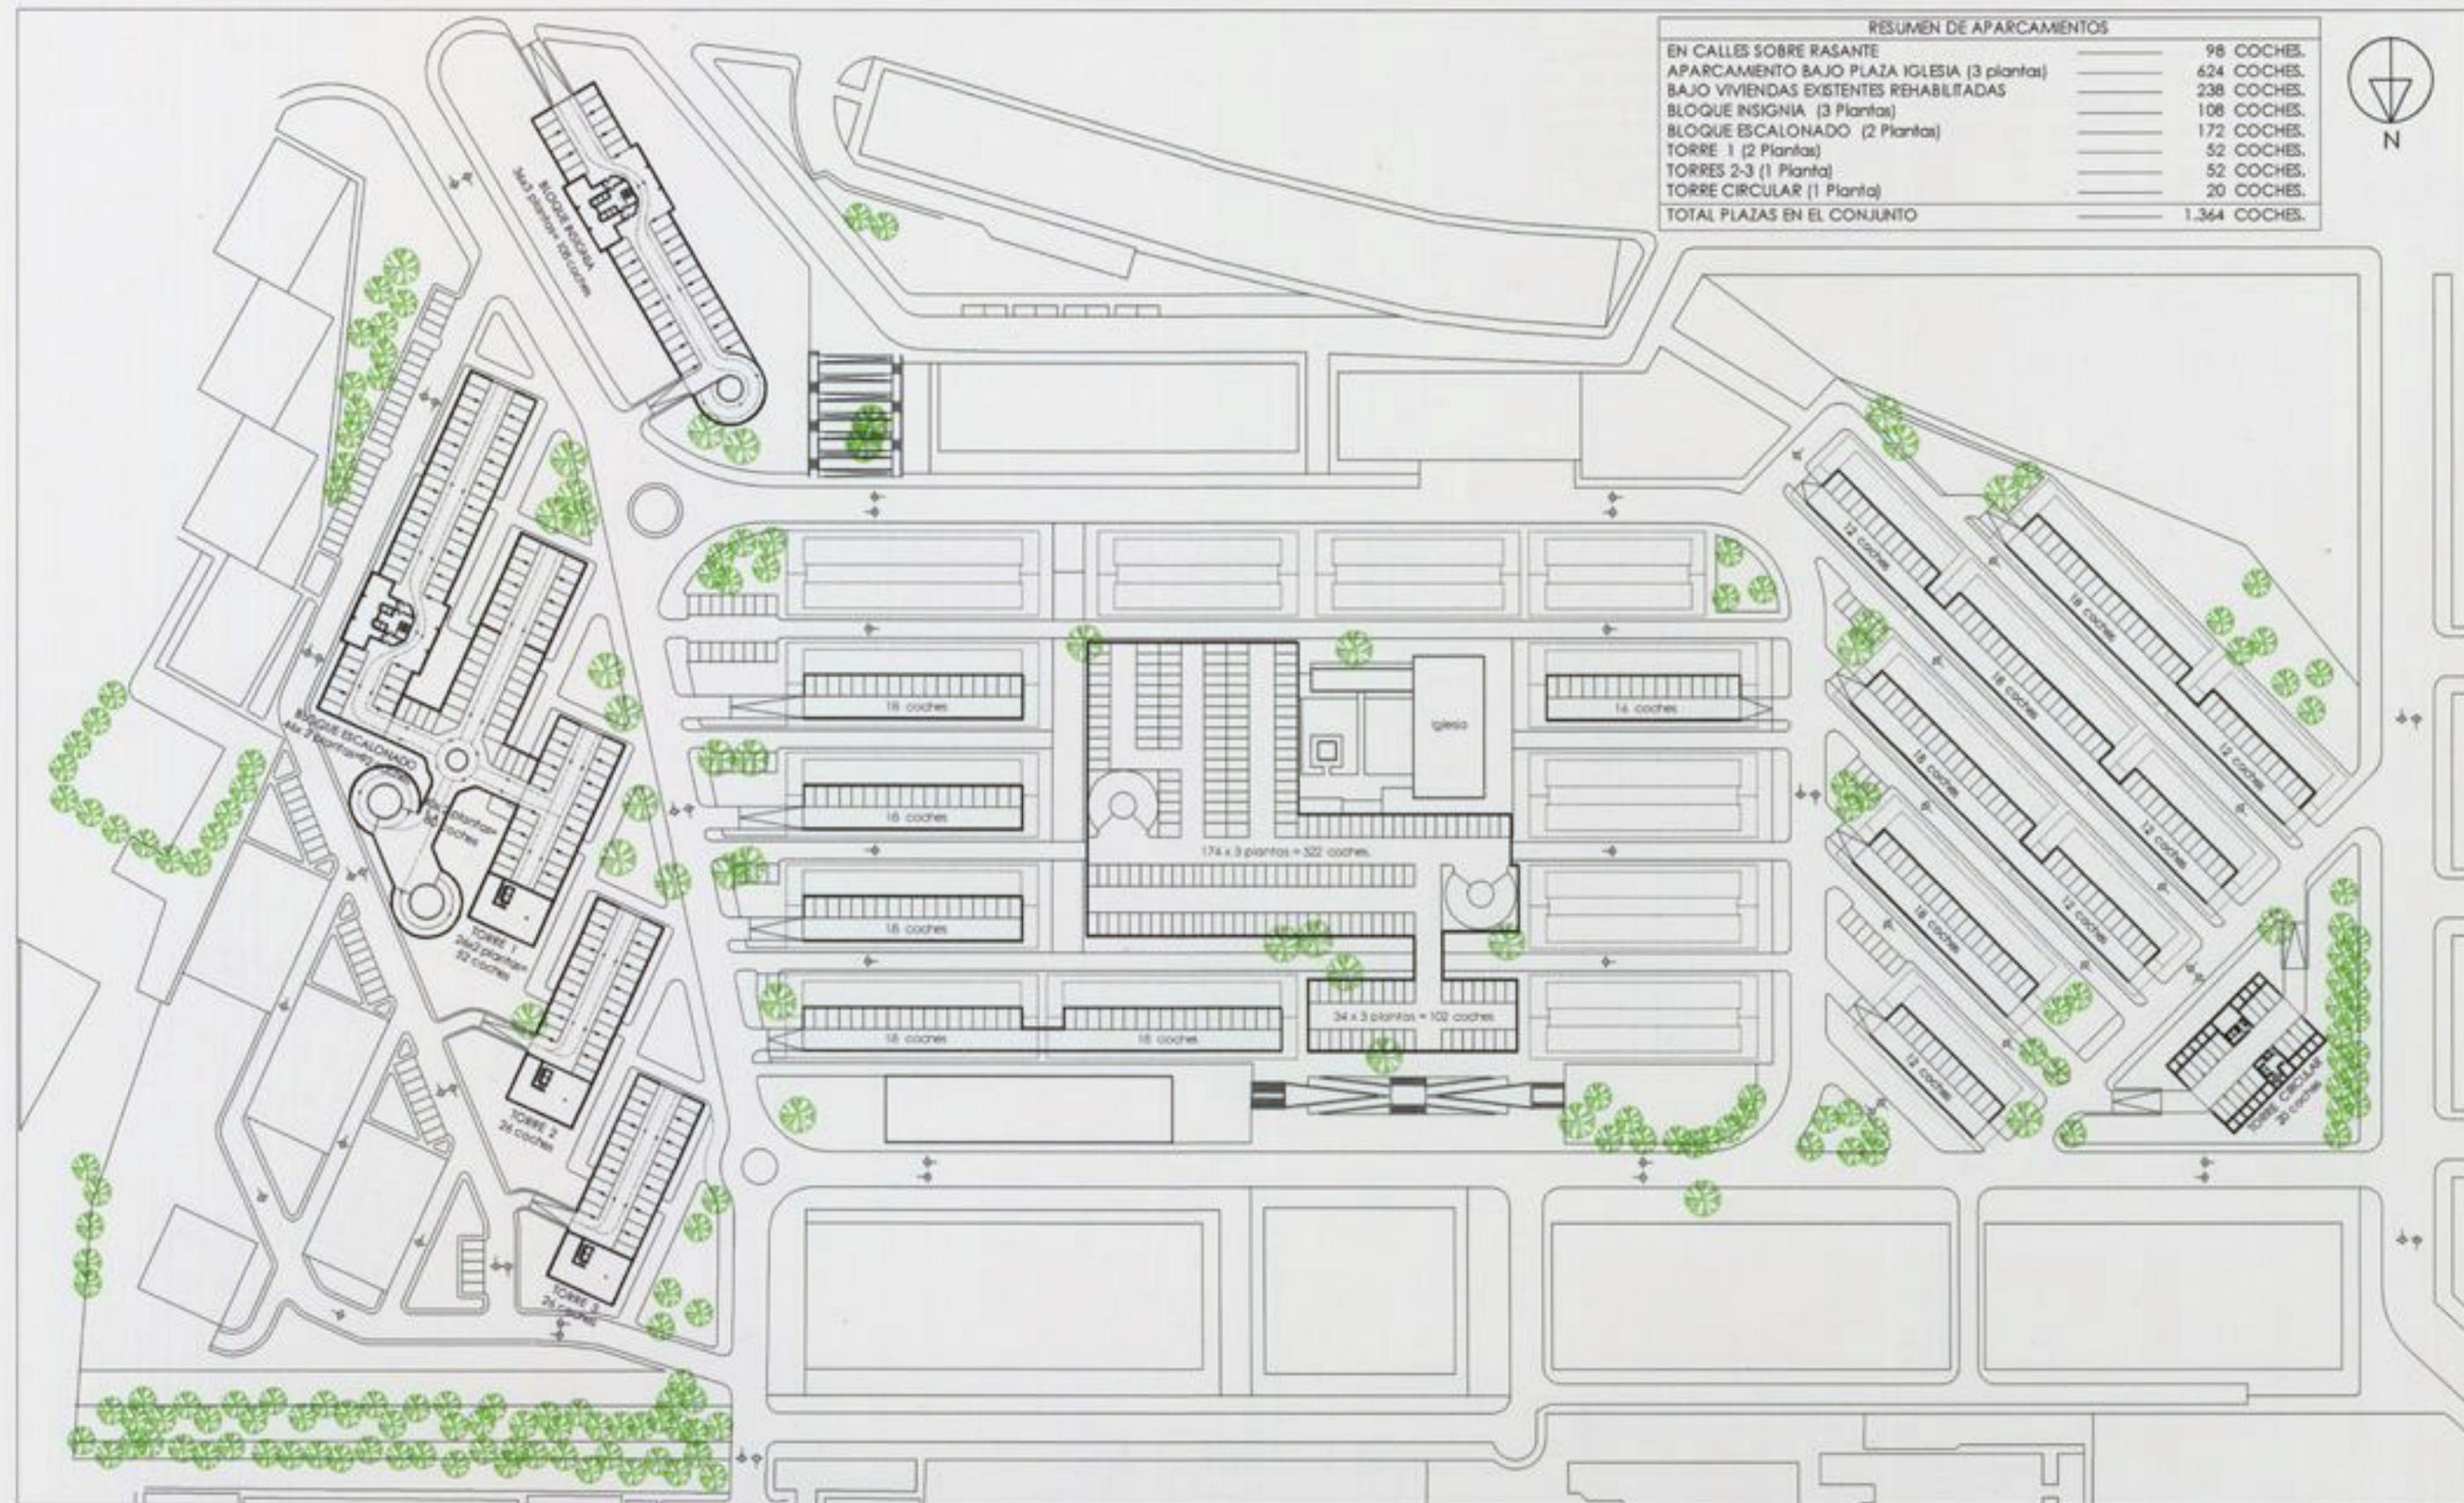

SALVACIÓN, REORDENACIÓN Y AMPLIACIÓN DE LA UVA DE HORTALEZA

ARQUITECTOS : FERNANDO HIGUERAS - ANTONIO MIRÓ

SOLUCION 2
DISTRIBUCIÓN DE APARCAMIENTOS EN EL CONJUNTO


ESCALA 1:1500

OCTUBRE





RESUMEN DE VIVIENDAS		VARIANTE
VIVIENDAS EXISTENTES REHABILITADAS	344 VIVIENDAS.	344 VIVIENDAS.
BLOQUE INSIGNIA (24 Plantas)	260 VIVIENDAS.	260 VIVIENDAS.
BLOQUE ESCALONADO (12 Plantas)	108 VIVIENDAS.	108 VIVIENDAS.
TORRES 1-2-3 (8 Plantas)	120 VIVIENDAS.	144 VIVIENDAS.
TORRE CIRCULAR (18 Plantas)	126 VIVIENDAS.	144 VIVIENDAS.
TOTAL VIVIENDAS EN EL CONJUNTO	958 VIVIENDAS.	1.000 VIVIENDAS.

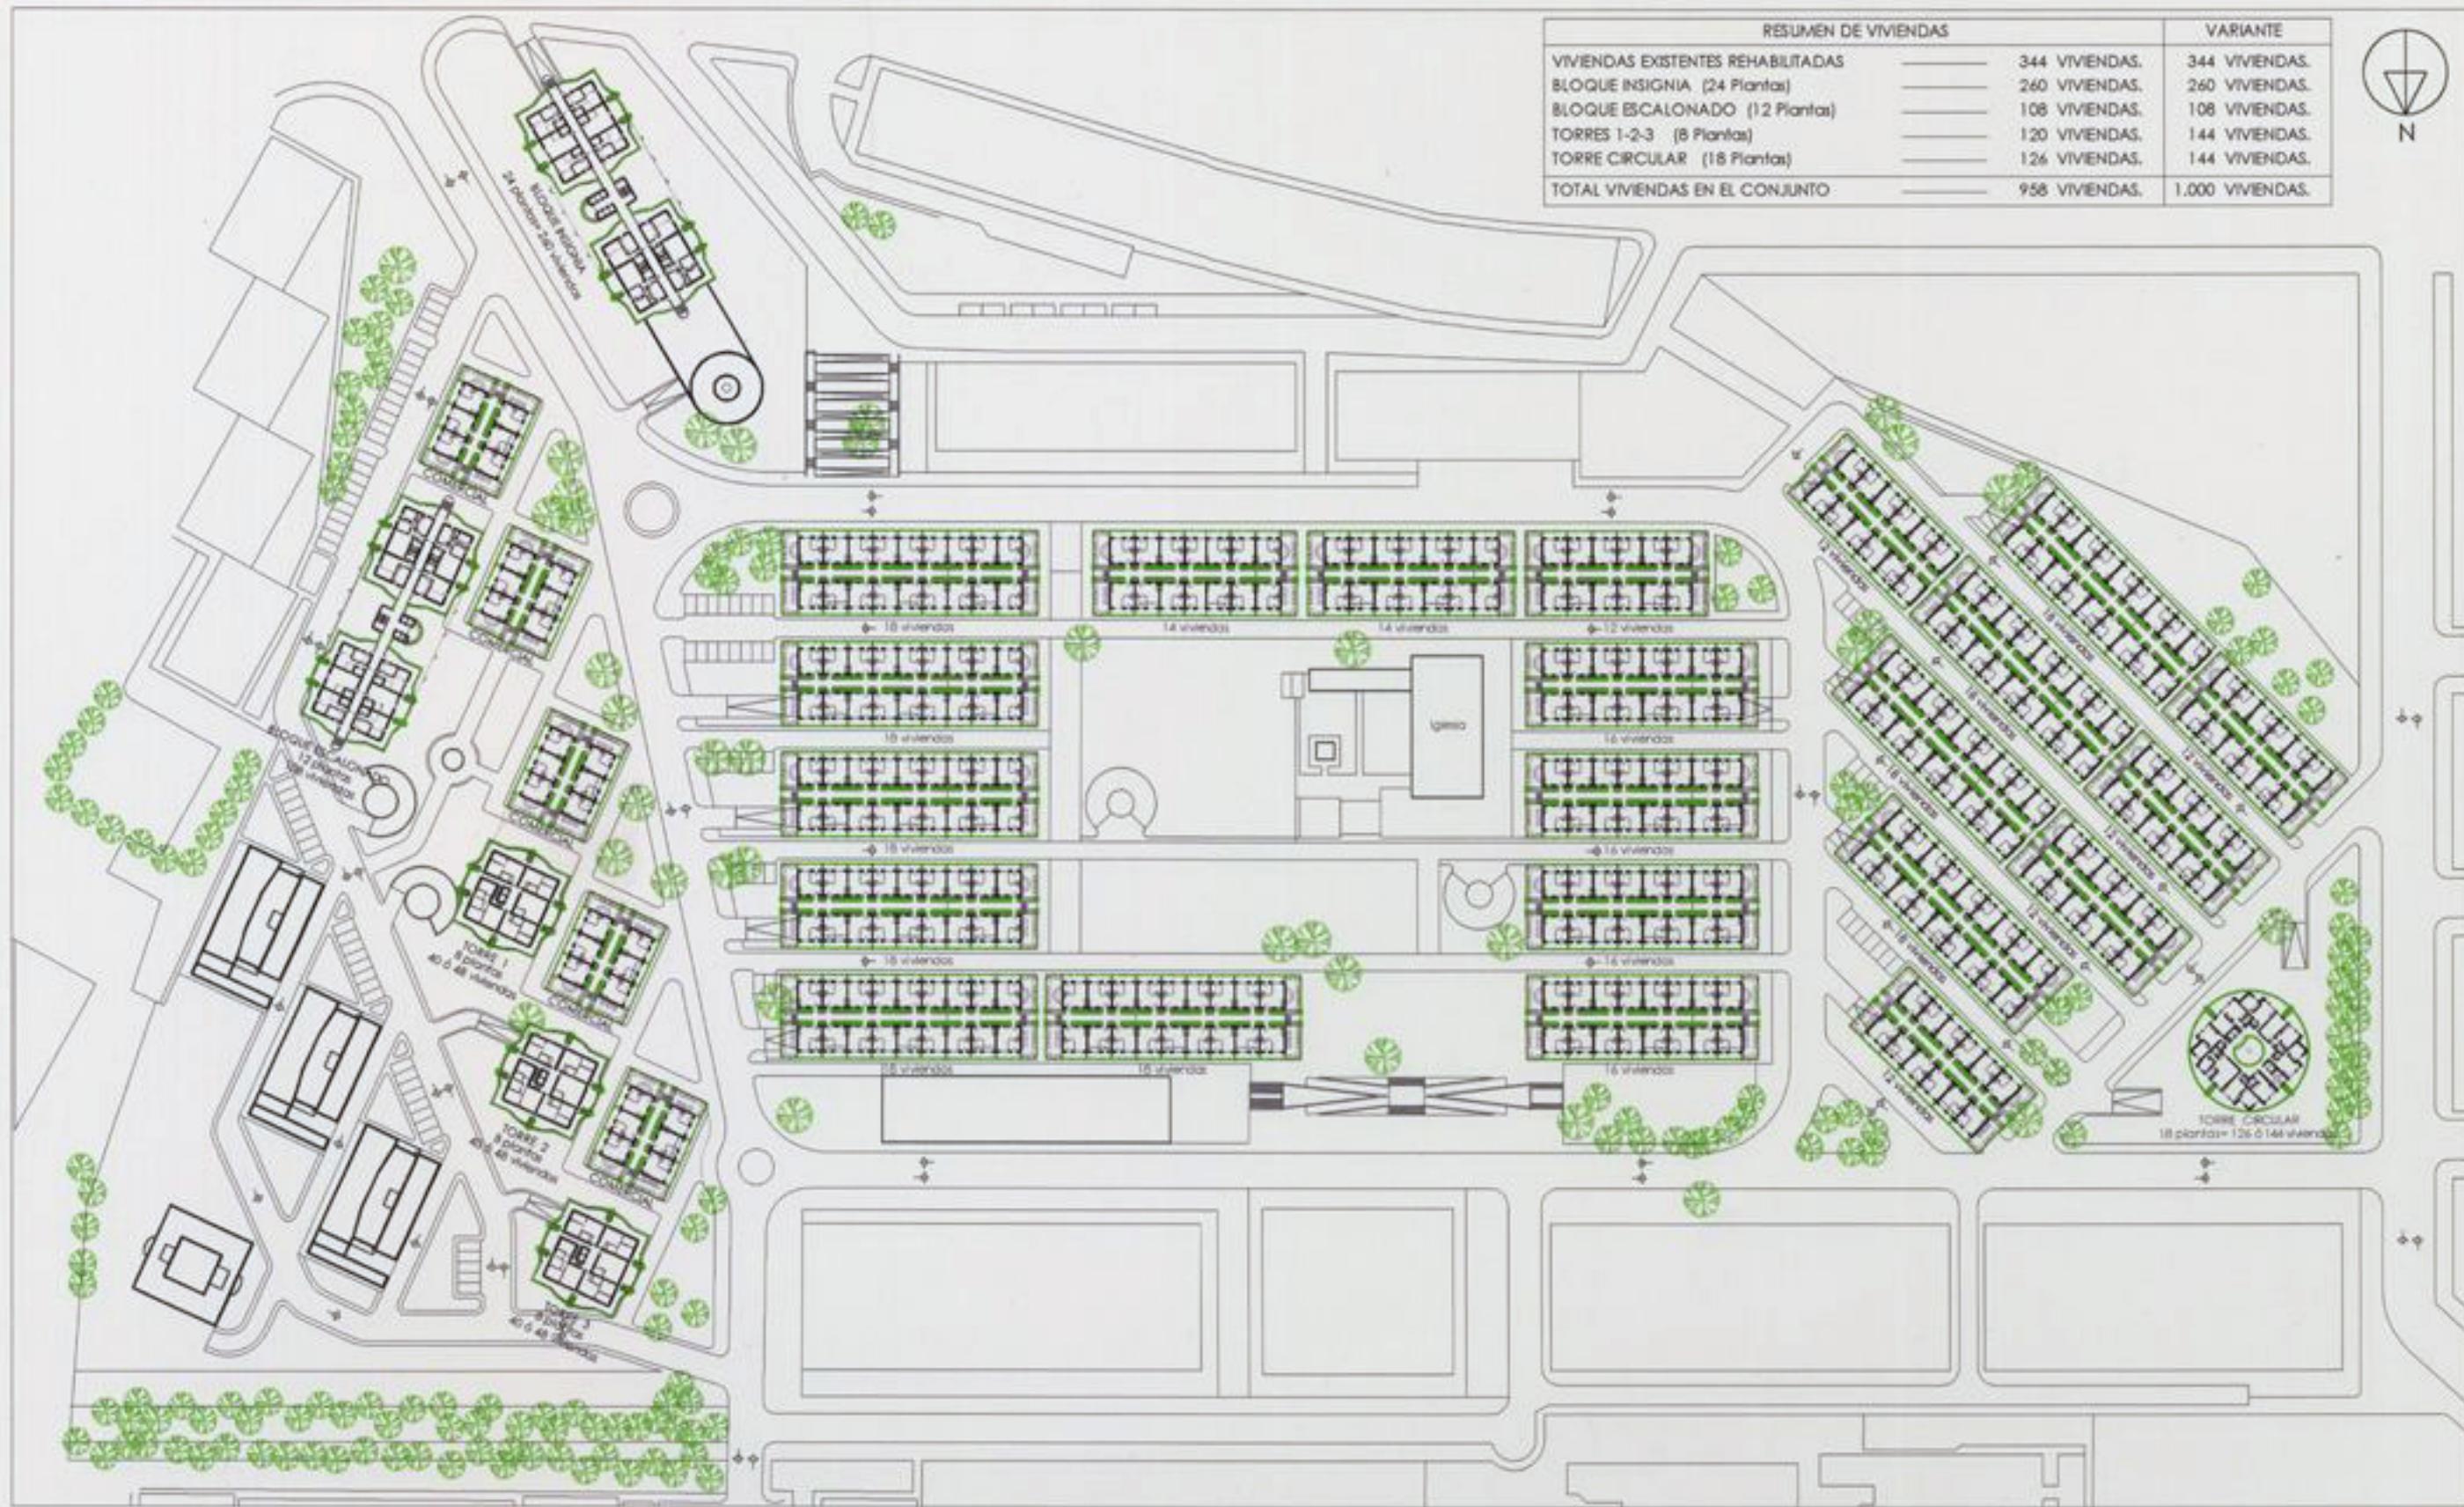

SALVACIÓN, REORDENACIÓN Y AMPLIACIÓN DE LA UVA DE HORTALEZA


ARQUITECTOS: FERNANDO HIGUERAS - ANTONIO MIRÓ

SOLUCIÓN 2
DISTRIBUCIÓN DE VIVIENDAS EN EL CONJUNTO

ESCALA 1:1500

OCTUBRE 2005



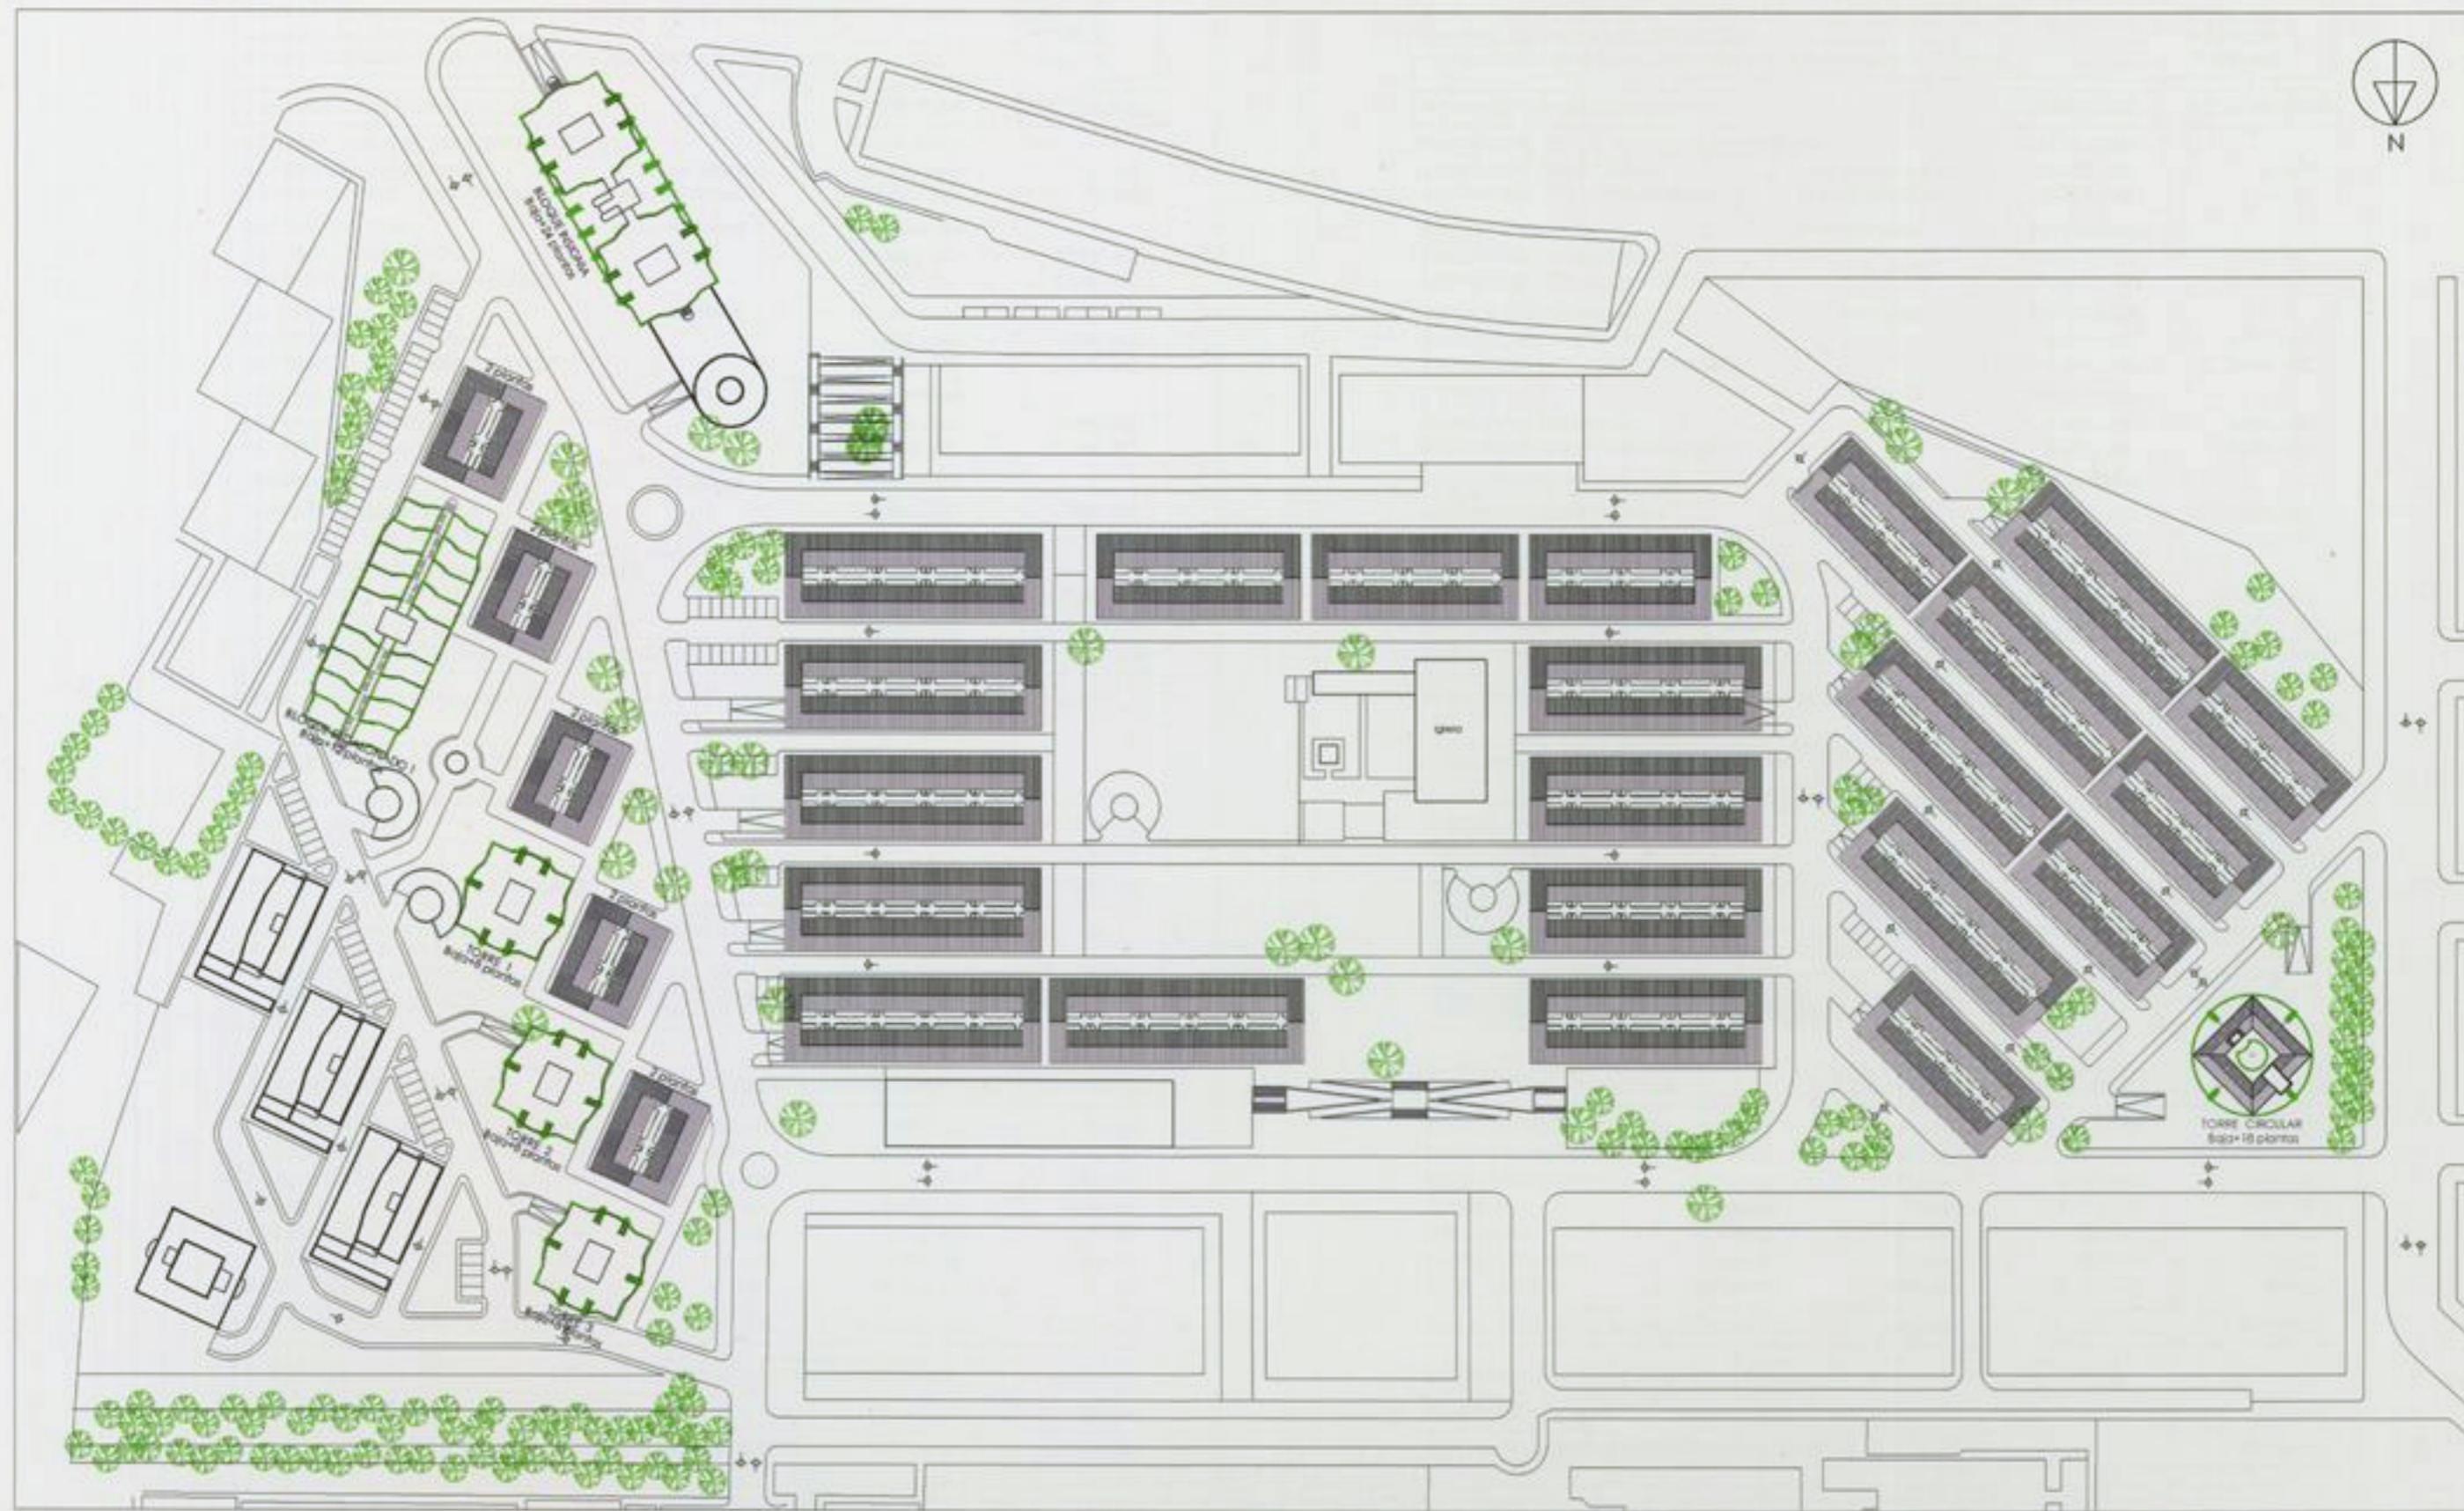

SALVACIÓN, REORDENACIÓN Y AMPLIACIÓN DE LA UVA DE HORTALEZA

ARQUITECTOS: FERNANDO HIGUERAS - ANTONIO MIRÓ

SOLUCIÓN 2
DISTRIBUCIÓN DE CUBIERTAS EN EL CONJUNTO

ESCALA 1:1500

OCTUBRE 2005



CUADRO RESUMEN - SOLUCION 2

SUPERFICIE RESIDENCIAL PREVISTA EN PLAN PARCIAL DEL IVIMA 67.816.- M2.
 NUMERO DE VIVIENDAS PREVISTAS 727 UDS.
 SUPERFICIE COMERCIAL PREVISTA EN PLAN PARCIAL DEL IVIMA 2.799.- M2.

RESUMEN EN RESIDENCIAL:		VIVIENDAS	Z.COMUNICACIONES
REHABILITACION DE VIVIENDAS EXISTENTES:		344 Viviendas	
SUPERFICIE CONSTRUIDA:	344 x 67,66 m2. =	23.275,- m2.	0,- m2.
SUPERFICIE UTIL (100% FORJADOS)	344 x 67,53 m2. =	23.230,- m2.	0,- m2.
BLOQUE INSIGNIA :	10+4+10 Plantas	260 Viviendas	
SUPERFICIE CONSTRUIDA:		16.543,- m2.	3.535,- m2.
SUPERFICIE UTIL (100% FORJADOS)		20.231,- m2.	4.119,- m2.
BLOQUE ESCALONADO :	14 Plantas	108 Viviendas	
SUPERFICIE CONSTRUIDA:		6.431,- m2.	1.665,- m2.
SUPERFICIE UTIL (100% FORJADOS)		8.638,- m2.	2.046,- m2.
TORRES 1-2-3 :	8 Plantas	120 Viviendas	
SUPERFICIE CONSTRUIDA:		7.368,- m2.	1.068,- m2.
SUPERFICIE UTIL (100% FORJADOS)		9.072,- m2.	1.068,- m2.
TORRE CIRCULAR :	18 Plantas	126 Viviendas	
SUPERFICIE CONSTRUIDA:		7.080,- m2.	826,- m2.
SUPERFICIE UTIL (100% FORJADOS)		7.317,- m2.	1.310,- m2.
TOTAL VIVIENDAS EN EL CONJUNTO		958 Viviendas	
SUPERFICIE CONSTRUIDA:		60.697,- m2.	7.094,- m2.
SUPERFICIE UTIL (100% FORJADOS)		68.688,- m2.	8.543,- m2.
TOTAL SUPERFICIE CONSTRUIDA EN RESIDENCIAL			67.791,- m2.

PARA AGOTAR LA EDIFICABILIDAD PREVISTA EN RESIDENCIAL PODEMOS CONSTRUIR 25.-m². MA

RESUMEN EN COMERCIAL - SOCIAL:	
5 EDIFICIOS DELANTE DE BLOQUE ESCALONADO Y TORRES 1-2-3:	2.030,- m ²
BLOQUE INSIGNIA	516,- m ²
TORRE CIRCULAR	253,- m ²
TOTAL COMERCIAL EN EL CONJUNTO	2.799,- m²

CON ESTAS SUPERFICIES AGOTAMOS TOTALMENTE LA EDIFICABILIDAD PREVISTA EN EL PLAN PARCIAL DEL IVIMA PARA USO COMERCIAL-SOCIAL.

NO OBSTANTE, SI APROVECHAMOS TOTALMENTE LAS SUPERFICIES DE PLANTA BAJA PARA USO COMERCIAL-SOCIAL EN LAS PROPUESTAS REALIZADAS DE TODOS LOS EDIFICIOS, LLEGARIAMOS A UNA SUPERFICIE CONSTRUIDA TOTAL DE 3.000.- M².

RESUMEN EN SOTANOS:		Nº DE PLAZAS	APARCAMIENTOS	Z. COMUNES
EDIFICIOS REHABILITADOS	(1 Planta)	238 uds.	6.857,- m2.	0,- m2.
BLOQUE INSIGNIA	(3 Plantas)	108 uds.	3.664,- m2.	510,- m2.
BLOQUE ESCALONADO	(2 Plantas)	148 uds.	2.530,- m2.	340,- m2.
TORRE 1	(2 Plantas)	76 uds.	3.516,- m2.	376,- m2.
TORRES 2-3	(1 Planta)	52 uds.	1.278,- m2.	376,- m2.
TORRE CIRCULAR	(1 Planta)	20 uds.	423,- m2.	226,- m2.
PLAZA IGLESIA	(3 Plantas)	624 uds.	16.194,- m2.	0,- m2.
TOTAL SOTANOS EN EL CONJUNTO		1.266 uds.	34.482,- m2.	1.828,- m2.
SUPERFICIE CONSTRUIDA MEDIA POR PLAZA DE APARCAMIENTO EN SOTANOS:				27,24,- m2.
PLAZAS DE APARCAMIENTO EN SUPERFICIE				98 uds.
TOTAL PLAZAS DE APARCAMIENTO EN EL CONJUNTO				1.364 uds.

EN EL CUADRO RESUMEN DE LA SOLUCIÓN 2 SE HAN CONSIDERADO LAS TORRES 1-2-3 CON LA SOLUCIÓN ESTUDIADA DE 5 VIVIENDAS POR PLANTA Y LA TORRE CIRCULAR CON LA DE 7 VIVIENDAS POR PLANTA. EN EL CUADRO RESUMEN DE LA VARIANTE SOLUCIÓN 2 SE HAN CONSIDERADO LAS TORRES 1-2-3 CON LA SOLUCIÓN ESTUDIADA DE 6 VIVIENDAS POR PLANTA Y LA TORRE CIRCULAR CON LA DE 8 VIVIENDAS POR PLANTA. POR TANTO, LOS DOS CUADROS SON IGUALES EN LO CUANTO A SUPERFICIES Y NÚMERO DE APARCAMIENTOS DIFERENCIANDOSE UNICAMENTE EN EL NÚMERO TOTAL DE VIVIENDAS DEL CONJUNTO.

CUADRO RESUMEN - VARIANTE SOLUCIÓN 2

SUPERFICIE RESIDENCIAL PREVISTA EN PLAN PARCIAL DEL IVIMA 67.816,- M².
 NUMERO DE VIVIENDAS PREVISTAS 727 UDS.
 SUPERFICIE COMERCIAL PREVISTA EN PLAN PARCIAL DEL IVIMA 2.799,- M².

RESUMEN EN RESIDENCIAL:		VIVIENDAS	Z.COMUNICACIONES
REHABILITACION DE VIVIENDAS EXISTENTES:		344 Viviendas	
SUPERFICIE CONSTRUIDA:	344 x 67,66 m ² =	23.275,- m ²	0,- m ²
SUPERFICIE UTIL (100% FORJADOS)	344 x 67,53 m ² =	23.230,- m ²	0,- m ²
BLOQUE INSIGNIA :	10+4+10 Plantas	260 Viviendas	
SUPERFICIE CONSTRUIDA:		16.543,- m ²	3.535,- m ²
SUPERFICIE UTIL (100% FORJADOS)		20.231,- m ²	4.119,- m ²
BLOQUE ESCALONADO :	14 Plantas	108 Viviendas	
SUPERFICIE CONSTRUIDA:		6.431,- m ²	1.665,- m ²
SUPERFICIE UTIL (100% FORJADOS)		8.838,- m ²	2.046,- m ²
TORRES 1-2-3 :	8 Plantas	144 Viviendas	
SUPERFICIE CONSTRUIDA:		7.368,- m ²	1.068,- m ²
SUPERFICIE UTIL (100% FORJADOS)		9.072,- m ²	1.068,- m ²
TORRE CIRCULAR :	18 Plantas	144 Viviendas	
SUPERFICIE CONSTRUIDA:		7.080,- m ²	826,- m ²
SUPERFICIE UTIL (100% FORJADOS)		7.317,- m ²	1.310,- m ²
TOTAL VIVIENDAS EN EL CONJUNTO		1.000 Viviendas	
SUPERFICIE CONSTRUIDA:		60.697,- m ²	7.094,- m ²
SUPERFICIE UTIL (100% FORJADOS)		68.688,- m ²	8.543,- m ²
TOTAL SUPERFICIE CONSTRUIDA EN RESIDENCIAL			67.791,- m²

PARA AGOTAR LA EDIFICABILIDAD PREVISTA EN RESIDENCIAL PODEMOS CONSTRUIR 25.-m². MAS

RESUMEN EN COMERCIAL - SOCIAL:	
5 EDIFICIOS DELANTE DE BLOQUE ESCALONADO Y TORRES 1-2-3:	2.030.- m ²
BLOQUE INSIGNIA	516.- m ²
TORRE CIRCULAR	253.- m ²
TOTAL COMERCIAL EN EL CONJUNTO	2.799.- m²


CON ESTAS SUPERFICIES AGOTAMOS TOTALMENTE LA EDIFICABILIDAD PREVISTA EN EL PLAN PARCIAL DEL IVIMA PARA USO COMERCIAL-SOCIAL.

NO OBSTANTE, SI APROVECHAMOS TOTALMENTE LAS SUPERFICIES DE PLANTA BAJA PARA USO COMERCIAL-SOCIAL EN LAS PROPUESTAS REALIZADAS DE TODOS LOS EDIFICIOS, LLEGARIAMOS A UNA SUPERFICIE CONSTRUIDA TOTAL DE 3.000.- M².


RESUMEN EN SOTANOS:		Nº DE PLAZAS	APARCAMIENTOS	Z.COMUN
EDIFICIOS REHABILITADOS	(1 Planta)	238 uds.	6.857,- m2.	0,- m
BLOQUE INSIGNIA	(3 Plantas)	108 uds.	3.684,- m2.	510,- m
BLOQUE ESCALONADO	(2 Plantas)	148 uds.	2.530,- m2.	340,- m
TORRE 1	(2 Plantas)	76 uds.	3.516,- m2.	376,- m
TORRES 2-3	(1 Planta)	52 uds.	1.278,- m2.	376,- m
TORRE CIRCULAR	(1 Planta)	20 uds.	423,- m2.	226,- m
PLAZA IGLESIA	(3 Plantas)	624 uds.	16.194,- m2.	0,- m
TOTAL SOTANOS EN EL CONJUNTO		1.266 uds.	34.482,- m2.	1.828,- m
SUPERFICIE CONSTRUIDA MEDIA POR PLAZA DE APARCAMIENTO EN SOTANOS:				27,24,- m
PLAZAS DE APARCAMIENTO EN SUPERFICIE				98 uds.
TOTAL PLAZAS DE APARCAMIENTO EN EL CONJUNTO				1.364 uds.




RESUMEN DE APARCAMIENTOS	
EN CALLES SOBRE RASANTE	98 COCHES.
APARCAMIENTO BAJO PLAZA IGLESIA (3 plantas)	624 COCHES.
BAJO VIVIENDAS EXISTENTES REHABILITADAS	238 COCHES.
BLOQUE INSIGNIA (3 Plantas)	108 COCHES.
BLOQUE ESCALONADO 1 (2 Plantas)	148 COCHES.
BLOQUE ESCALONADO 2 (2 Plantas)	104 COCHES.
TORRE 1 (1 Planta)	26 COCHES.
TORRE CIRCULAR (1 Planta)	20 COCHES.
TOTAL PLAZAS EN EL CONJUNTO	1.366 COCHES.

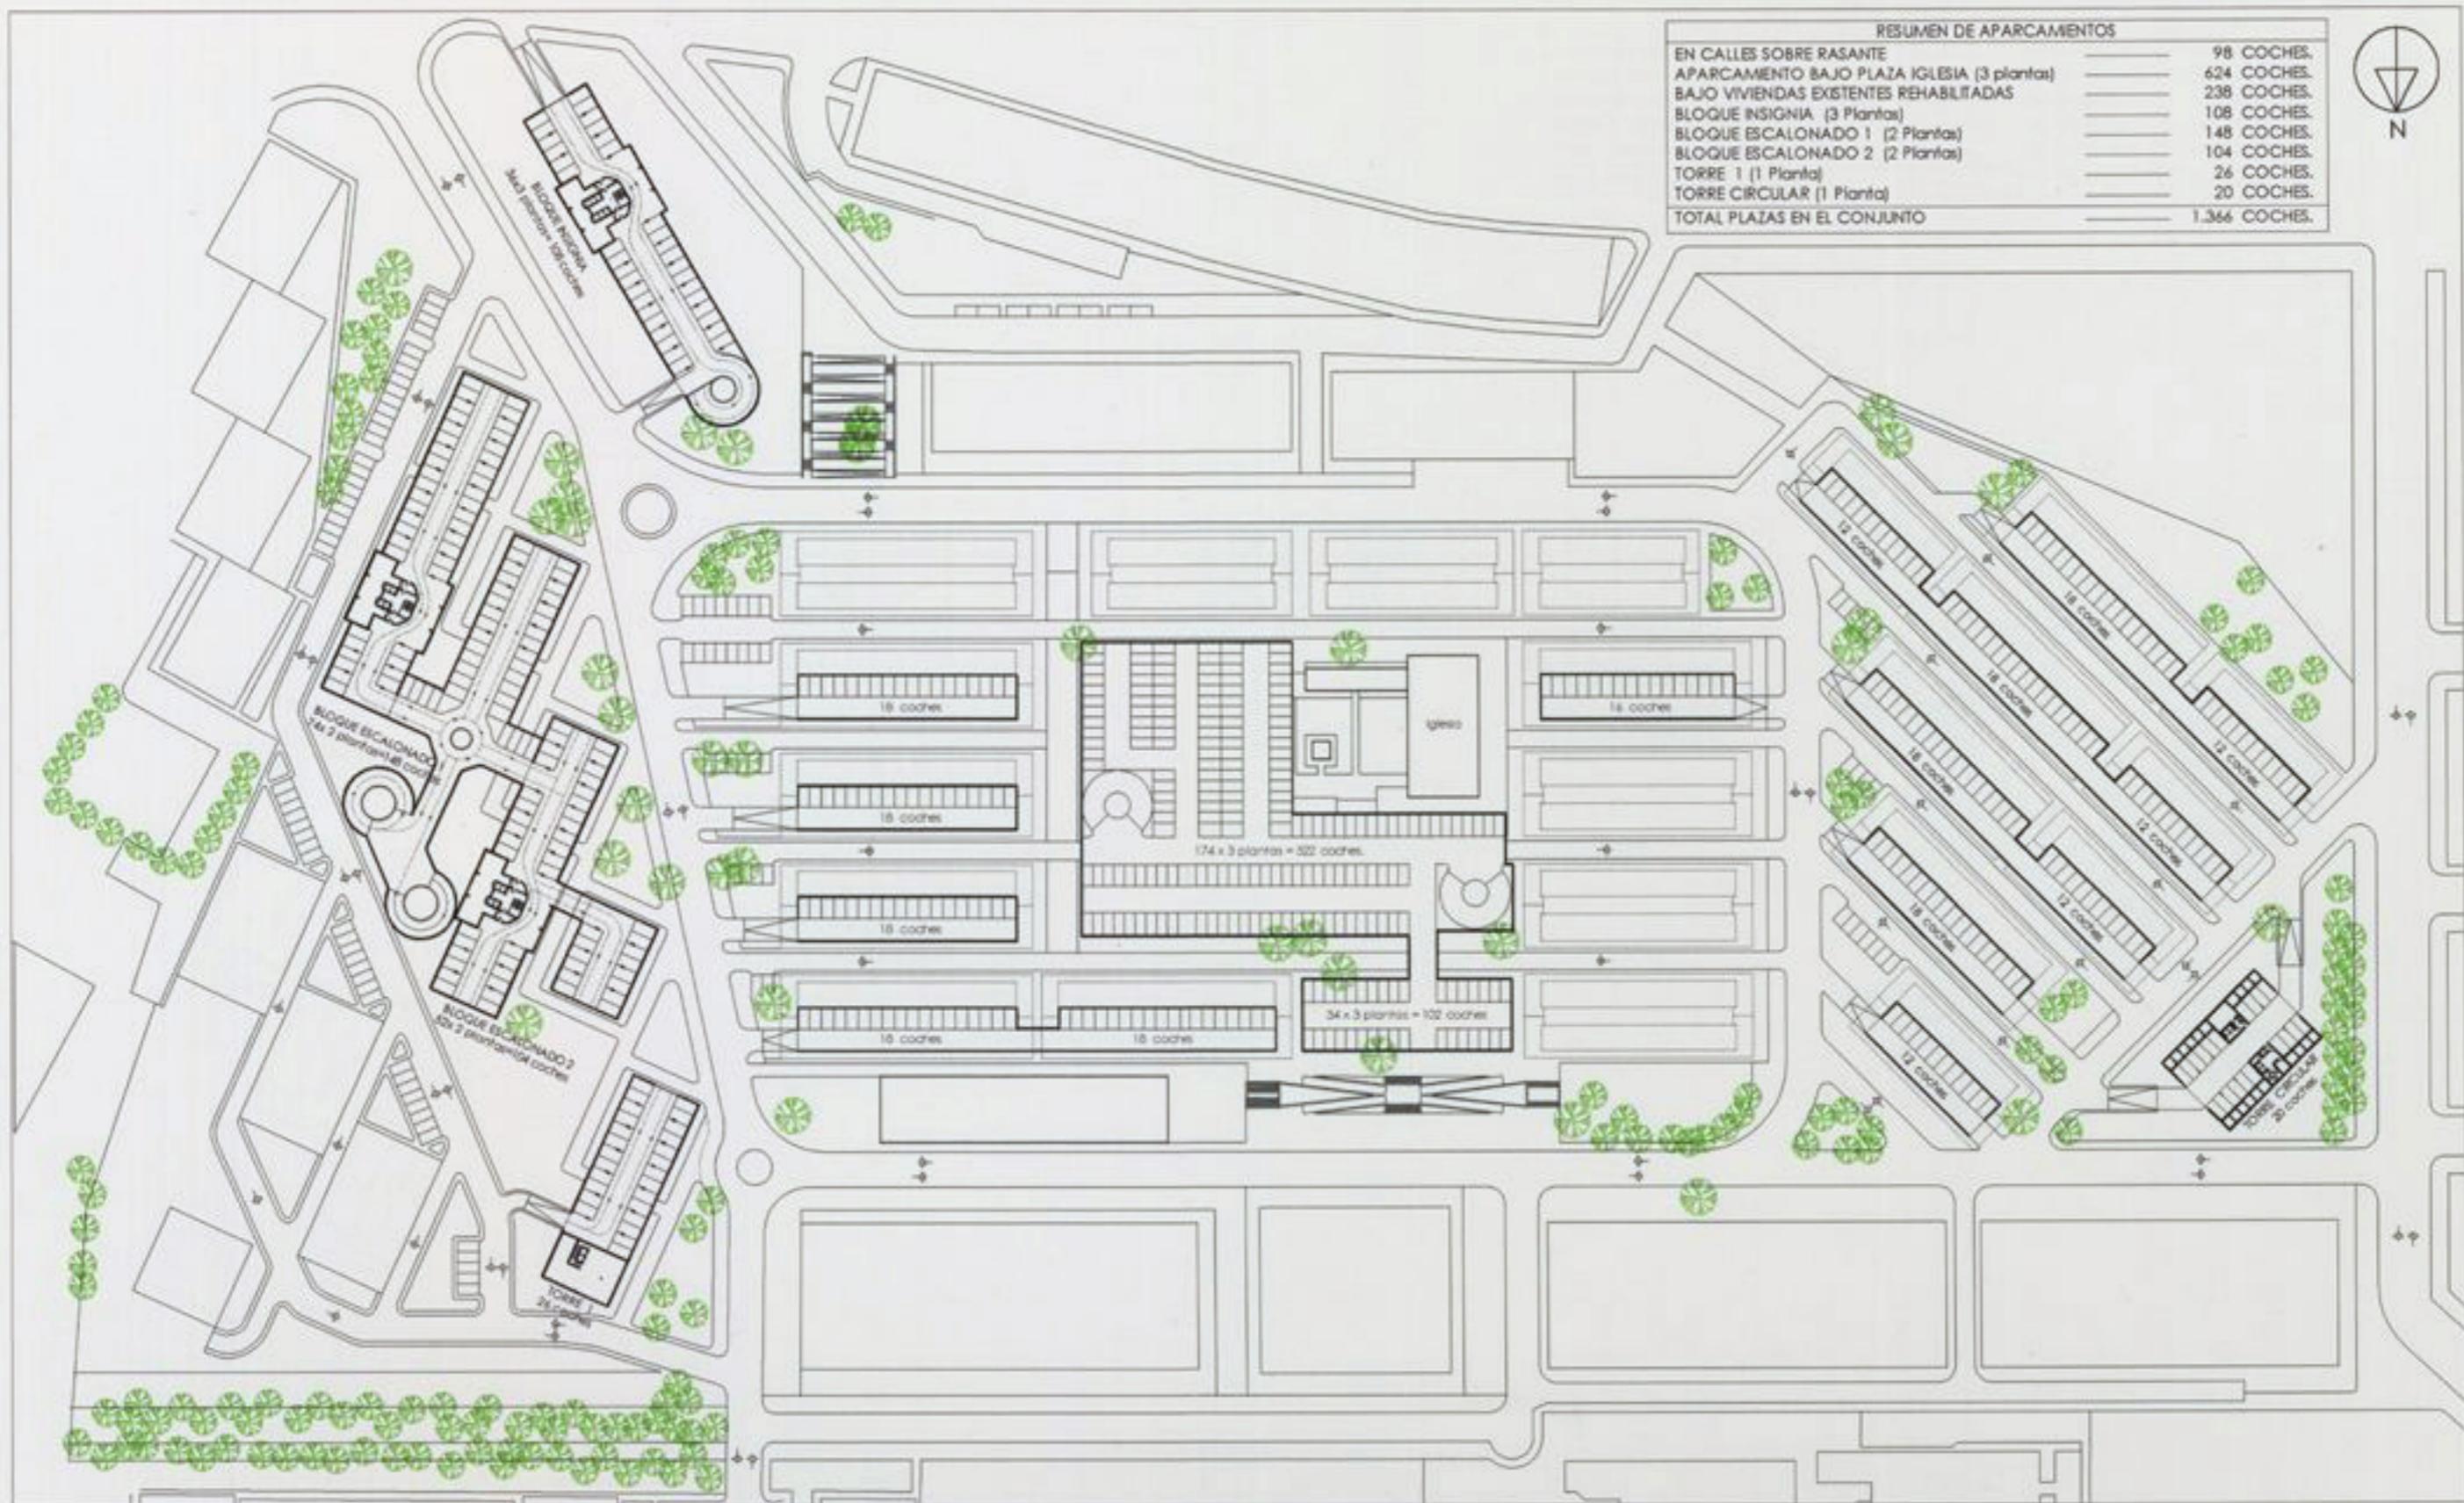

RESUMEN DE VIVIENDAS		VARIANTE
VIVIENDAS EXISTENTES REHABILITADAS	344 VIVIENDAS.	344 VIVIENDAS.
BLOQUE INSIGNIA (21 Plantas)	225 VIVIENDAS.	225 VIVIENDAS.
BLOQUES ESCALONADOS 1-2 (12 Plantas)	216 VIVIENDAS.	216 VIVIENDAS.
TORRE 1 (8 Plantas)	40 VIVIENDAS.	48 VIVIENDAS.
TORRE CIRCULAR (18 Plantas)	126 VIVIENDAS.	144 VIVIENDAS.
TOTAL VIVIENDAS EN EL CONJUNTO	951 VIVIENDAS.	977 VIVIENDAS.

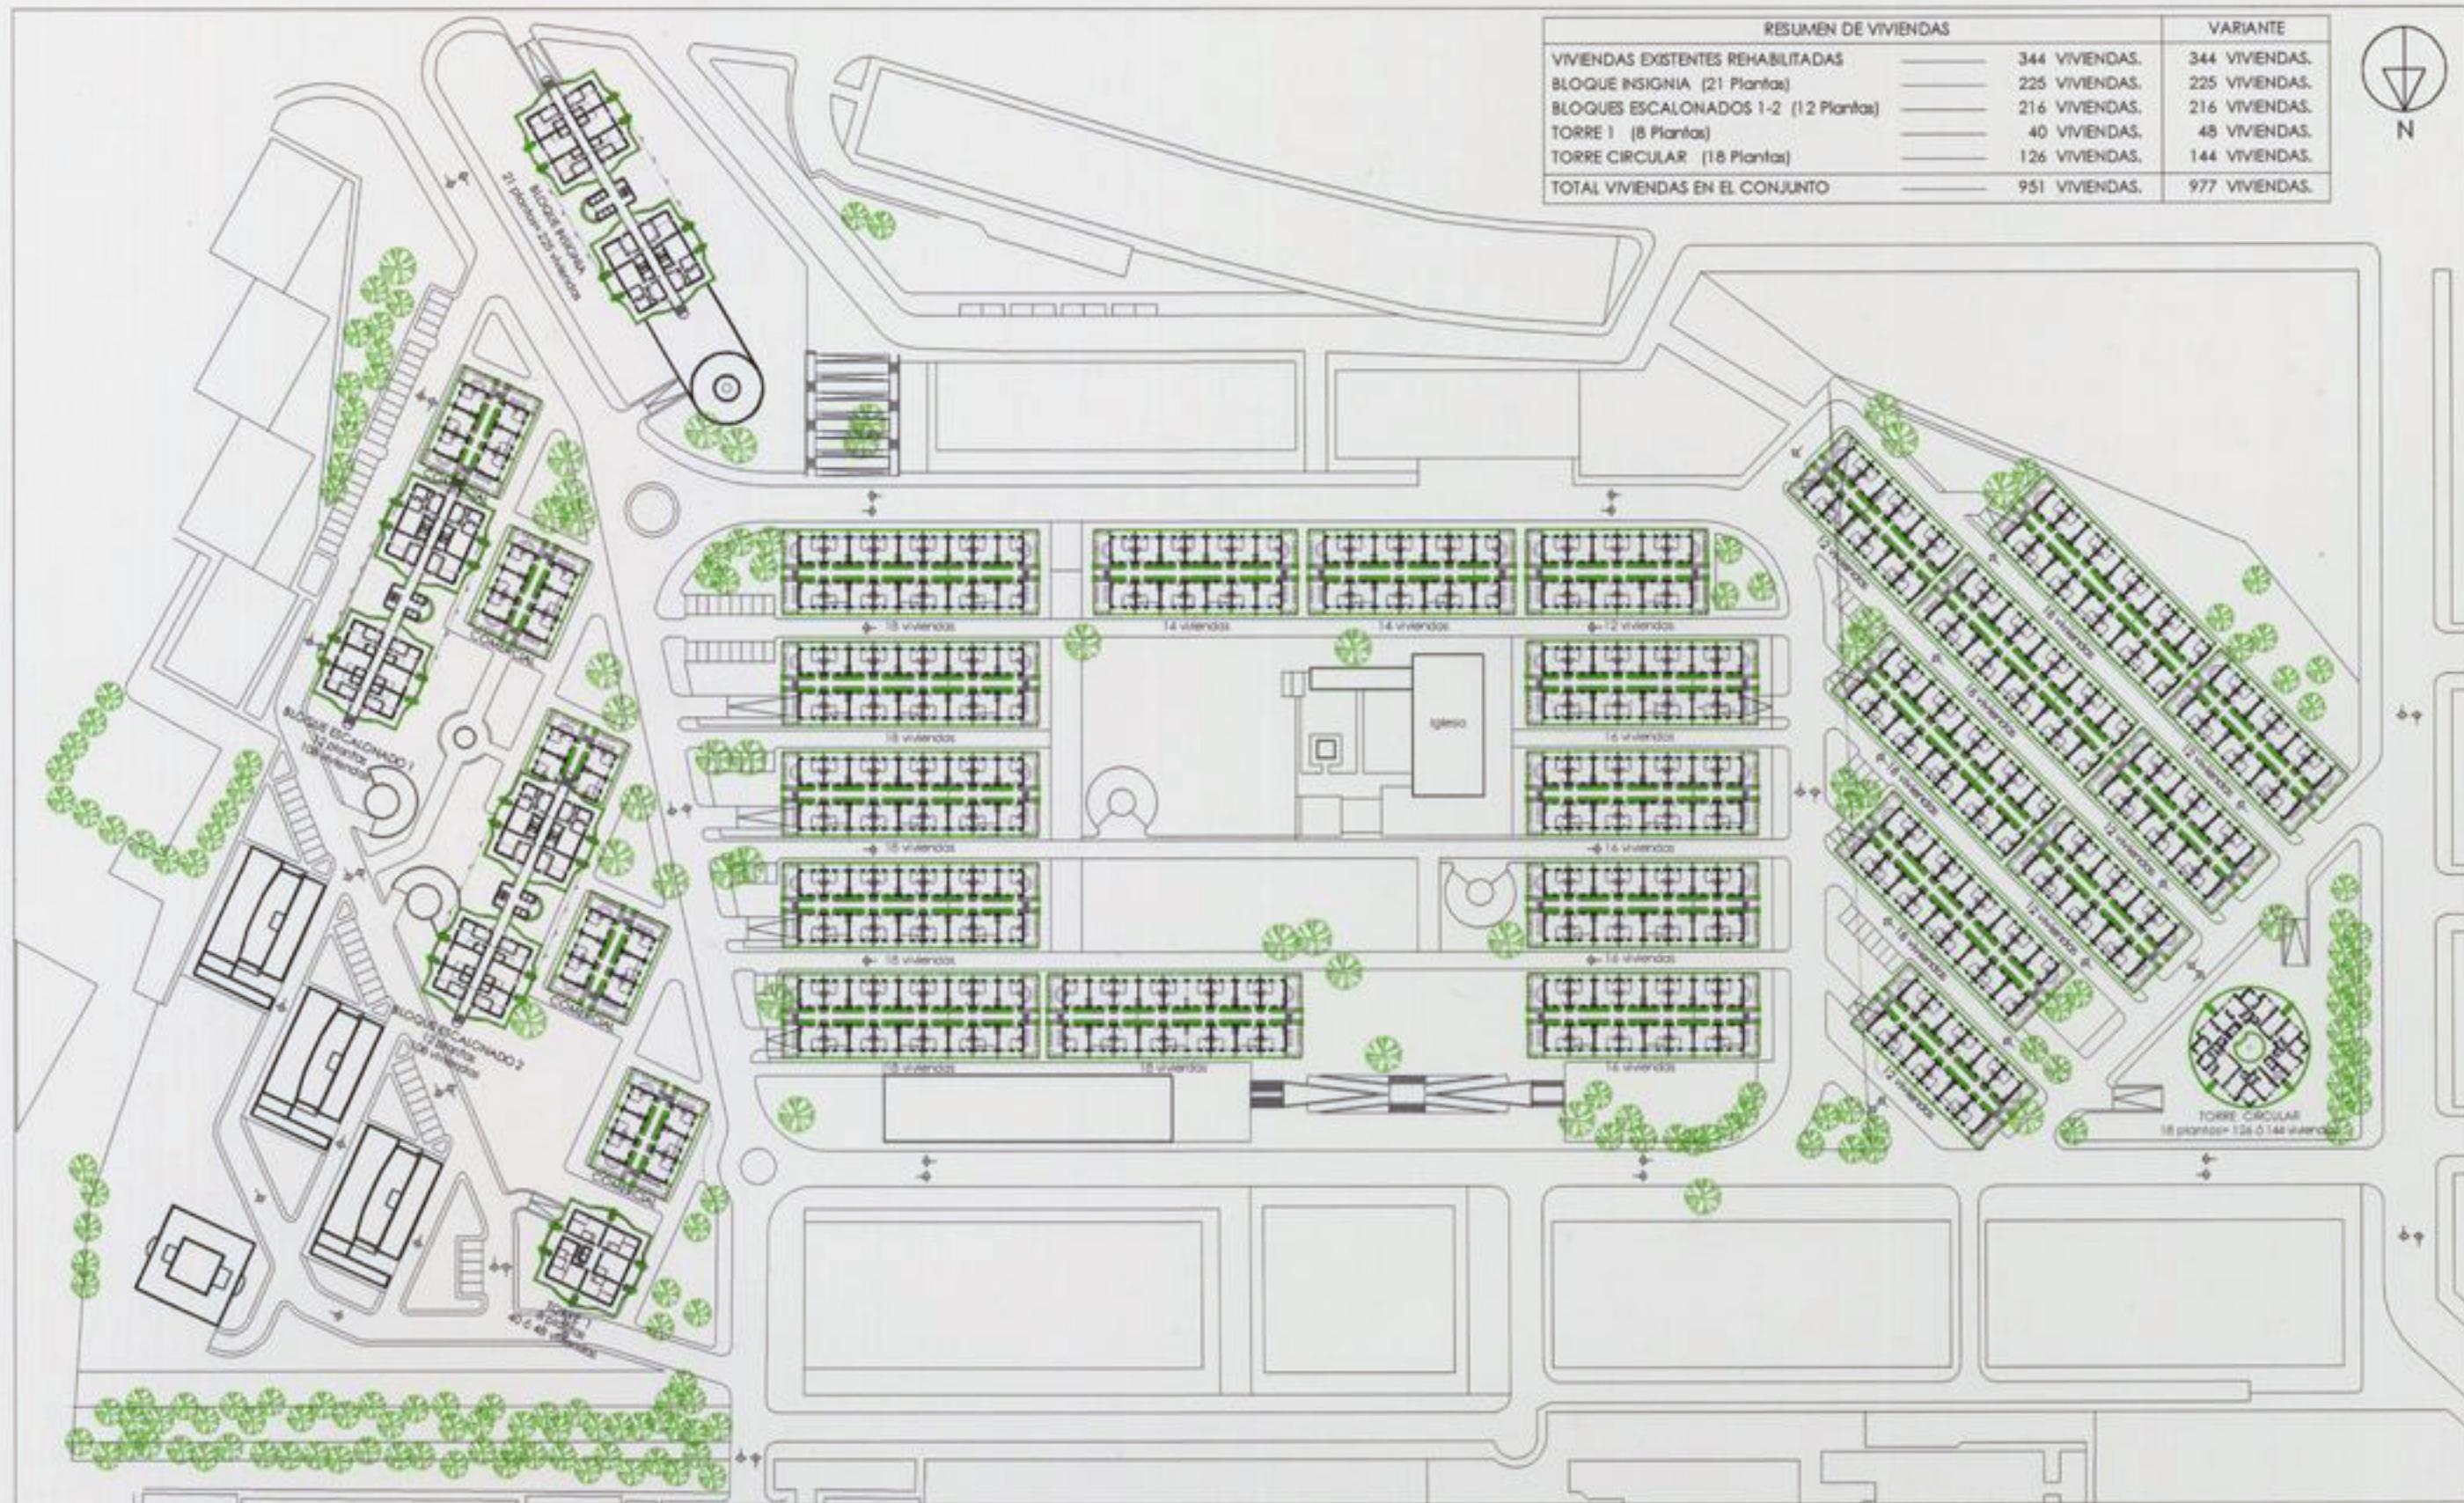

SALVACIÓN, REORDENACIÓN Y AMPLIACIÓN DE LA UVA DE HORTALEZA

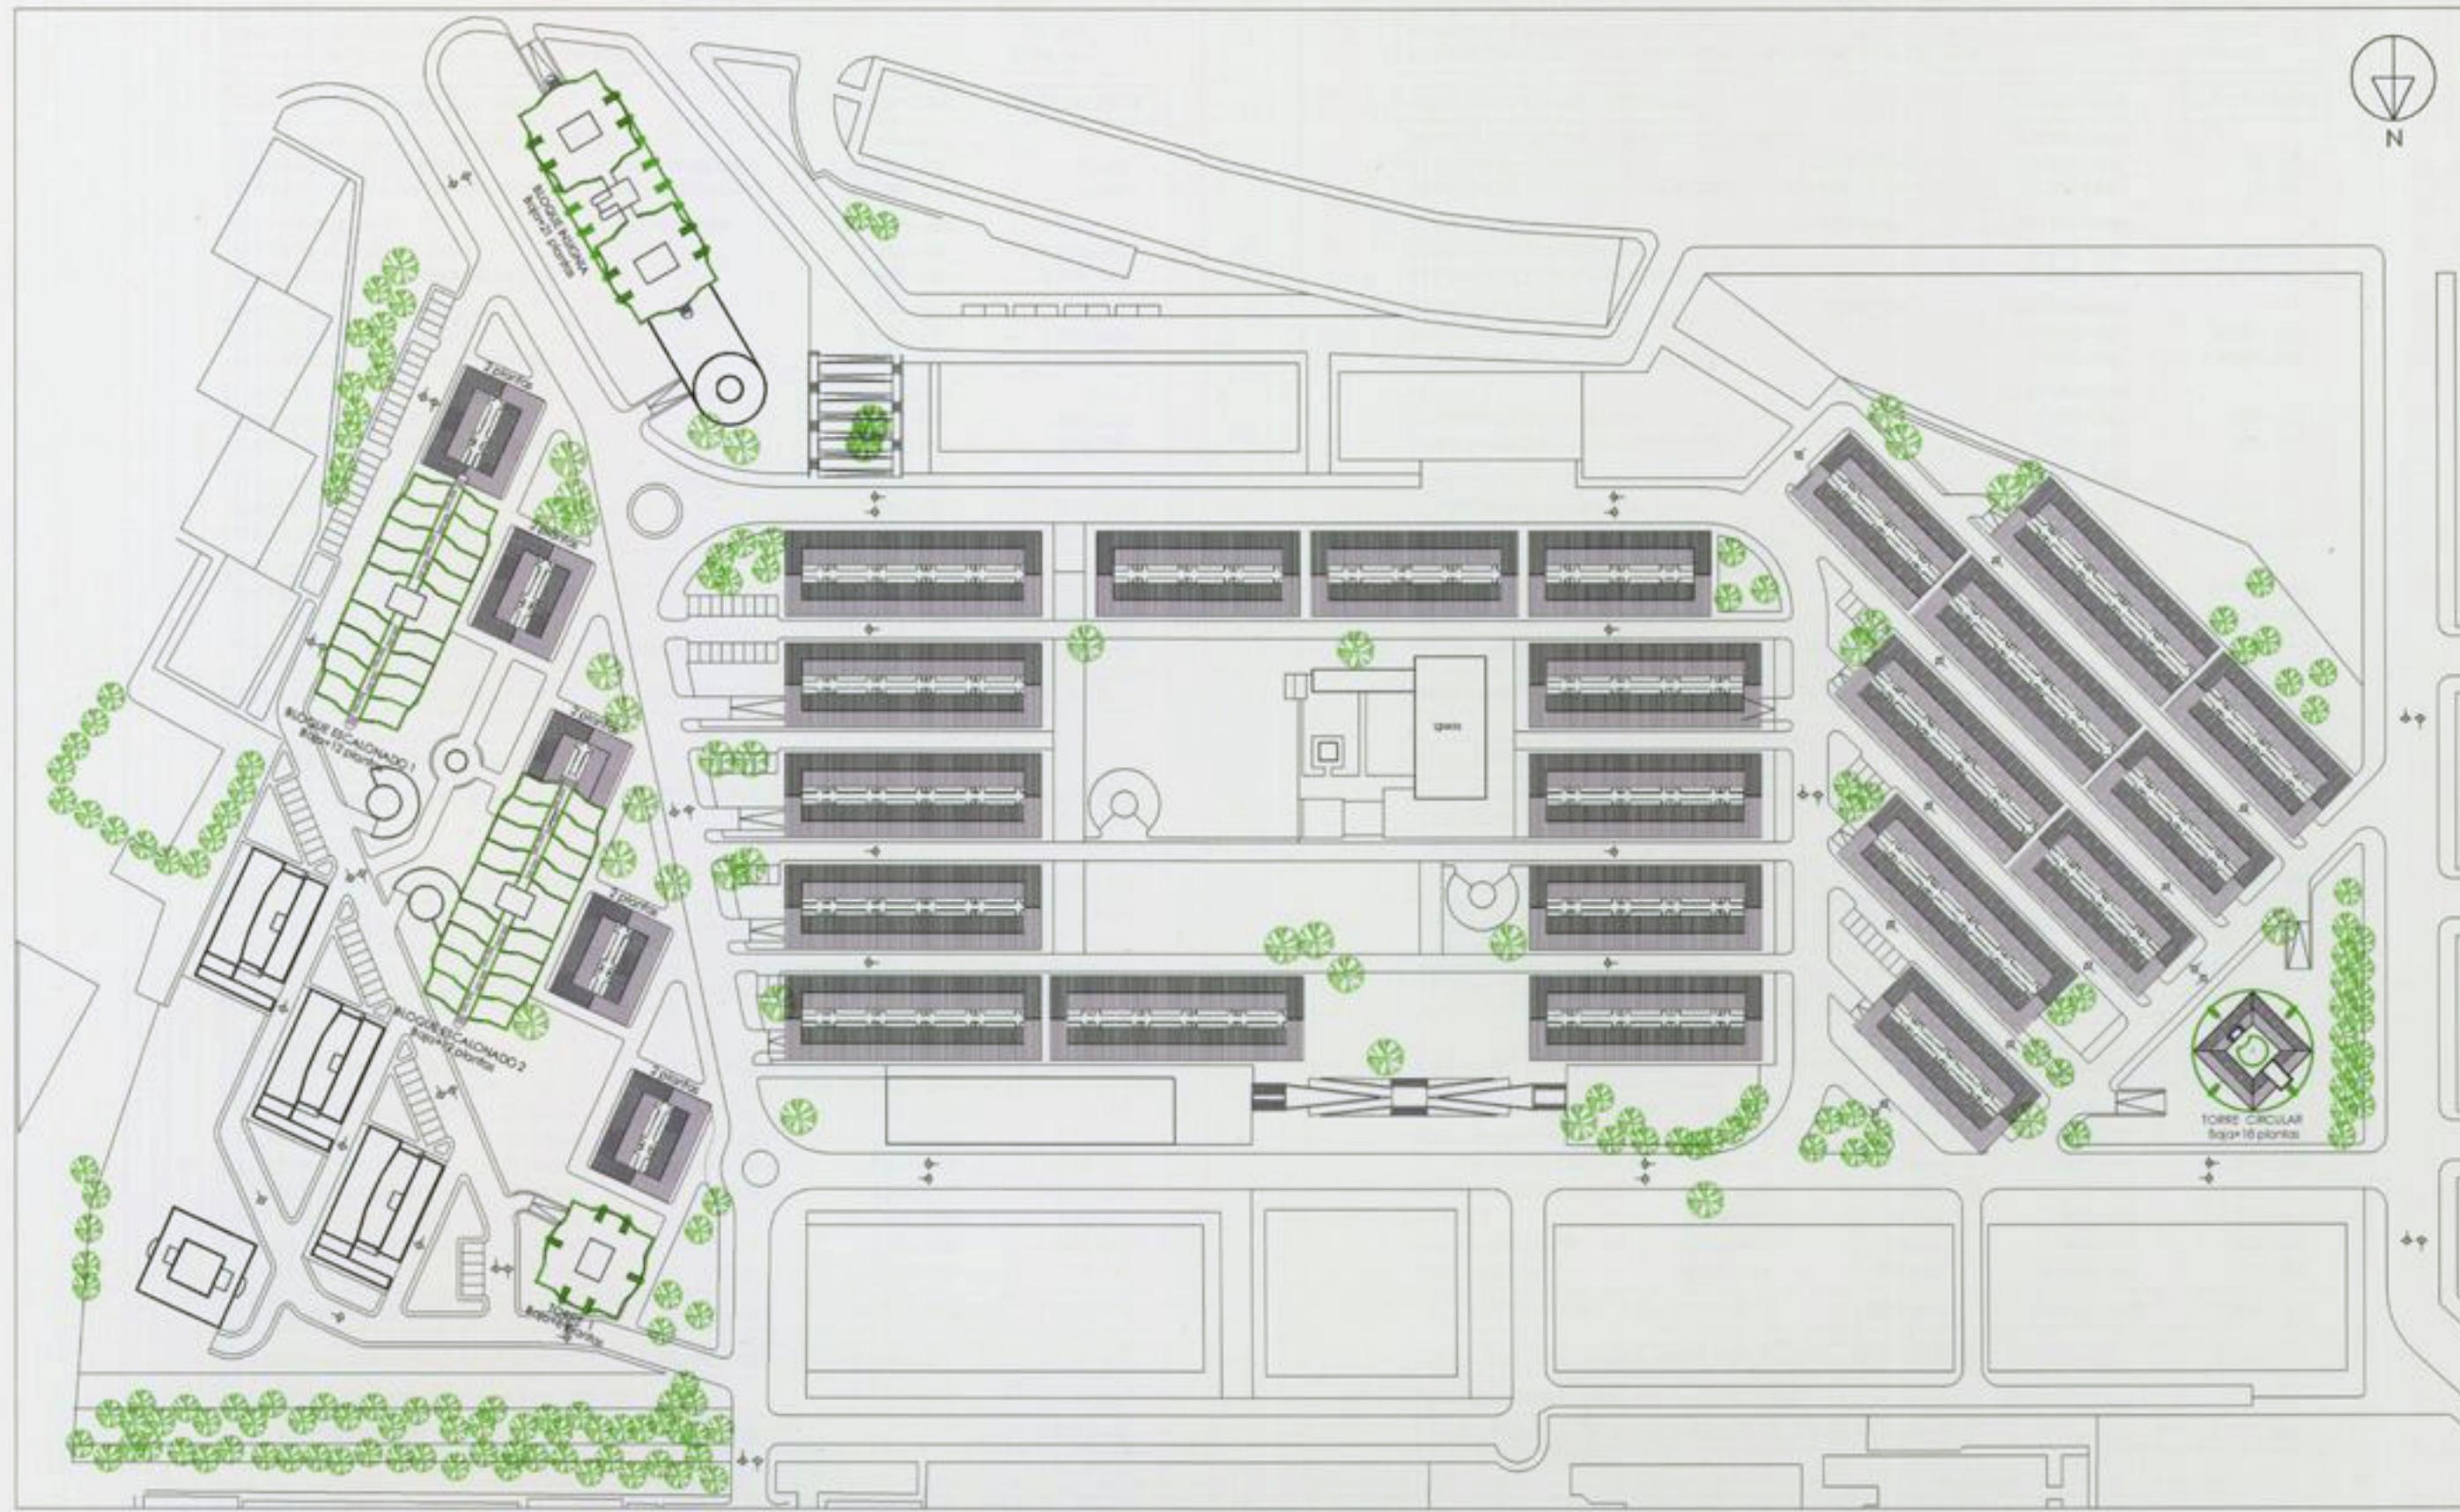

22

SALVACIÓN, REORDENACIÓN Y AMPLIACIÓN DE LA UVA DE HORTALEZA

ARQUITECTOS : FERNANDO HIGUERAS - ANTONIO MIRÓ

SOLUCIÓN 3
DISTRIBUCIÓN DE CUBIERTAS EN EL CONJUNTO

ETSAM



ESCALA 1:1500

OCTUBRE 2005

CUADRO RESUMEN - SOLUCION 3

SUPERFICIE RESIDENCIAL PREVISTA EN PLAN PARCIAL DEL IVIMA	67.816,- M2.
NUMERO DE VIVIENDAS PREVISTAS	727 UDS.
SUPERFICIE COMERCIAL PREVISTA EN PLAN PARCIAL DEL IVIMA	2.799,- M2.

RESUMEN EN RESIDENCIAL:	VIVIENDAS	Z.COMUNES
REHABILITACION DE VIVIENDAS EXISTENTES:	344 Viviendas	
SUPERFICIE CONSTRUIDA: 344 x 67,66 m2. =	23.275,- m2.	0,- m2
SUPERFICIE UTIL (100% FORJADOS) 344 x 67,53 m2. =	23.230,- m2.	0,- m2
BLOQUE INSIGNIA : 9+3+9 Plantas	225 Viviendas	
SUPERFICIE CONSTRUIDA:	14.372,- m2.	3.225,- m2
SUPERFICIE UTIL (100% FORJADOS)	17.596,- m2.	3.738,- m2
BLOQUES ESCALONADOS 1-2 :	216 Viviendas	
SUPERFICIE CONSTRUIDA:	12.862,- m2.	3.330,- m2
SUPERFICIE UTIL (100% FORJADOS)	17.676,- m2.	4.092,- m2
TORRE 1 :	40 Viviendas	
SUPERFICIE CONSTRUIDA:	2.456,- m2.	356,- m2
SUPERFICIE UTIL (100% FORJADOS)	3.024,- m2.	356,- m2
TORRE CIRCULAR :	126 Viviendas	
SUPERFICIE CONSTRUIDA:	7.080,- m2.	826,- m2
SUPERFICIE UTIL (100% FORJADOS)	7.317,- m2.	1.310,- m2
TOTAL VIVIENDAS EN EL CONJUNTO	951 Viviendas	
SUPERFICIE CONSTRUIDA:	60.045,- m2.	7.737,- m2
SUPERFICIE UTIL (100% FORJADOS)	68.843,- m2.	9.496,- m2
TOTAL SUPERFICIE CONSTRUIDA EN RESIDENCIAL	67.782,- m2	

PARA AGOTAR LA EDIFICABILIDAD PREVISTA EN RESIDENCIAL PODEMOS CONSTRUIR 34,-m2. MAS.

RESUMEN EN COMERCIAL - SOCIAL:

5 EDIFICIOS DELANTE DE BLOQUE ESCALONADO Y TORRES 1-2-3:	1.894,- m2.
BLOQUE INSIGNIA	652,- m2
TORRE CIRCULAR	253,- m2
TOTAL COMERCIAL EN EL CONJUNTO	2.799,- m2

CON ESTAS SUPERFICIES AGOTAMOS TOTALMENTE LA EDIFICABILIDAD PREVISTA EN EL PLAN PARCIAL DEL IVIMA PARA USO COMERCIAL-SOCIAL.

NO OBSTANTE, SI APROVECHAMOS TOTALMENTE LAS SUPERFICIES DE PLANTA BAJA PARA USO COMERCIAL-SOCIAL EN LAS PROPUESTAS REALIZADAS DE TODOS LOS EDIFICIOS, LLEGARIAMOS A UNA SUPERFICIE CONSTRUIDA TOTAL DE 3.000,- M2.

RESUMEN EN SOTANOS:	Nº DE PLAZAS	APARCAMIENTOS	Z.COMUNES
EDIFICIOS REHABILITADOS (1 Planta)	238 uds.	6.857,- m2.	0,- m2
BLOQUE INSIGNIA (3 Plantas)	108 uds.	3.684,- m2.	510,- m2
BLOQUE ESCALONADO 1 (2 Plantas)	148 uds.	3.964,- m2.	340,- m2
BLOQUE ESCALONADO 2 (2 Plantas)	104 uds.	2.854,- m2.	340,- m2
TORRE 1 (1 Planta)	26 uds.	639,- m2.	168,- m2
TORRE CIRCULAR (1 Planta)	20 uds.	423,- m2.	226,- m2
PLAZA IGLESIA (3 Plantas)	624 uds.	16.194,- m2.	0,- m2
TOTAL SOTANOS EN EL CONJUNTO	1.268 uds.	34.615,- m2.	1.584,- m2

SUPERFICIE CONSTRUIDA MEDIA POR PLAZA DE APARCAMIENTO EN SOTANOS:	27,30,- m2
PLAZAS DE APARCAMIENTO EN SUPERFICIE	98 uds.
TOTAL PLAZAS DE APARCAMIENTO EN EL CONJUNTO	1.366 uds.

EN EL CUADRO RESUMEN DE LA SOLUCION 3 SE HA CONSIDERADO LA TORRE 1 CON LA SOLUCION ESTUDIADA DE 5 VIVIENDAS POR PLANTA Y LA TORRE CIRCULAR CON LA DE 7 VIVIENDAS POR PLANTA.
 EN EL CUADRO RESUMEN DE LA VARIANTE SOLUCION 3 SE HA CONSIDERADO LA TORRE 1 CON LA SOLUCION ESTUDIADA DE 6 VIVIENDAS POR PLANTA Y LA TORRE CIRCULAR CON LA DE 8 VIVIENDAS POR PLANTA.
 POR TANTO, LOS DOS CUADROS SON IGUALES EN LO CUANTO A SUPERFICIES Y NÚMERO DE APARCAMIENTOS DIFERENCIANDOSE UNICAMENTE EN EL NÚMERO TOTAL DE VIVIENDAS DEL CONJUNTO.

CUADRO RESUMEN - VARIANTE SOLUCION 3

SUPERFICIE RESIDENCIAL PREVISTA EN PLAN PARCIAL DEL IVIMA	67.816,- M2.
NUMERO DE VIVIENDAS PREVISTAS	727 UDS.
SUPERFICIE COMERCIAL PREVISTA EN PLAN PARCIAL DEL IVIMA	2.799,- M2.

RESUMEN EN RESIDENCIAL:	VIVIENDAS	Z.COMUNES
REHABILITACION DE VIVIENDAS EXISTENTES:	344 Viviendas	
SUPERFICIE CONSTRUIDA: 344 x 67,66 m2. =	23.275,- m2.	0,- m2
SUPERFICIE UTIL (100% FORJADOS) 344 x 67,53 m2. =	23.230,- m2.	0,- m2
BLOQUE INSIGNIA : 9+3+9 Plantas	225 Viviendas	
SUPERFICIE CONSTRUIDA:	14.372,- m2.	3.225,- m2
SUPERFICIE UTIL (100% FORJADOS)	17.596,- m2.	3.738,- m2
BLOQUES ESCALONADOS 1-2 :	216 Viviendas	
SUPERFICIE CONSTRUIDA:	12.862,- m2.	3.330,- m2
SUPERFICIE UTIL (100% FORJADOS)	17.676,- m2.	4.092,- m2
TORRE 1 :	48 Viviendas	
SUPERFICIE CONSTRUIDA:	2.456,- m2.	356,- m2
SUPERFICIE UTIL (100% FORJADOS)	3.024,- m2.	356,- m2
TORRE CIRCULAR :	144 Viviendas	
SUPERFICIE CONSTRUIDA:	7.080,- m2.	826,- m2
SUPERFICIE UTIL (100% FORJADOS)	7.317,- m2.	1.310,- m2
TOTAL VIVIENDAS EN EL CONJUNTO	977 Viviendas	
SUPERFICIE CONSTRUIDA:	60.045,- m2.	7.737,- m2
SUPERFICIE UTIL (100% FORJADOS)	68.843,- m2.	9.496,- m2
TOTAL SUPERFICIE CONSTRUIDA EN RESIDENCIAL	67.782,- m2	

PARA AGOTAR LA EDIFICABILIDAD PREVISTA EN RESIDENCIAL PODEMOS CONSTRUIR 34,-m2. MAS.

RESUMEN EN COMERCIAL - SOCIAL:

5 EDIFICIOS DELANTE DE BLOQUE ESCALONADO Y TORRES 1-2-3:	1.894,- m2.
BLOQUE INSIGNIA	652,- m2
TORRE CIRCULAR	253,- m2
TOTAL COMERCIAL EN EL CONJUNTO	2.799,- m2

CON ESTAS SUPERFICIES AGOTAMOS TOTALMENTE LA EDIFICABILIDAD PREVISTA EN EL PLAN PARCIAL DEL IVIMA PARA USO COMERCIAL-SOCIAL.

NO OBSTANTE, SI APROVECHAMOS TOTALMENTE LAS SUPERFICIES DE PLANTA BAJA PARA USO COMERCIAL-SOCIAL EN LAS PROPUESTAS REALIZADAS DE TODOS LOS EDIFICIOS, LLEGARIAMOS A UNA SUPERFICIE CONSTRUIDA TOTAL DE 3.000,- M2.

RESUMEN EN SOTANOS:	Nº DE PLAZAS	APARCAMIENTOS	Z.COMUNES
EDIFICIOS REHABILITADOS (1 Planta)	238 uds.	6.857,- m2.	0,- m2
BLOQUE INSIGNIA (3 Plantas)	108 uds.	3.684,- m2.	510,- m2
BLOQUE ESCALONADO 1 (2 Plantas)	148 uds.	3.964,- m2.	340,- m2
BLOQUE ESCALONADO 2 (2 Plantas)	104 uds.	2.854,- m2.	340,- m2
TORRE 1 (1 Planta)	26 uds.	639,- m2.	168,- m2
TORRE CIRCULAR (1 Planta)	20 uds.	423,- m2.	226,- m2
PLAZA IGLESIA (3 Plantas)	624 uds.	16.194,- m2.	0,- m2
TOTAL SOTANOS EN EL CONJUNTO	1.268 uds.	34.615,- m2.	1.584,- m2

SUPERFICIE CONSTRUIDA MEDIA POR PLAZA DE APARCAMIENTO EN SOTANOS:	27,30,- m2
PLAZAS DE APARCAMIENTO EN SUPERFICIE	98 uds.
TOTAL PLAZAS DE APARCAMIENTO EN EL CONJUNTO	1.366 uds.

1- Exterior de antiguas viviendas de la UVA reformadas

2- Torres de ampliación de la futura UVA



SALVACIÓN, REORDENACIÓN Y AMPLIACIÓN DE LA UVA DE HORTALEZA
Arquitectos: Fernando Higueras, Antonio Miró & Asociados.

Autores de la UVA Original de 1966



SALVACIÓN, REORDENACIÓN Y AMPLIACIÓN DE LA UVA DE HORTALEZA
Arquitectos: Fernando Higueras, Antonio Miró & Asociados.

Autores de la UVA Original de 1968
ETSAM




SUP. CONSTRUIDA LOCALES : 666,88 M²
 SUP. CONSTRUIDA CIRCULACIONES : 181,76 M²
 50% SUP. CONSTRUIDA PORCHES : 198,00 M²
SUP. CONSTRUIDA TOTAL EN PLANTA : 1.046,64 M²
SUP. UTIL TOTAL (100% FORJADOS) : 1.244,64 M²




SUPERFICIES CONSTRUIDAS
que no varían con cualquier otra posible distribución


SALVACIÓN, REORDENACIÓN Y AMPLIACIÓN DE LA UVA DE HORTALEZA

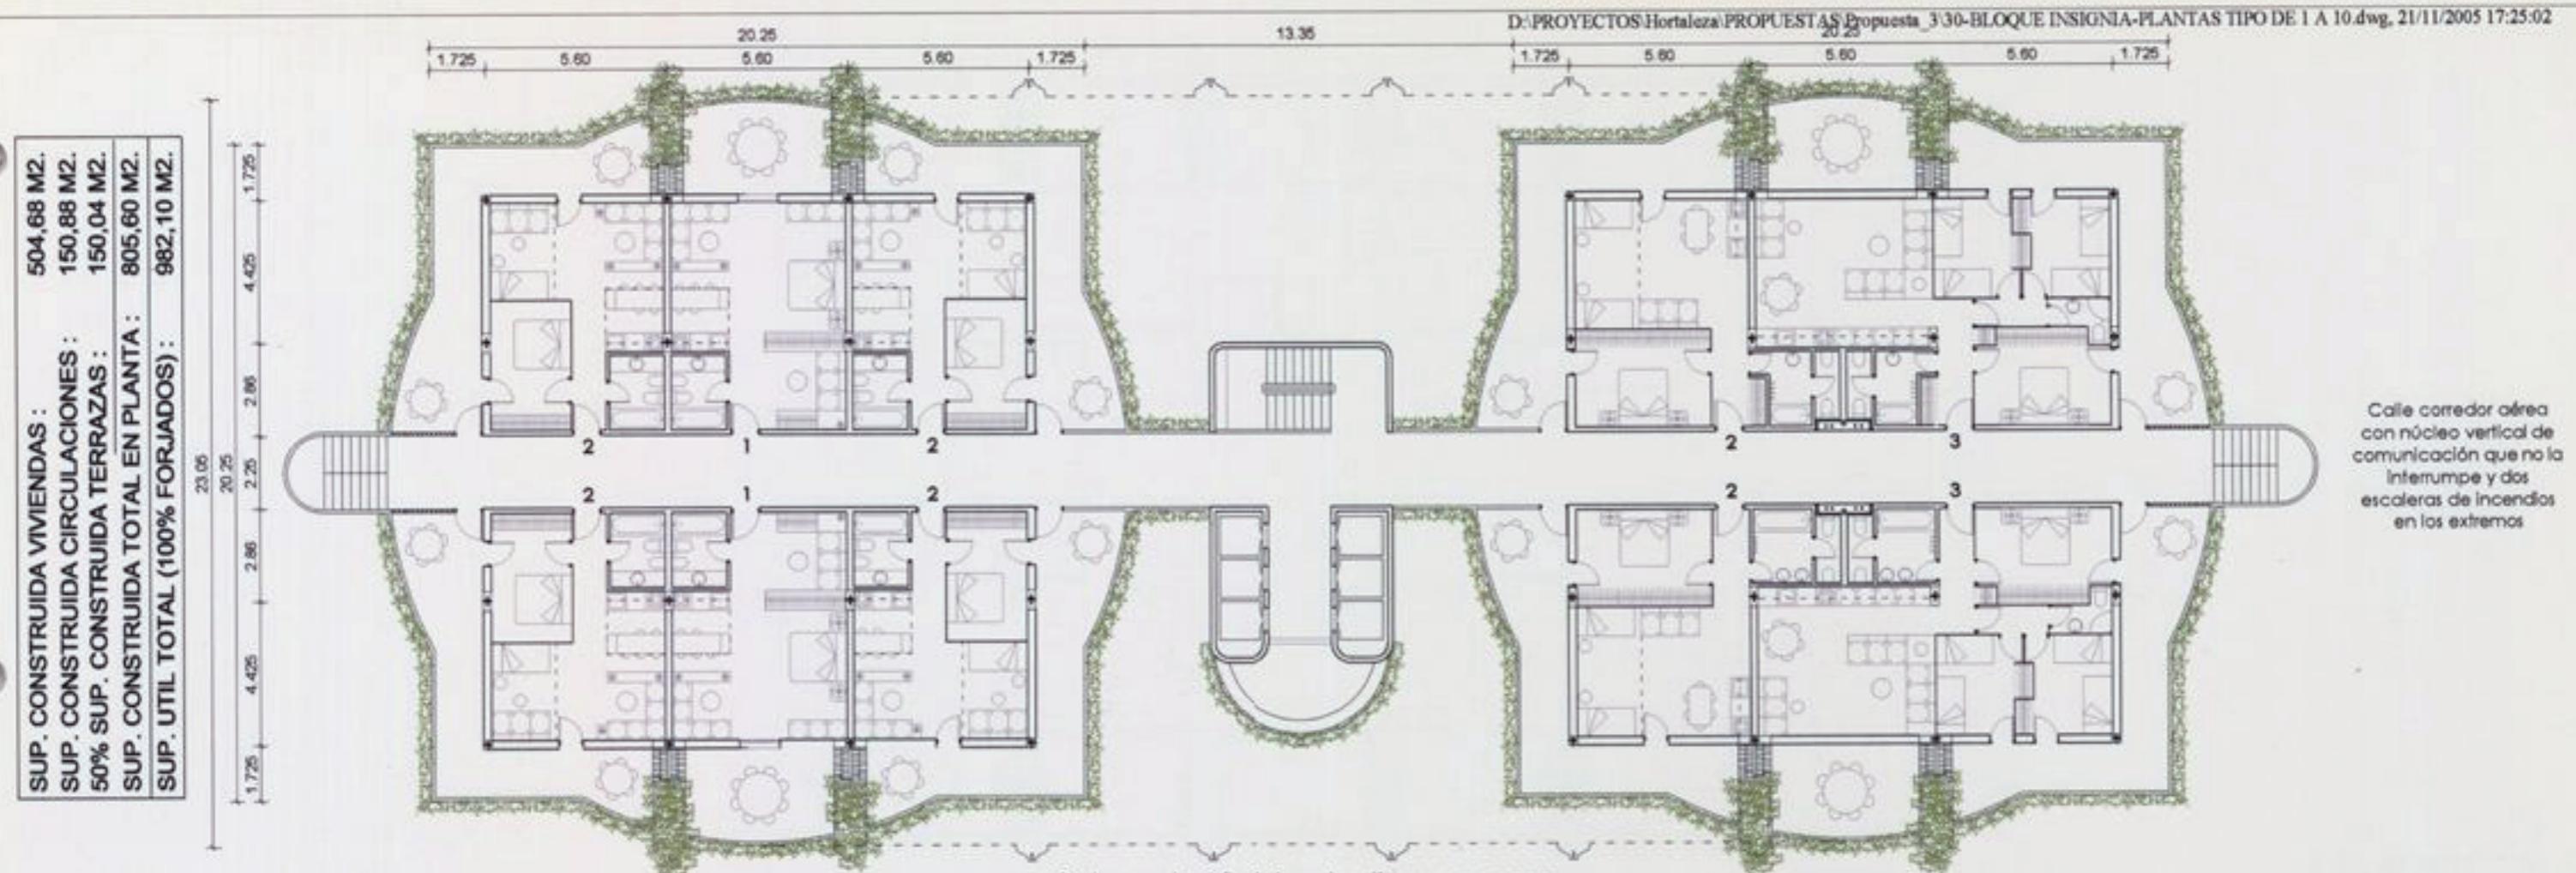

8 de cada 10 viviendas tienen acceso por sus terrazas-jardín privado

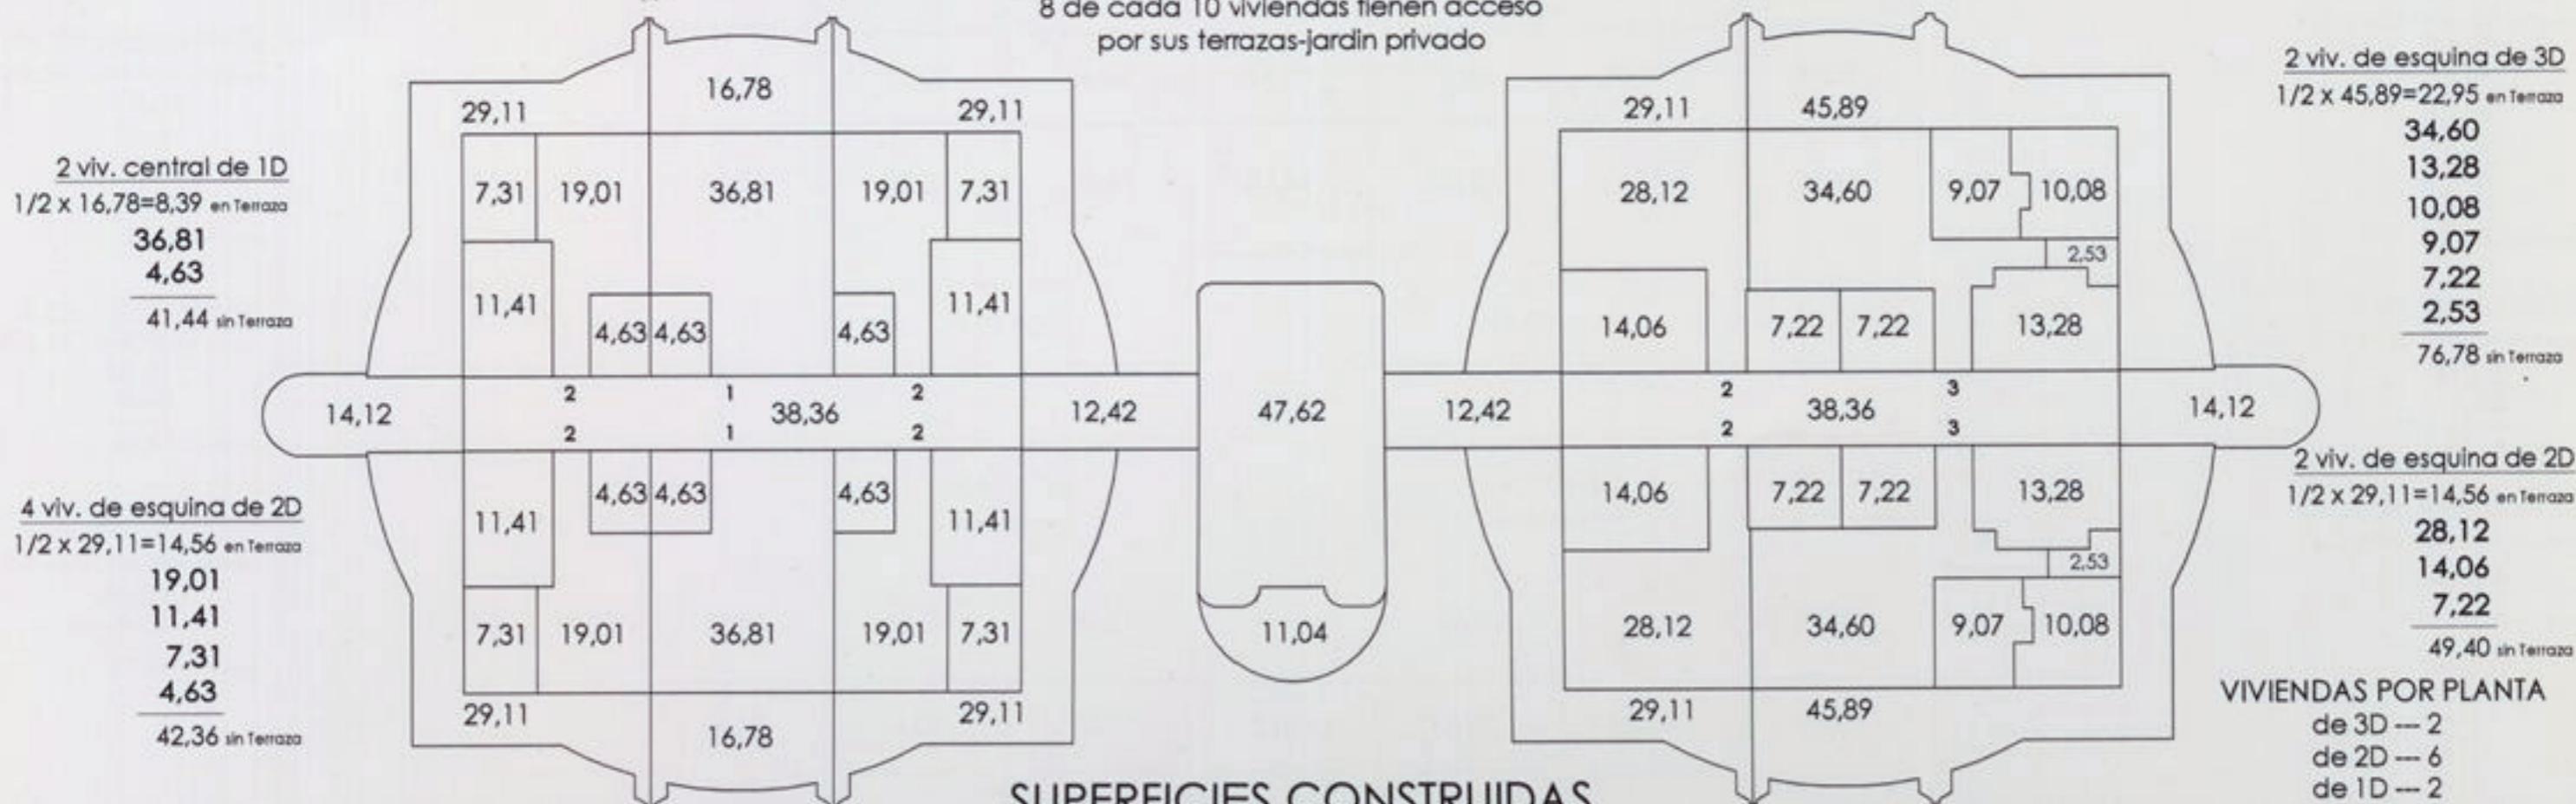

SALVACIÓN, REORDENACIÓN Y AMPLIACIÓN DE LA UVA DE HORTALEZA

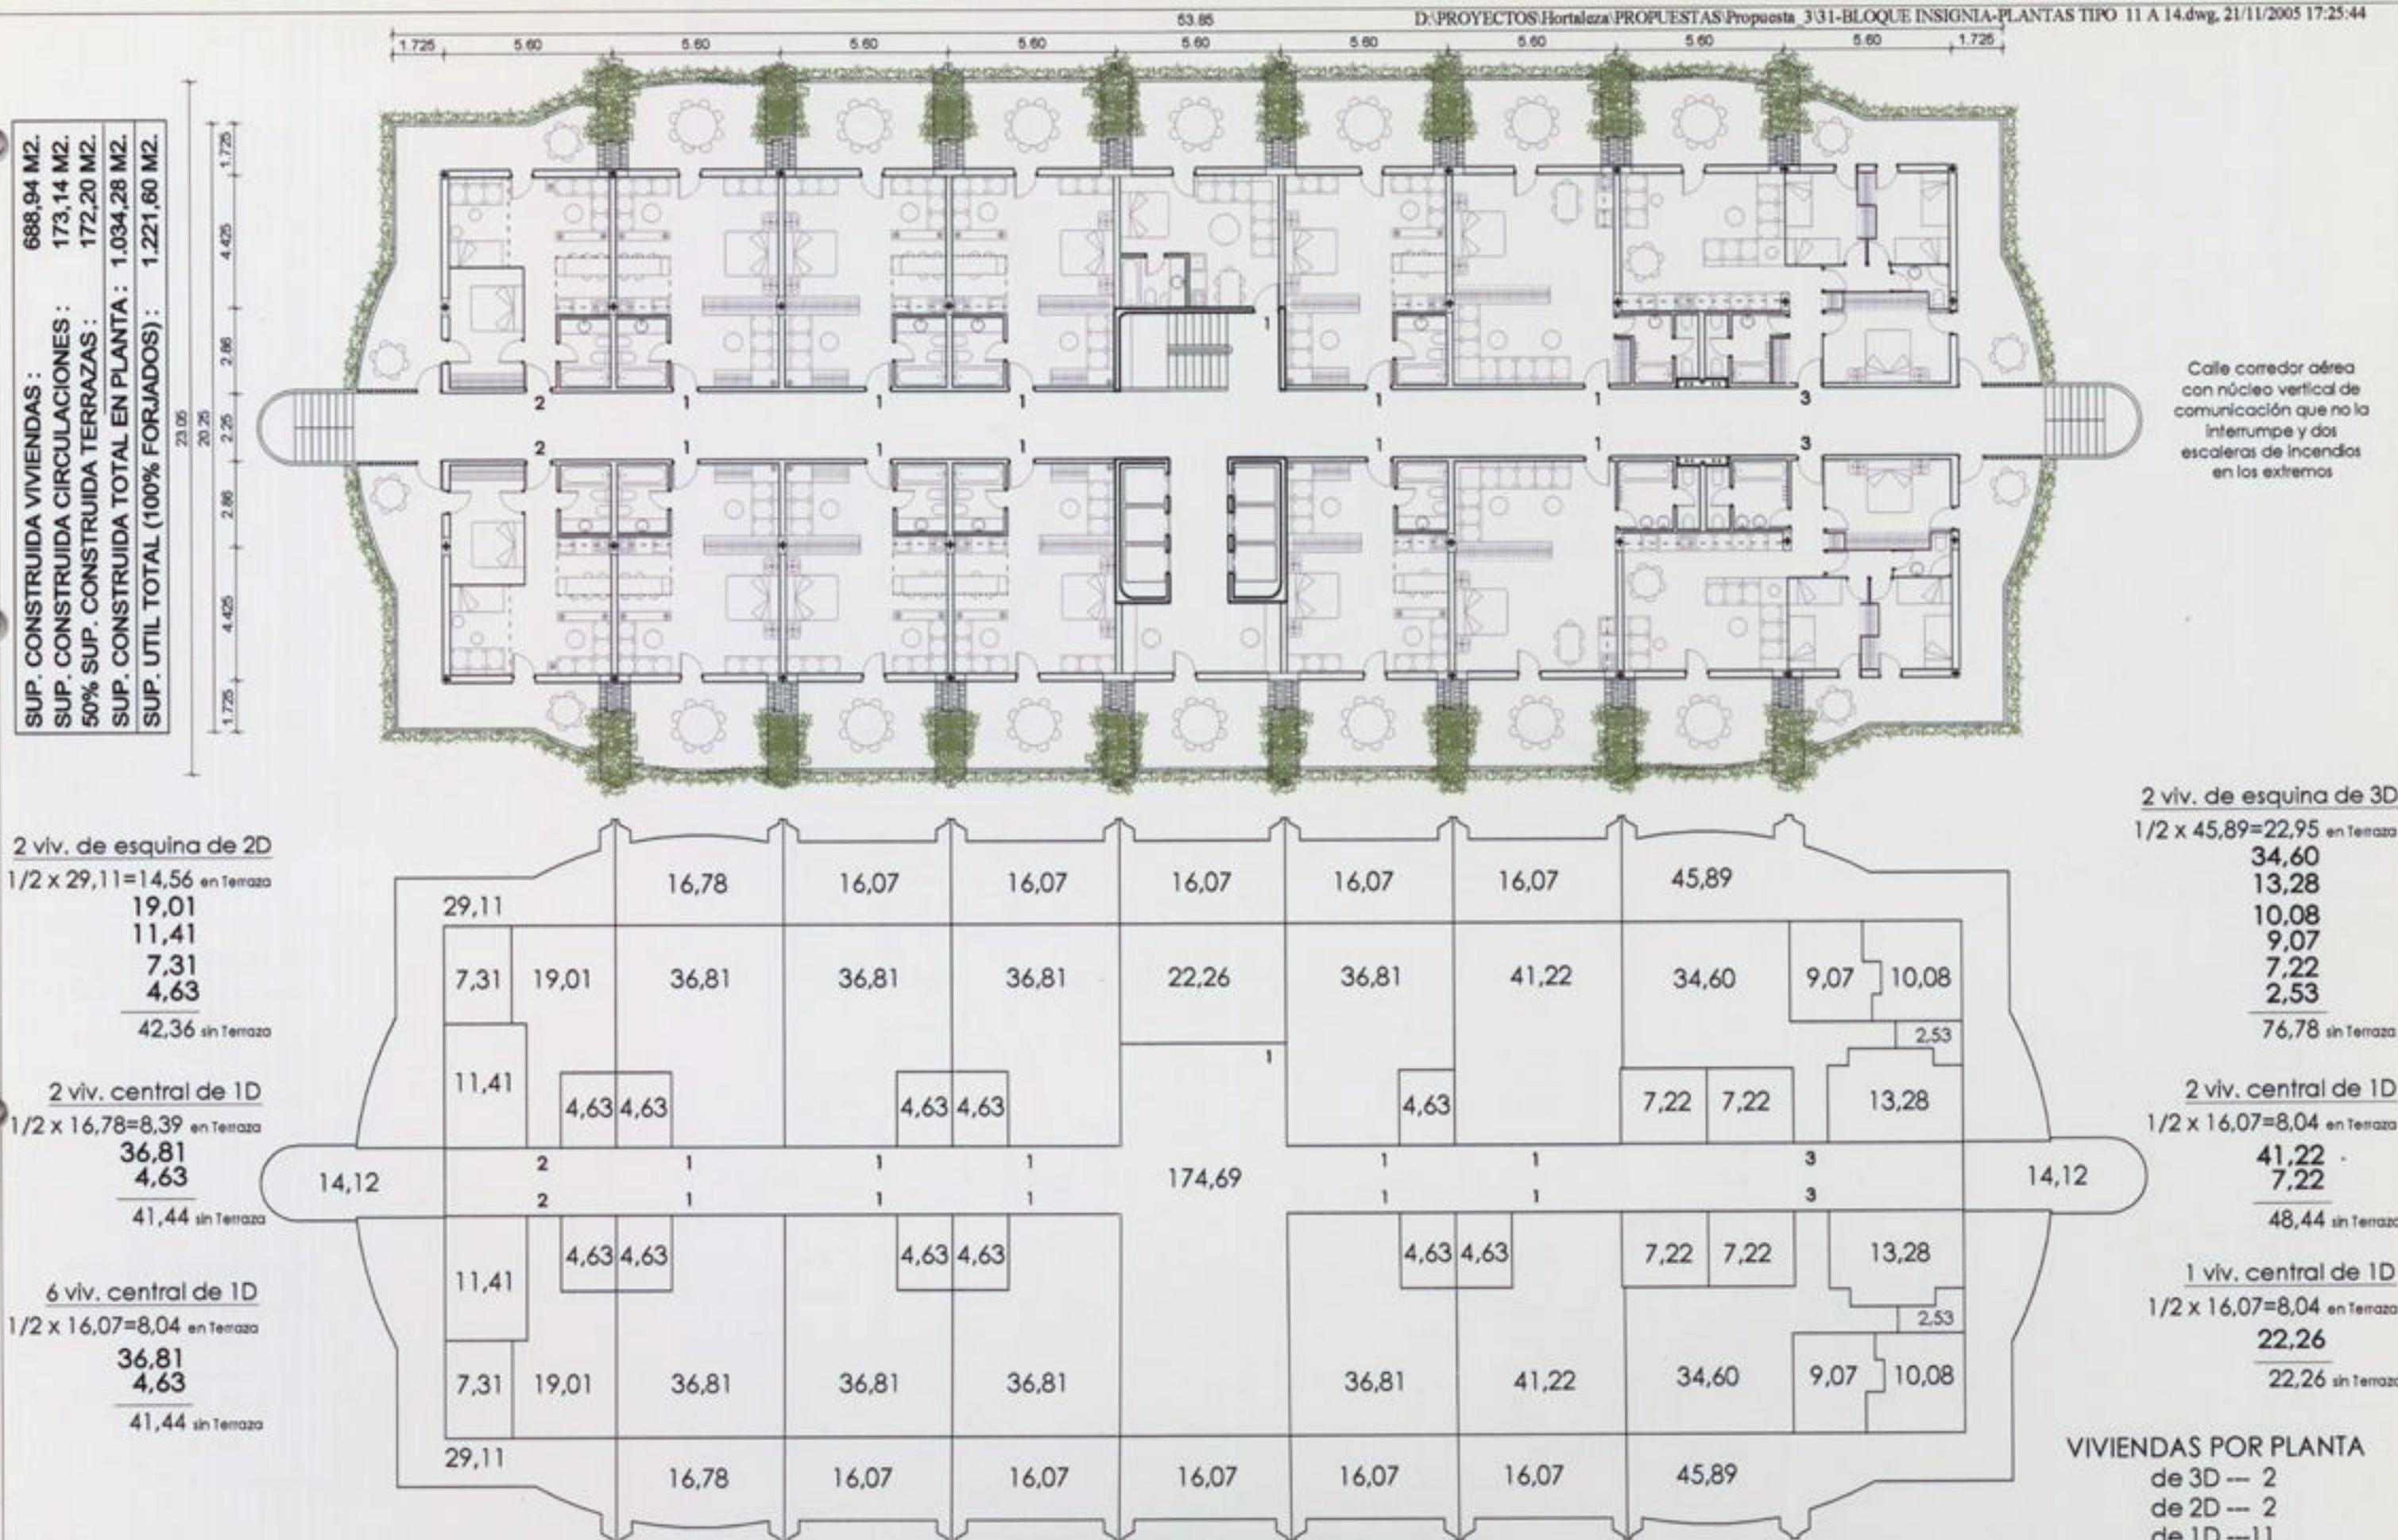


SUPERFICIES CONSTRUIDAS


que no varían con cualquier otra posible distribución

SALVACIÓN, REORDENACIÓN Y AMPLIACIÓN DE LA UVA DE HORTALEZA

SUP. CONSTRUIDA VIVIENDAS : 504,68 M².
 SUP. CONSTRUIDA CIRCULACIONES : 150,88 M².
 50% SUP. CONSTRUIDA TERRAZAS : 150,04 M².
 SUP. CONSTRUIDA TOTAL EN PLANTA : 805,60 M².
 SUP. UTIL TOTAL (100% FORJADOS) : 982,10 M².

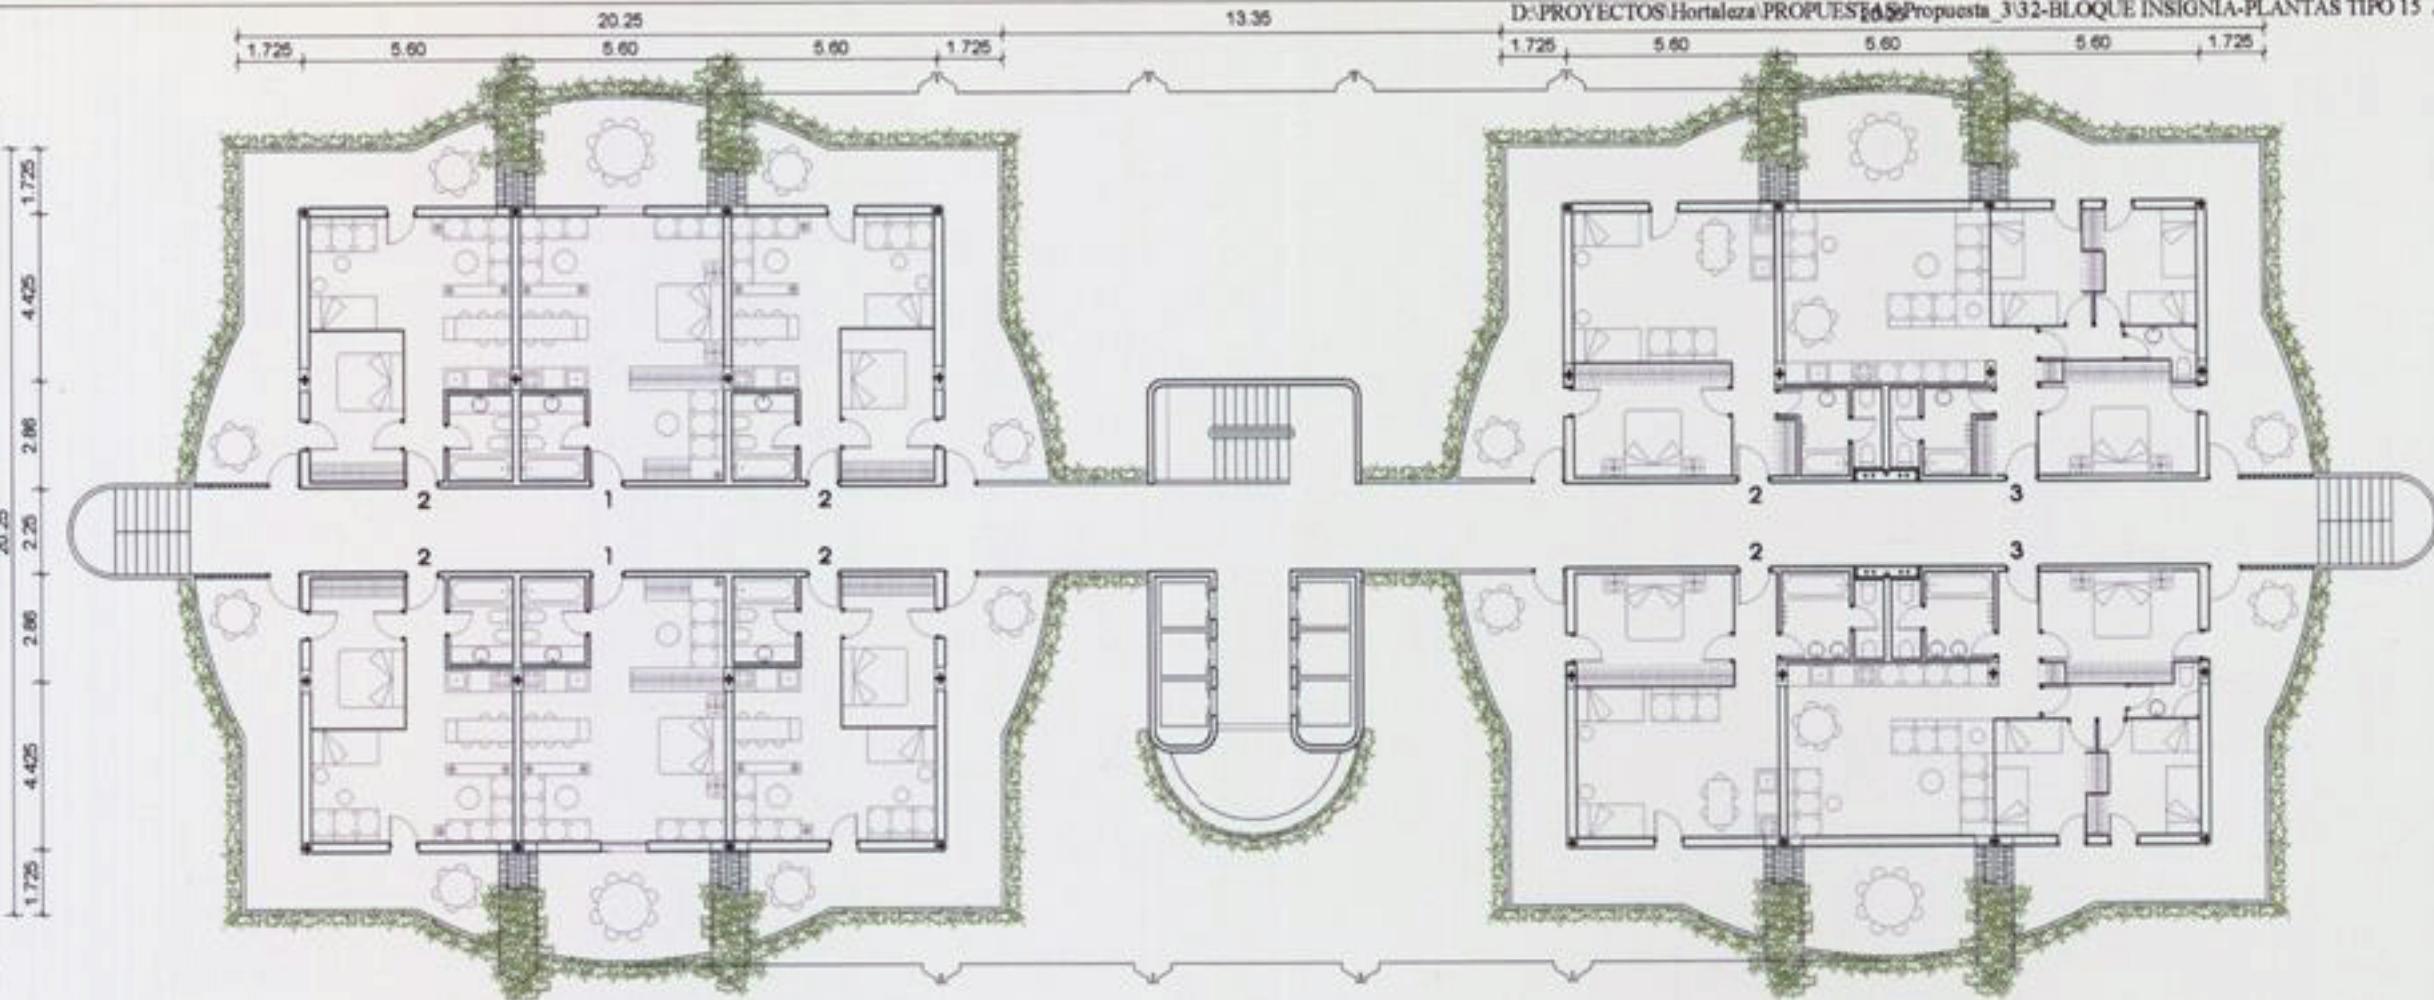

Calle corredor aérea
con núcleo vertical de
comunicación que no la
interrumpe y dos
escaleras de incendios
en los extremos

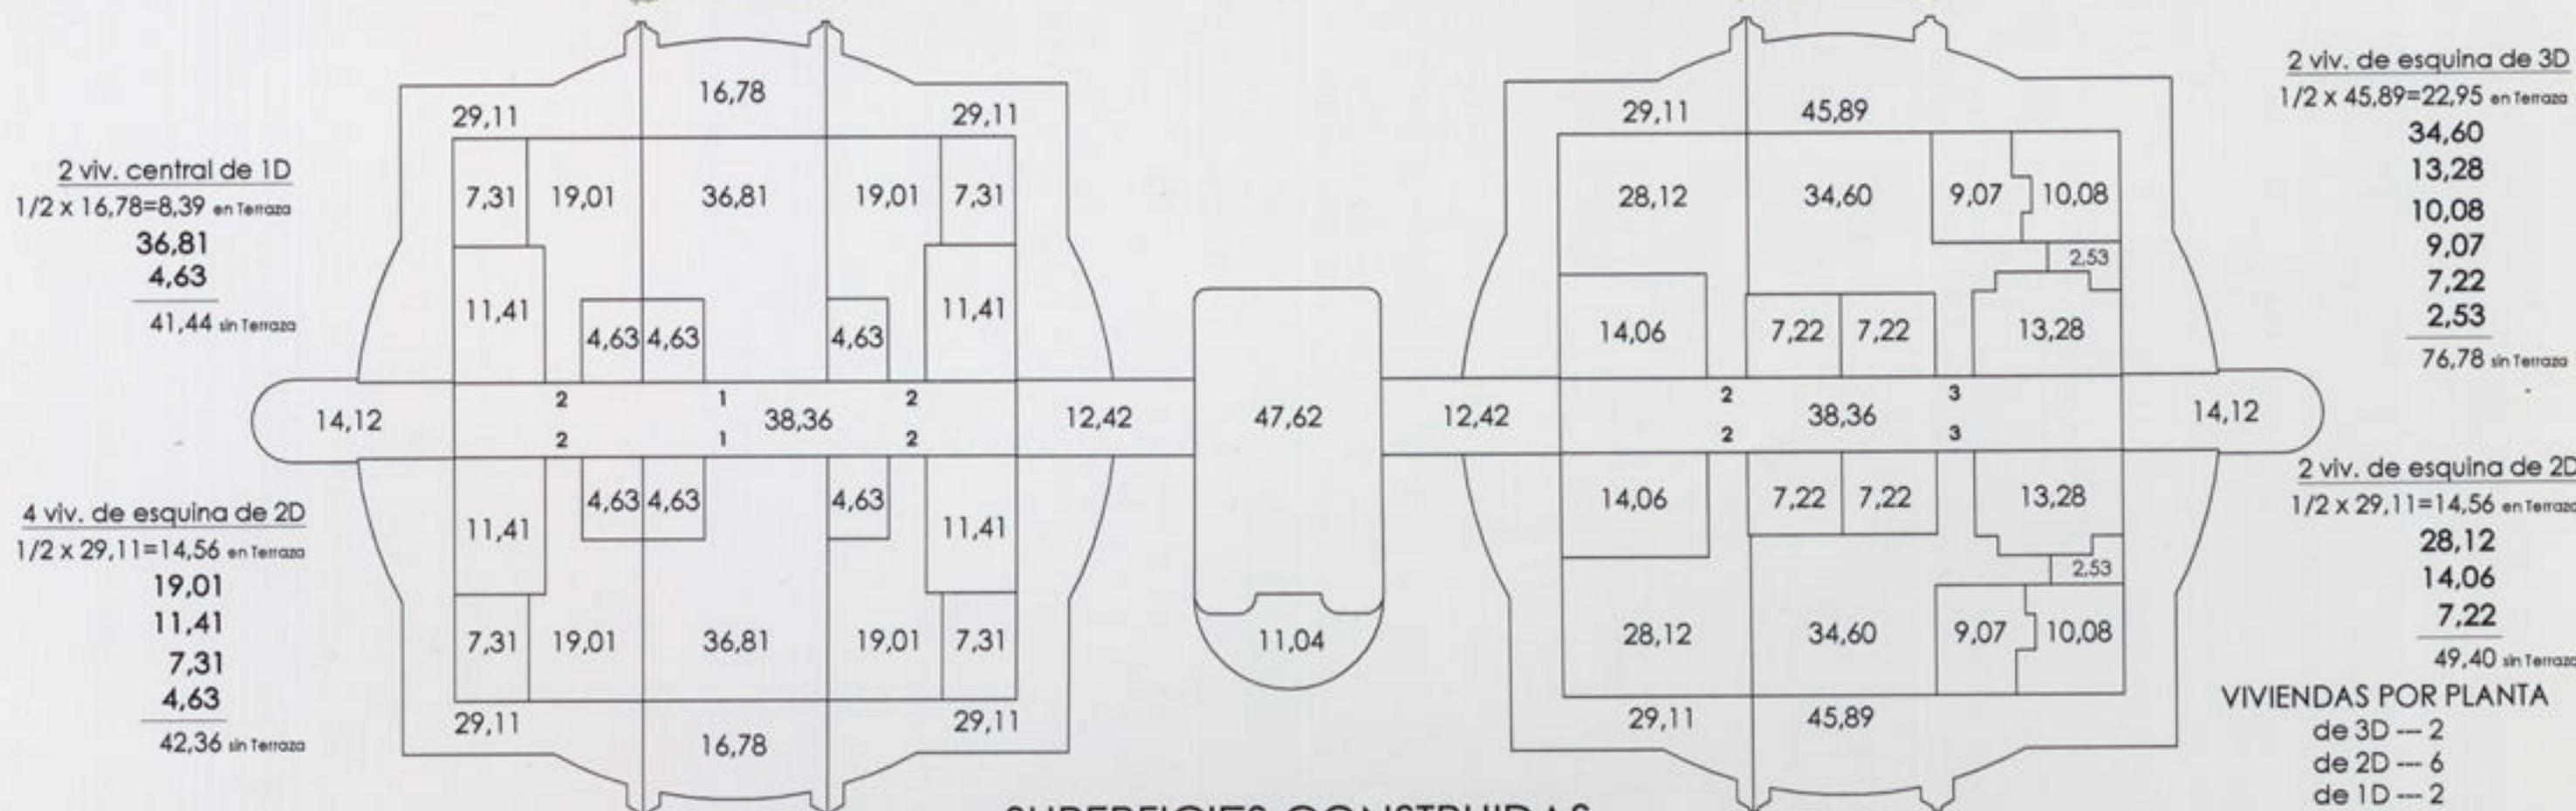



SALVACIÓN, REORDENACIÓN Y AMPLIACIÓN DE LA UVA DE HORTALEZA

Arquitectos: Fernando Higueras, Antonio Miró & Asociados.

Autores de la UVA Original de 1966






Solución 4

SALVACIÓN, REORDENACIÓN Y AMPLIACIÓN DE LA UVA DE HORTALEZA


Arquitectos: Fernando Higueras, Antonio Miró & Asociados.

Autores de la UVA Original de 1966



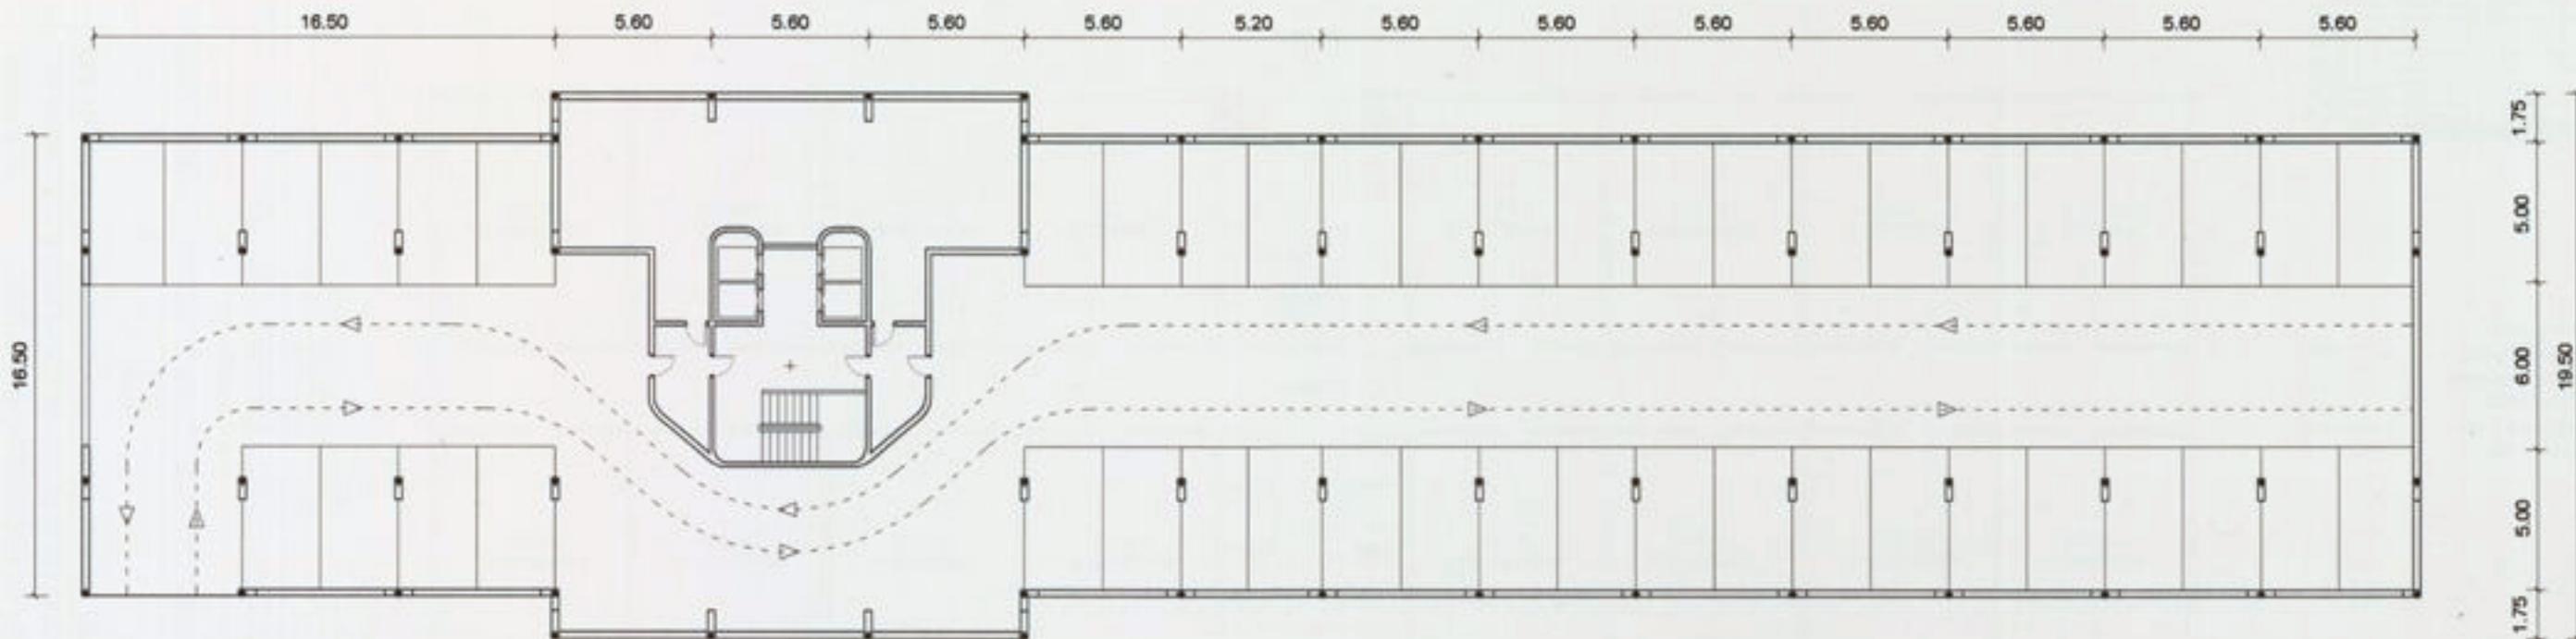

46 PLAZAS DE GARAJE EN 1 NIVEL

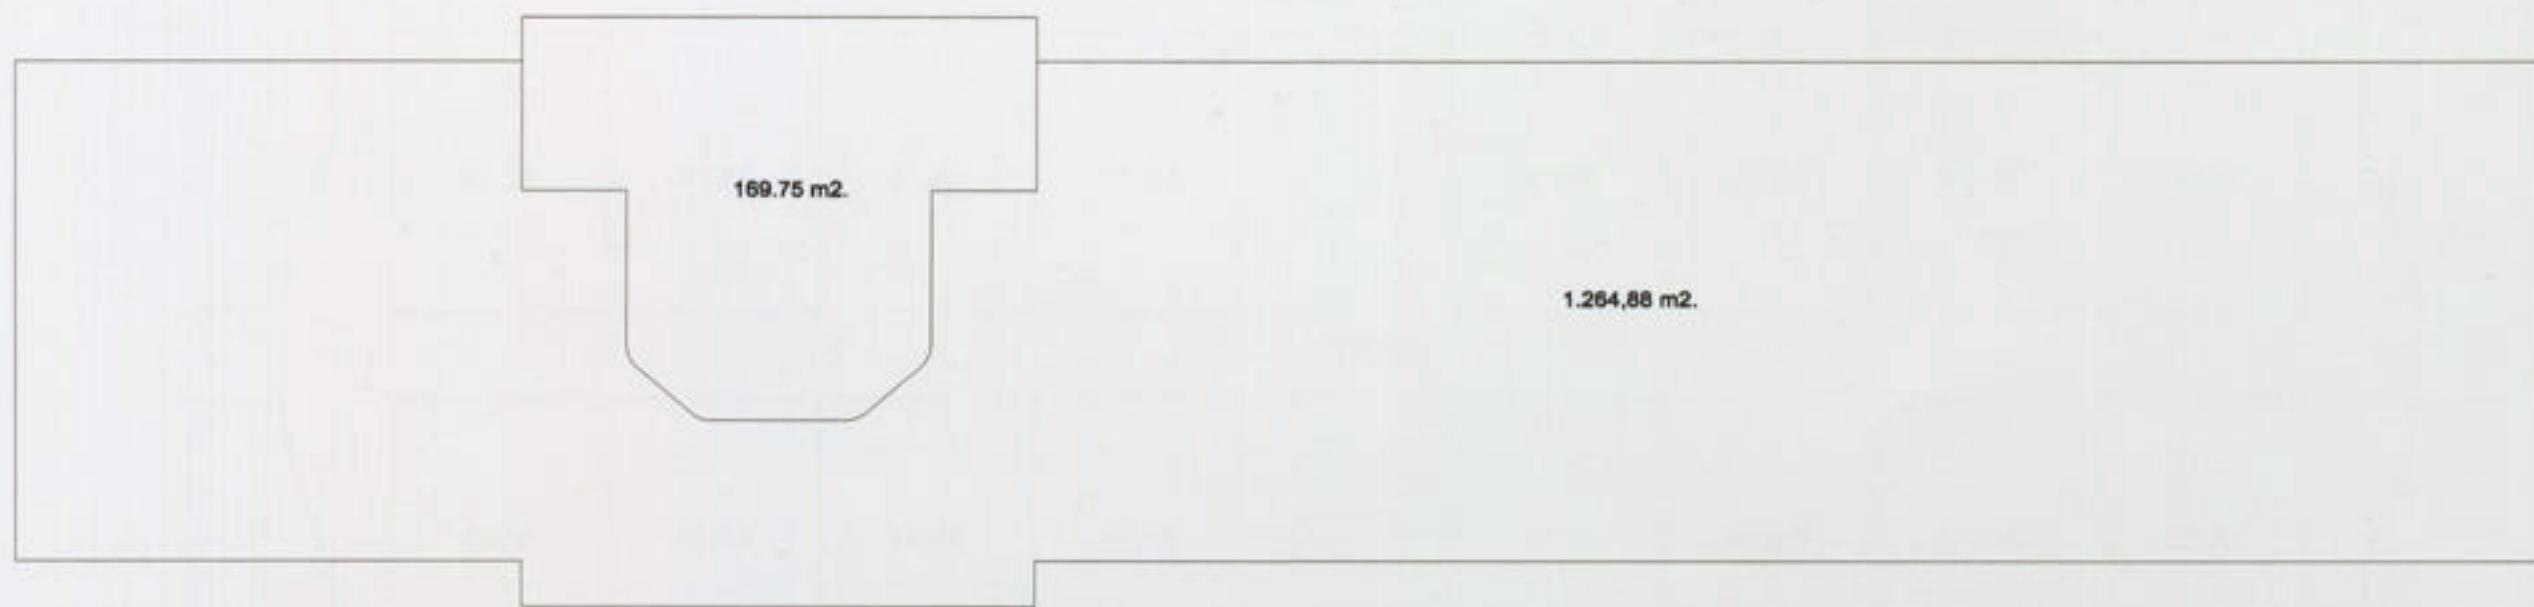

SUP. CONSTRUIDA APARCAMIENTO : 1.264,88 M2.
 SUP. CONSTRUIDA Z.COMUNES : 169,75 M2.
 SUP. CONSTRUIDA TOTAL EN PLANTA : 1.434,63 M2.

SALVACIÓN, REORDENACIÓN Y AMPLIACIÓN DE LA UVA DE HORTALEZA


SUP. CONSTRUIDA LOCALES :
666,88 M².
SUP. CONSTRUIDA CIRCULACIONES :
181,76 M².
50% SUP. CONSTRUIDA PORCHES :
198,00 M².
SUP. CONSTRUIDA TOTAL EN PLANTA : **1.046,64 M².**
SUP. UTIL TOTAL (100% FORJADOS) : **1.244,64 M².**



SUPERFICIES CONSTRUIDAS
que no varían con cualquier otra posible distribución

SALVACIÓN, REORDENACIÓN Y AMPLIACIÓN DE LA UVA DE HORTALEZA

D:\PROYECTOS\Hortaleza\PROYECTOS\Propuesta_436-BLOQUE ESCALONADO-PLANTAS TIPO I A 5.dwg, 21/11/2005 17:40:56

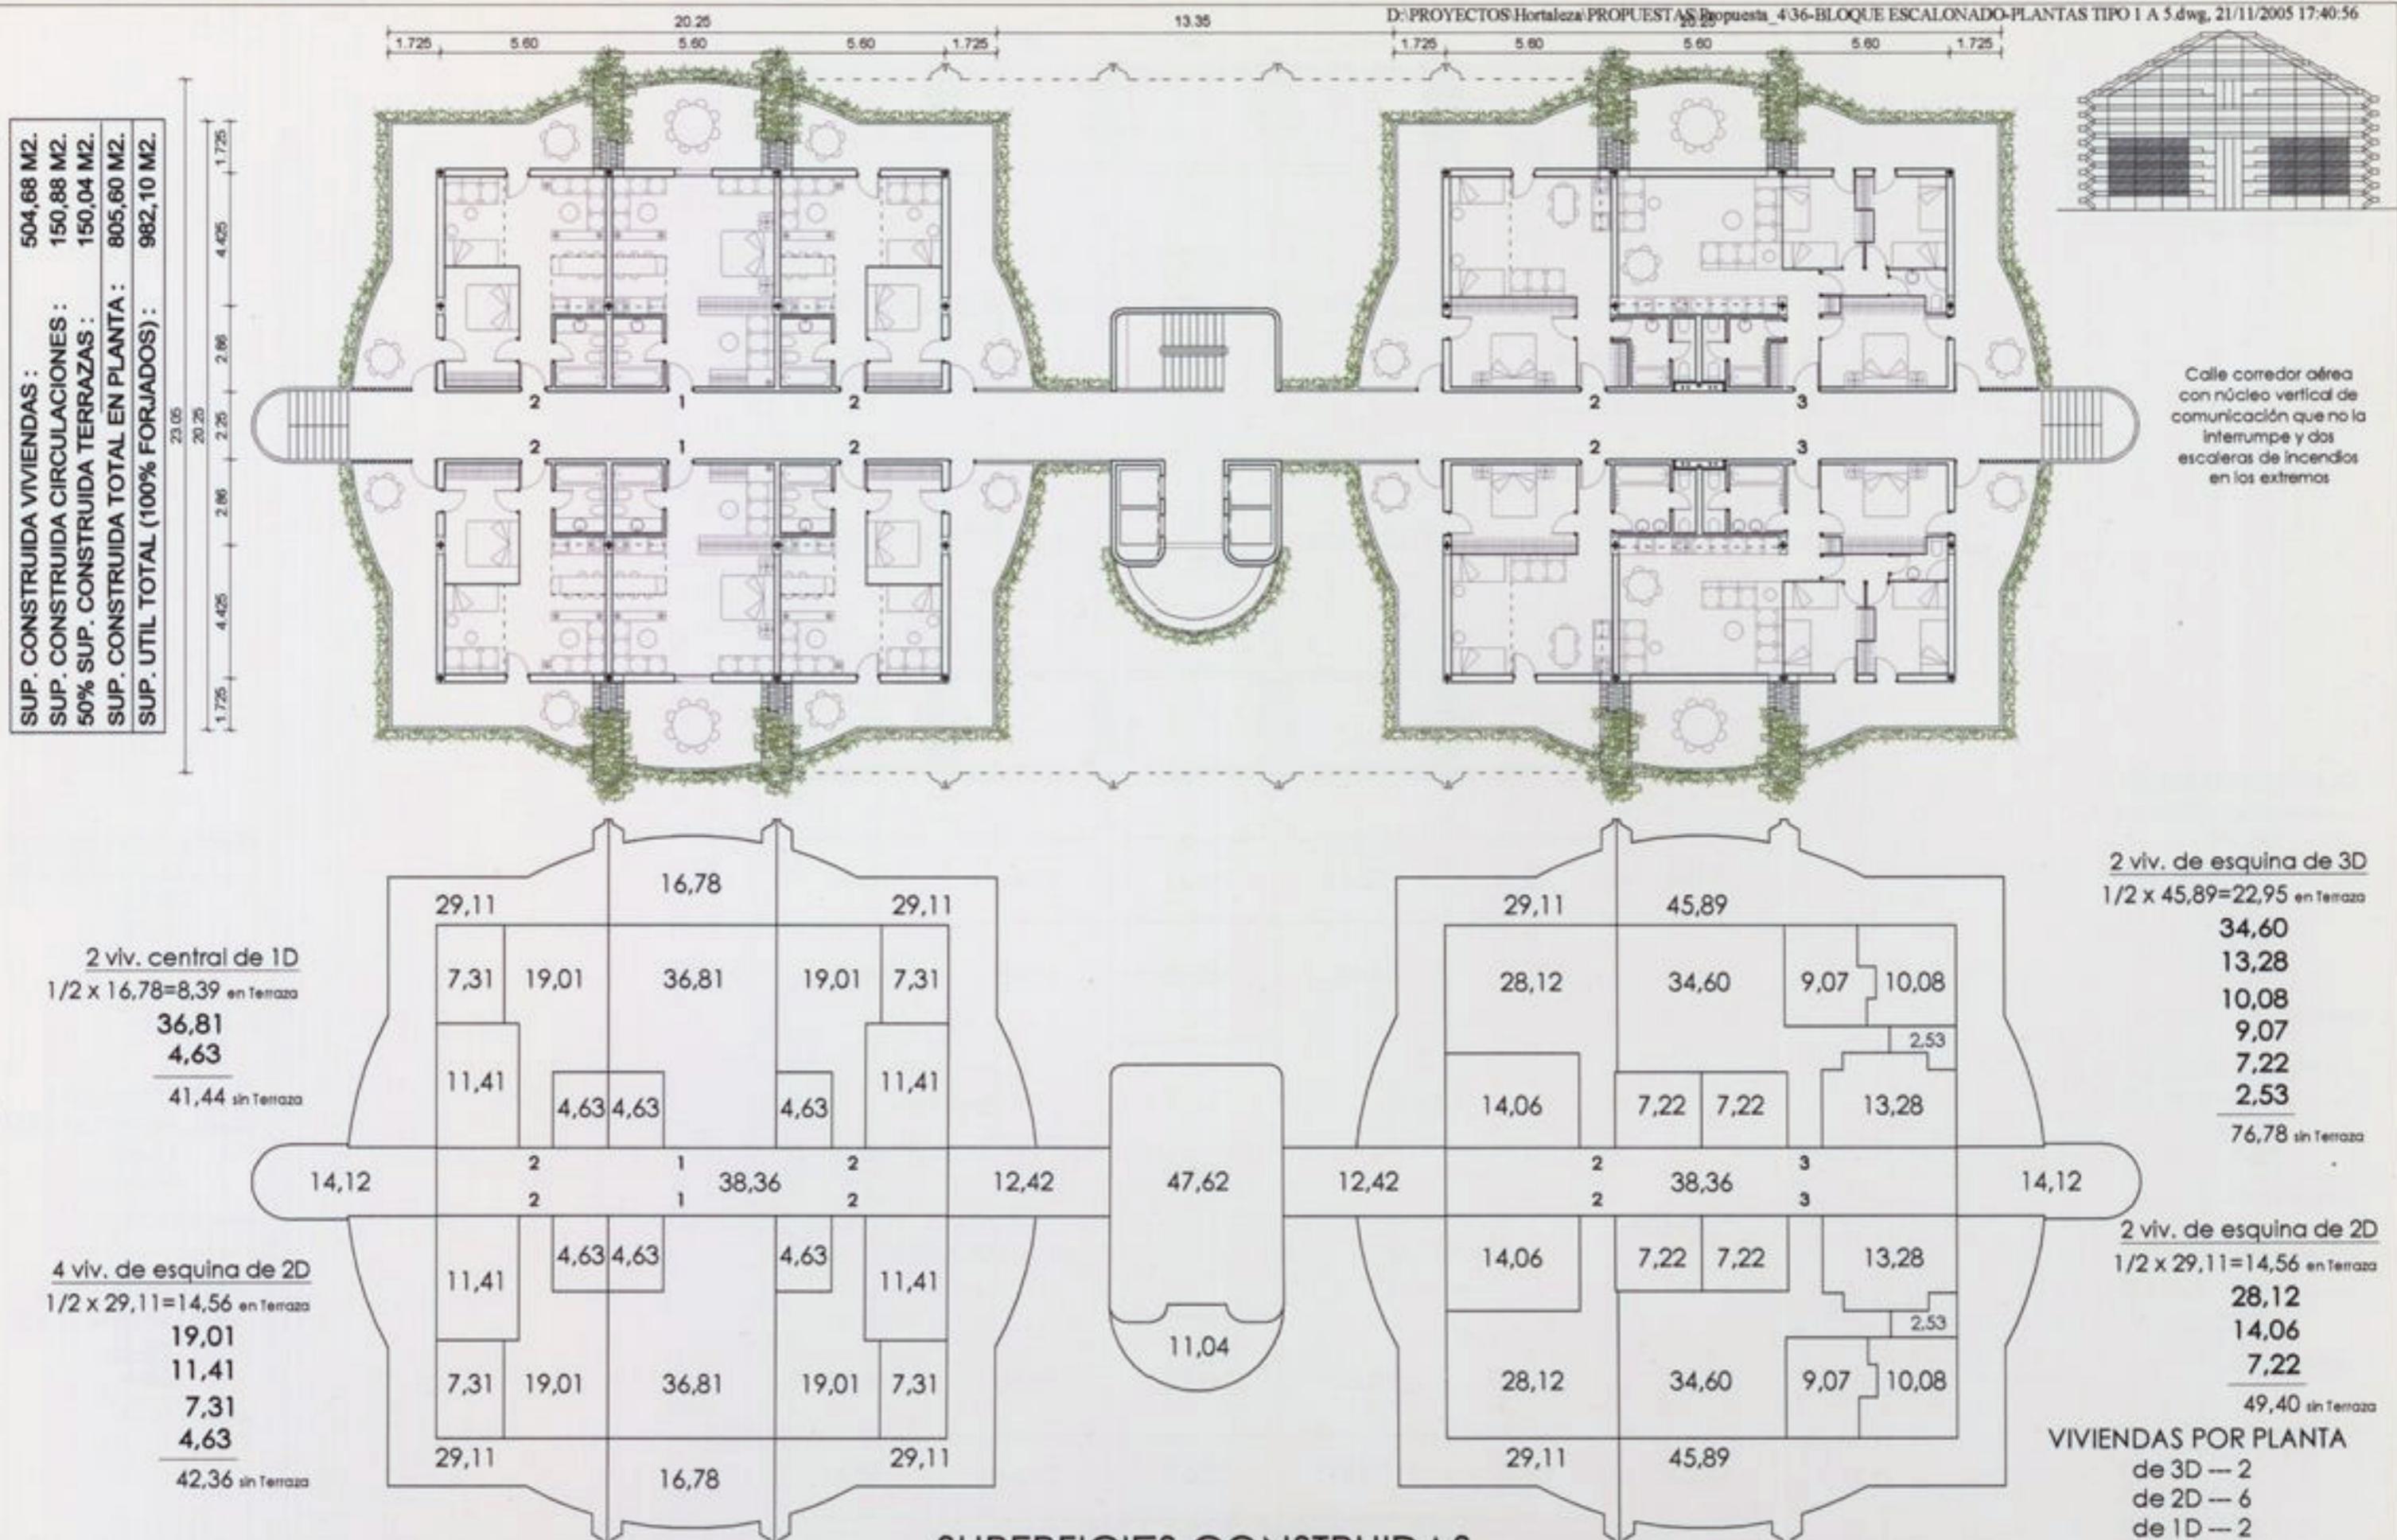

SUPERFICIES CONSTRUIDAS

SALVACIÓN, REORDENACIÓN Y AMPLIACIÓN DE LA UVA DE HORTALEZA




SUPERFICIES CONSTRUIDAS

que no varían con cualquier otra posible distribución

SALVACIÓN, REORDENACIÓN Y AMPLIACIÓN DE LA UVA DE HORTALEZA


SUP. CONSTRUIDA VIVIENDAS : 486,48 M².
 SUP. CONSTRUIDA CIRCULACIONES : 270,41 M².
 50% SUP. CONSTRUIDA TERRAZAS : 159,56 M².
SUP. CONSTRUIDA TOTAL EN PLANTA : 916,45 M².
SUP. UTIL TOTAL (100% FORJADOS) : 1.221,60 M².

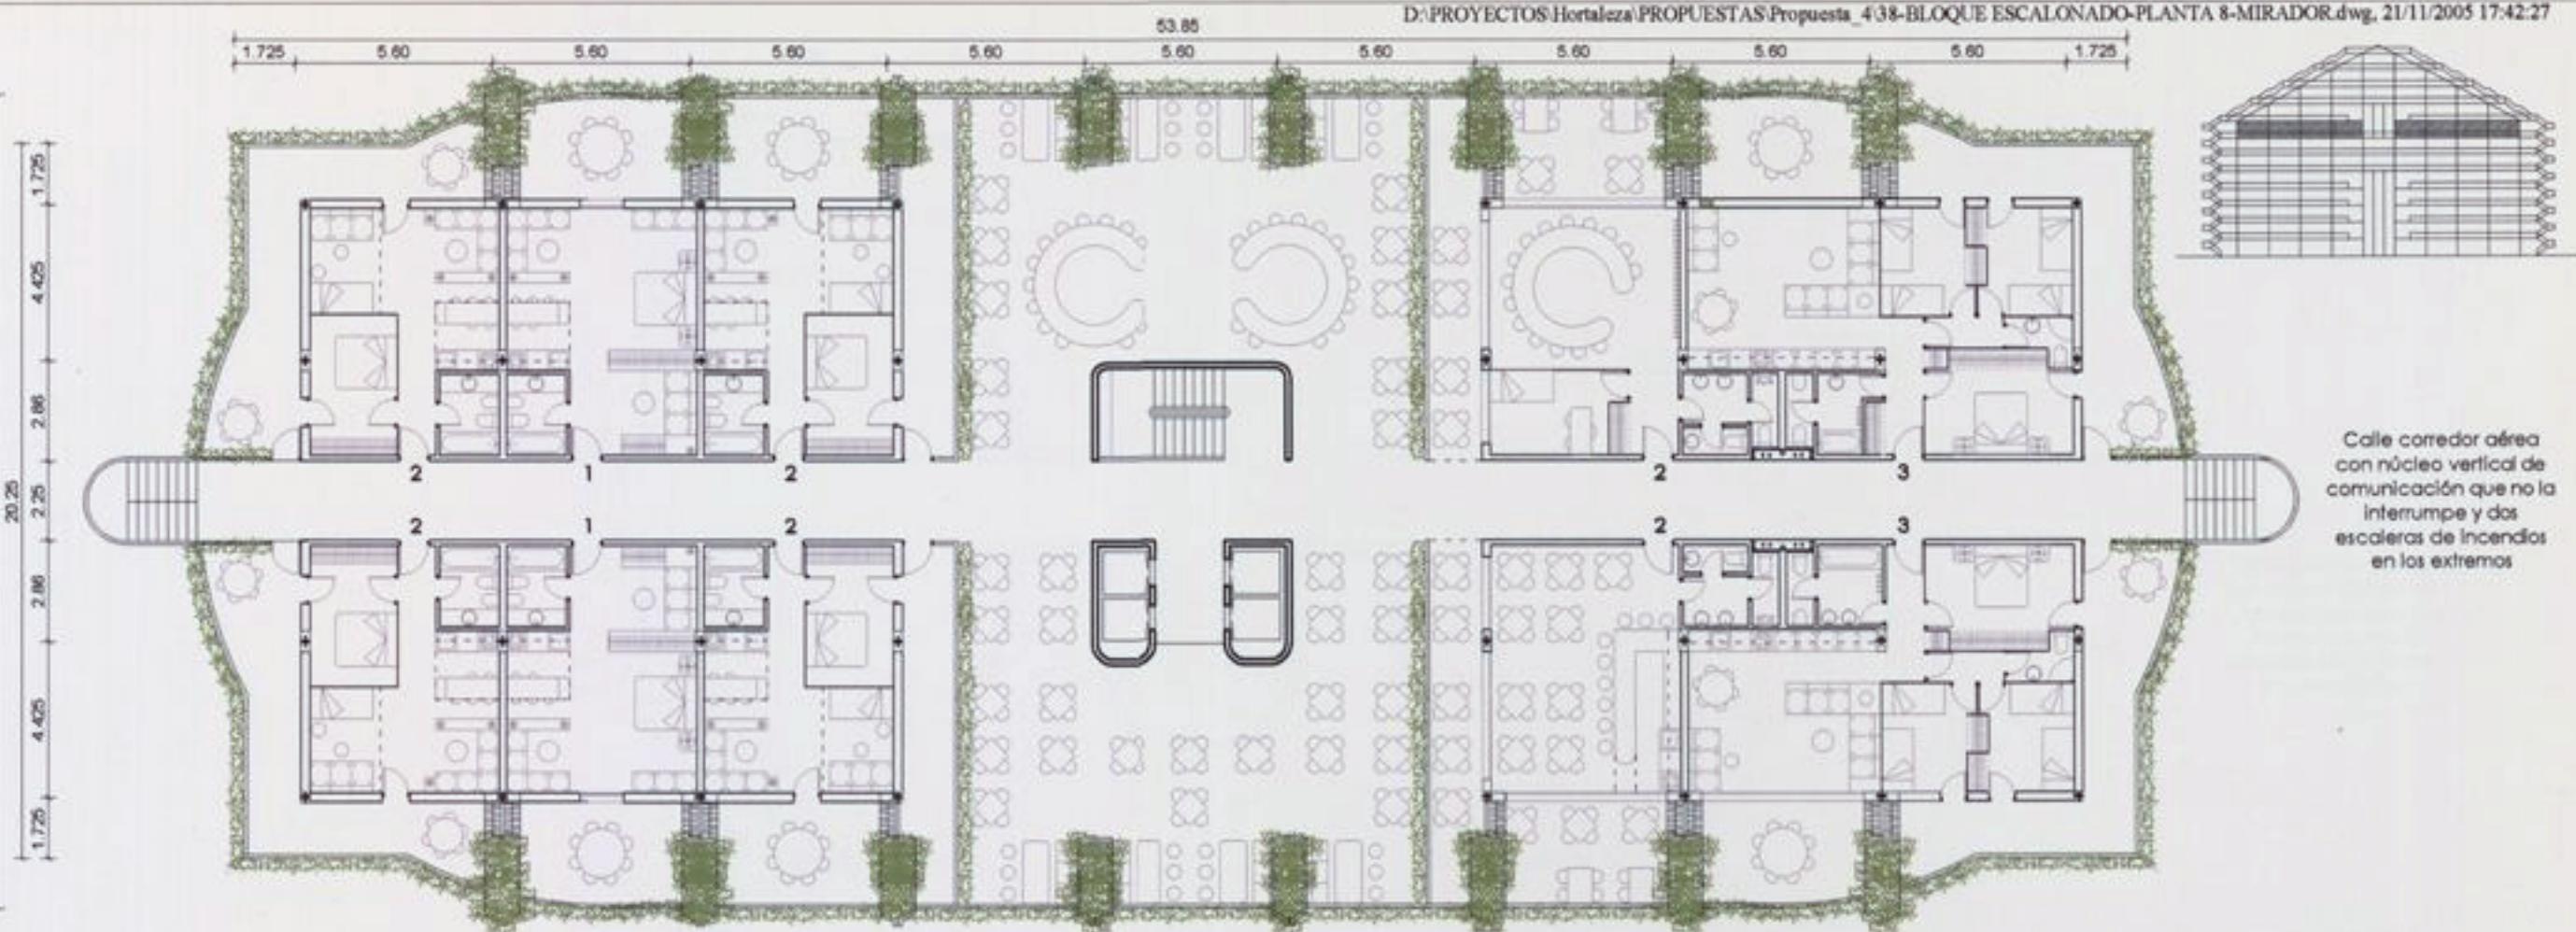

2 viv. de esquina de 2D
 $1/2 \times 29,11 = 14,56$ en Terraza
 19,01
 11,41
 7,31
 4,63
 42,36 sin Terraza



2 viv. central de 1D
 $1/2 \times 16,78 = 8,39$ en Terraza
 36,81
 4,63
 14,12
 2
 2
 1
 1
 38,36
 2
 2
 41,44 sin Terraza

2 viv. central de 2D 6 LOCALES
 $1/2 \times 33,88 = 16,94$ en Terraza
 36,81
 4,63
 41,44 sin Terraza

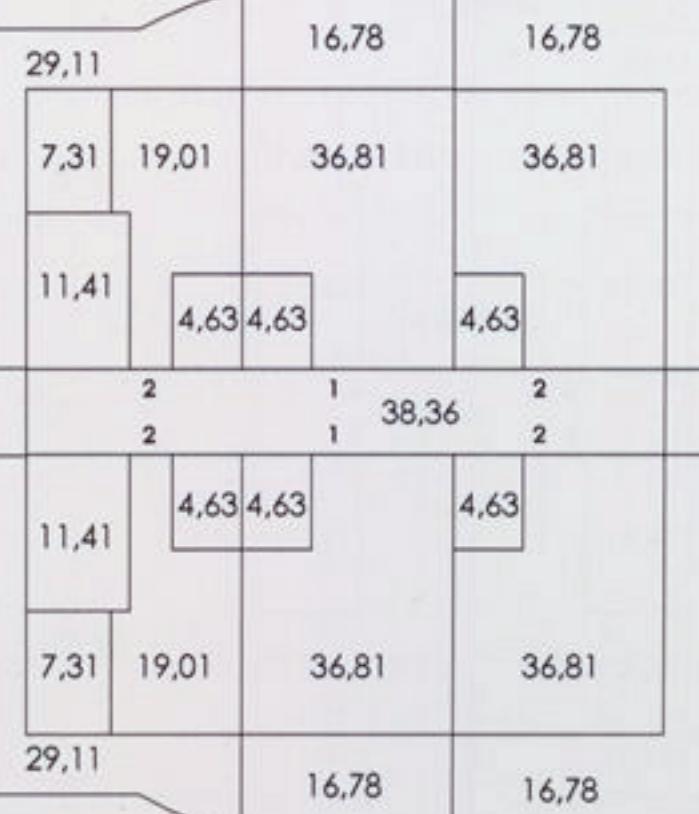

47,62

263,90

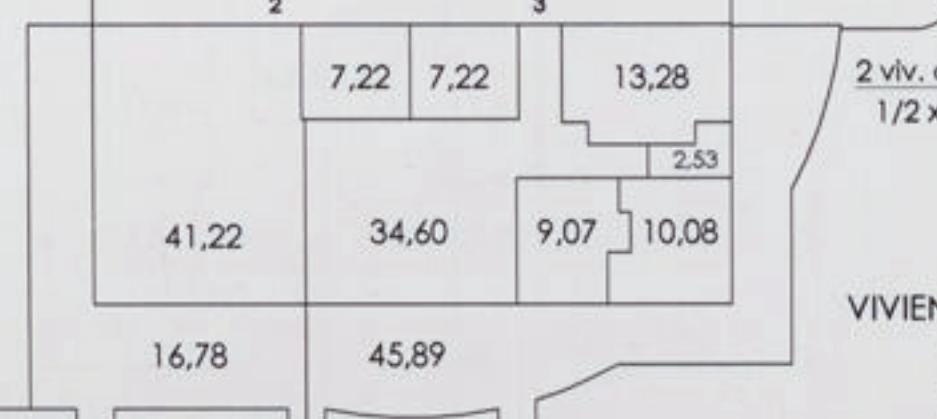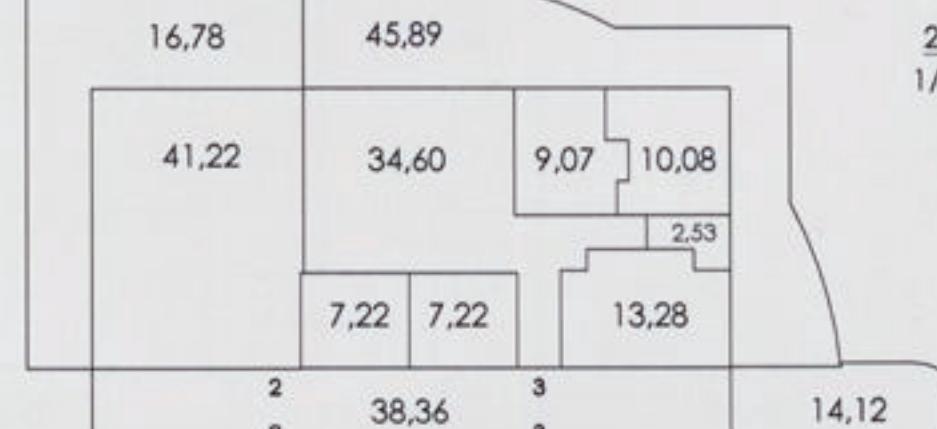

2 viv. de esquina de 3D
 $1/2 \times 45,89 = 22,95$ en Terraza
 34,60
 13,28
 10,08
 9,07
 7,22
 2,53
 76,78 sin Terraza

2 viv. central de 2D 6 LOCALES
 $1/2 \times 33,88 = 16,94$ en Terraza
 41,22
 41,22 sin Terraza

VIVIENDAS POR PLANTA
 de 3D -- 2
 de 2D -- 6
 de 1D -- 2

TOTAL 10



38

SUPERFICIES CONSTRUIDAS

que no varían con cualquier otra posible distribución.

SALVACIÓN, REORDENACIÓN Y AMPLIACIÓN DE LA UVA DE HORTALEZA


SUP. CONSTRUIDA VIVIENDAS : 338,88 M².
 SUP. CONSTRUIDA CIRCULACIONES : 138,28 M².
 50% SUP. CONSTRUIDA TERRAZAS : 131,60 M².
 SUP. CONSTRUIDA TOTAL EN PLANTA : 608,76 M².
 SUP. UTIL TOTAL (100% FORJADOS) : 981,58 M².

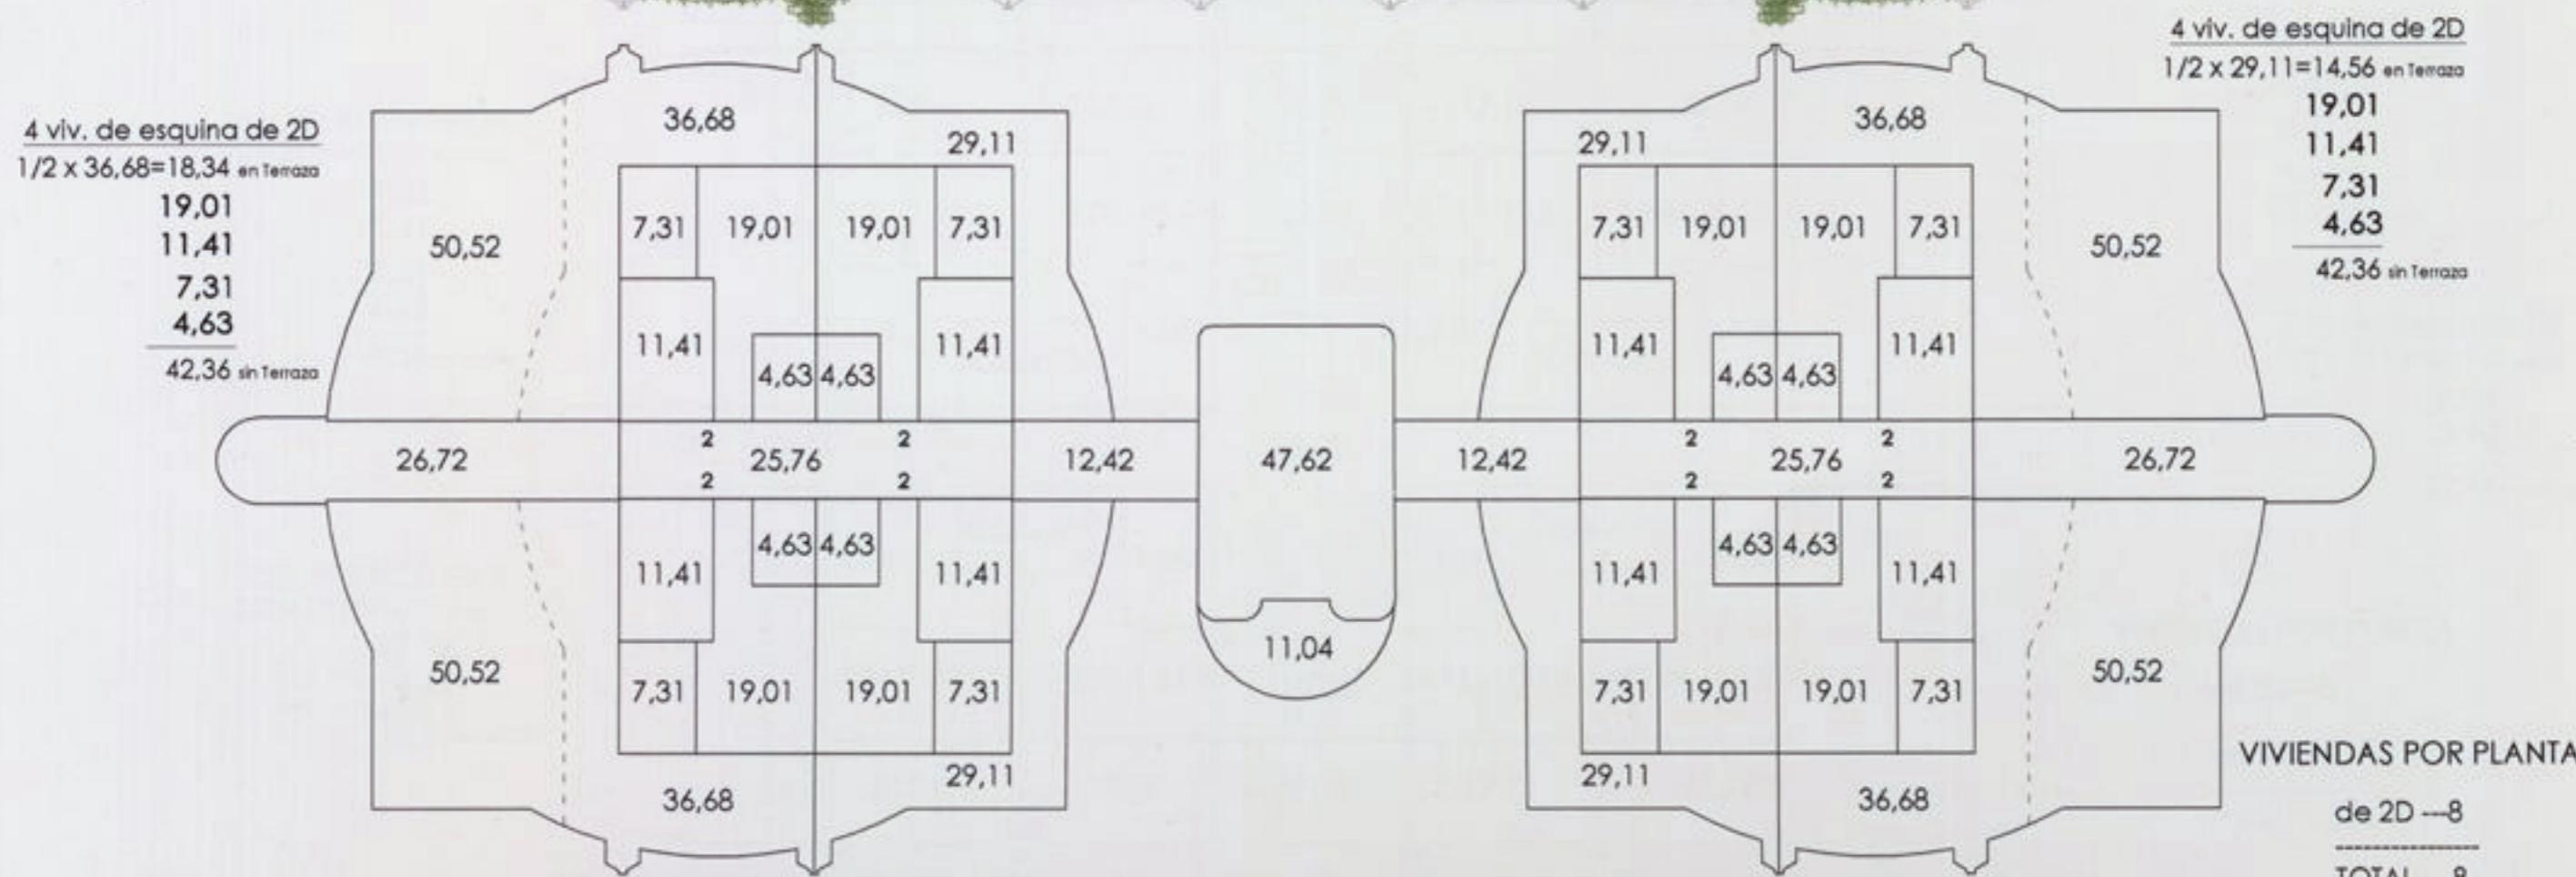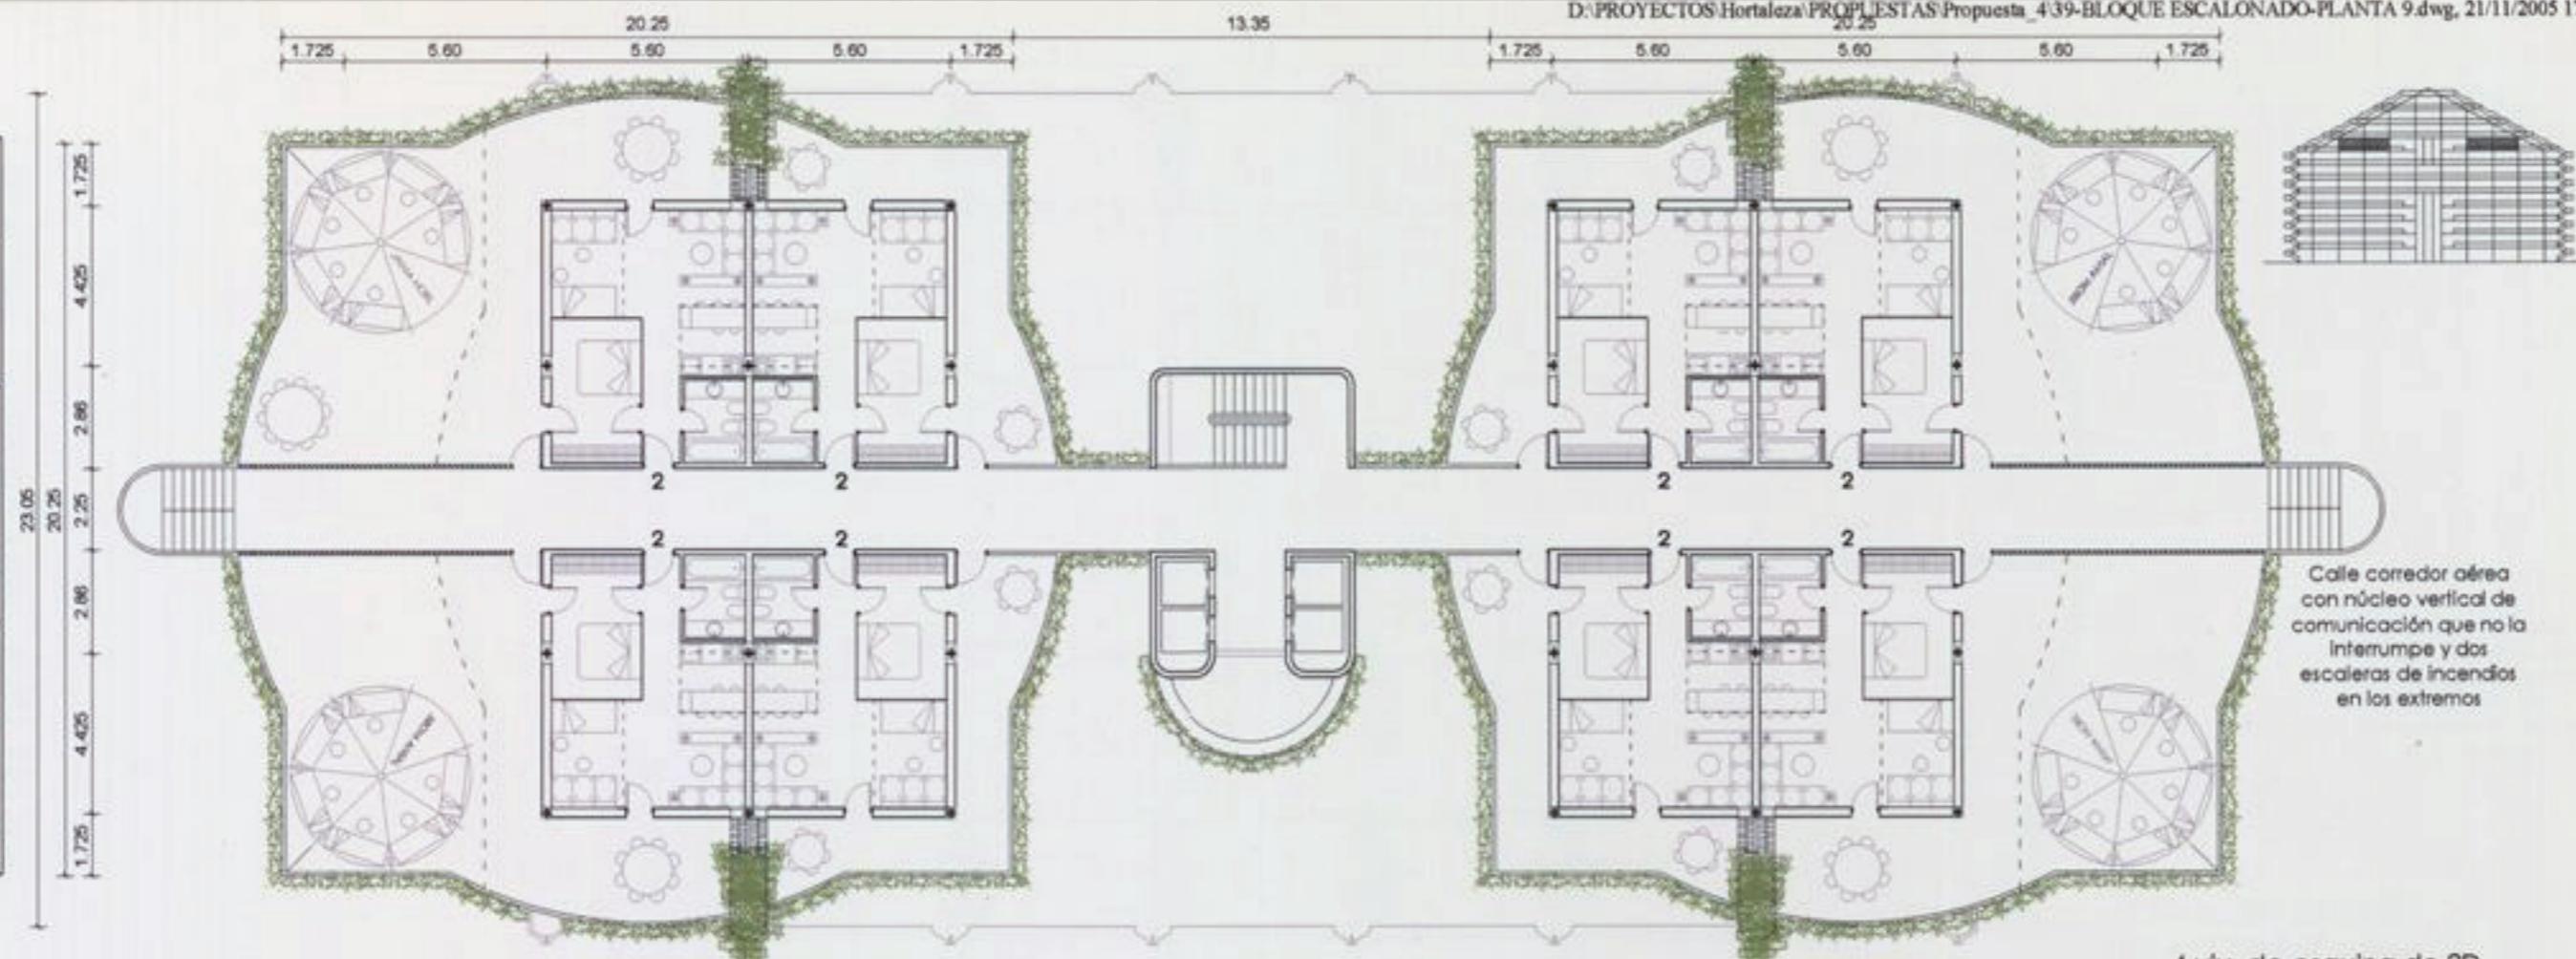

SUPERFICIES CONSTRUIDAS QUE NO VARÍAN CON CUALQUIER OTRA DISTRIBUCIÓN

SALVACIÓN, REORDENACIÓN Y AMPLIACIÓN DE LA UVA DE HORTALEZA


SUP. CONSTRUIDA VIVIENDAS : 383,59 M².
SUP. CONSTRUIDA CIRCULACIONES : 117,75 M².
50% SUP. CONSTRUIDA TERRAZAS : 126,50 M².
SUP. CONSTRUIDA TOTAL EN PLANTA : 627,84 M².
SUP. UTIL TOTAL (100% FORJADOS) : 1.000,93 M².

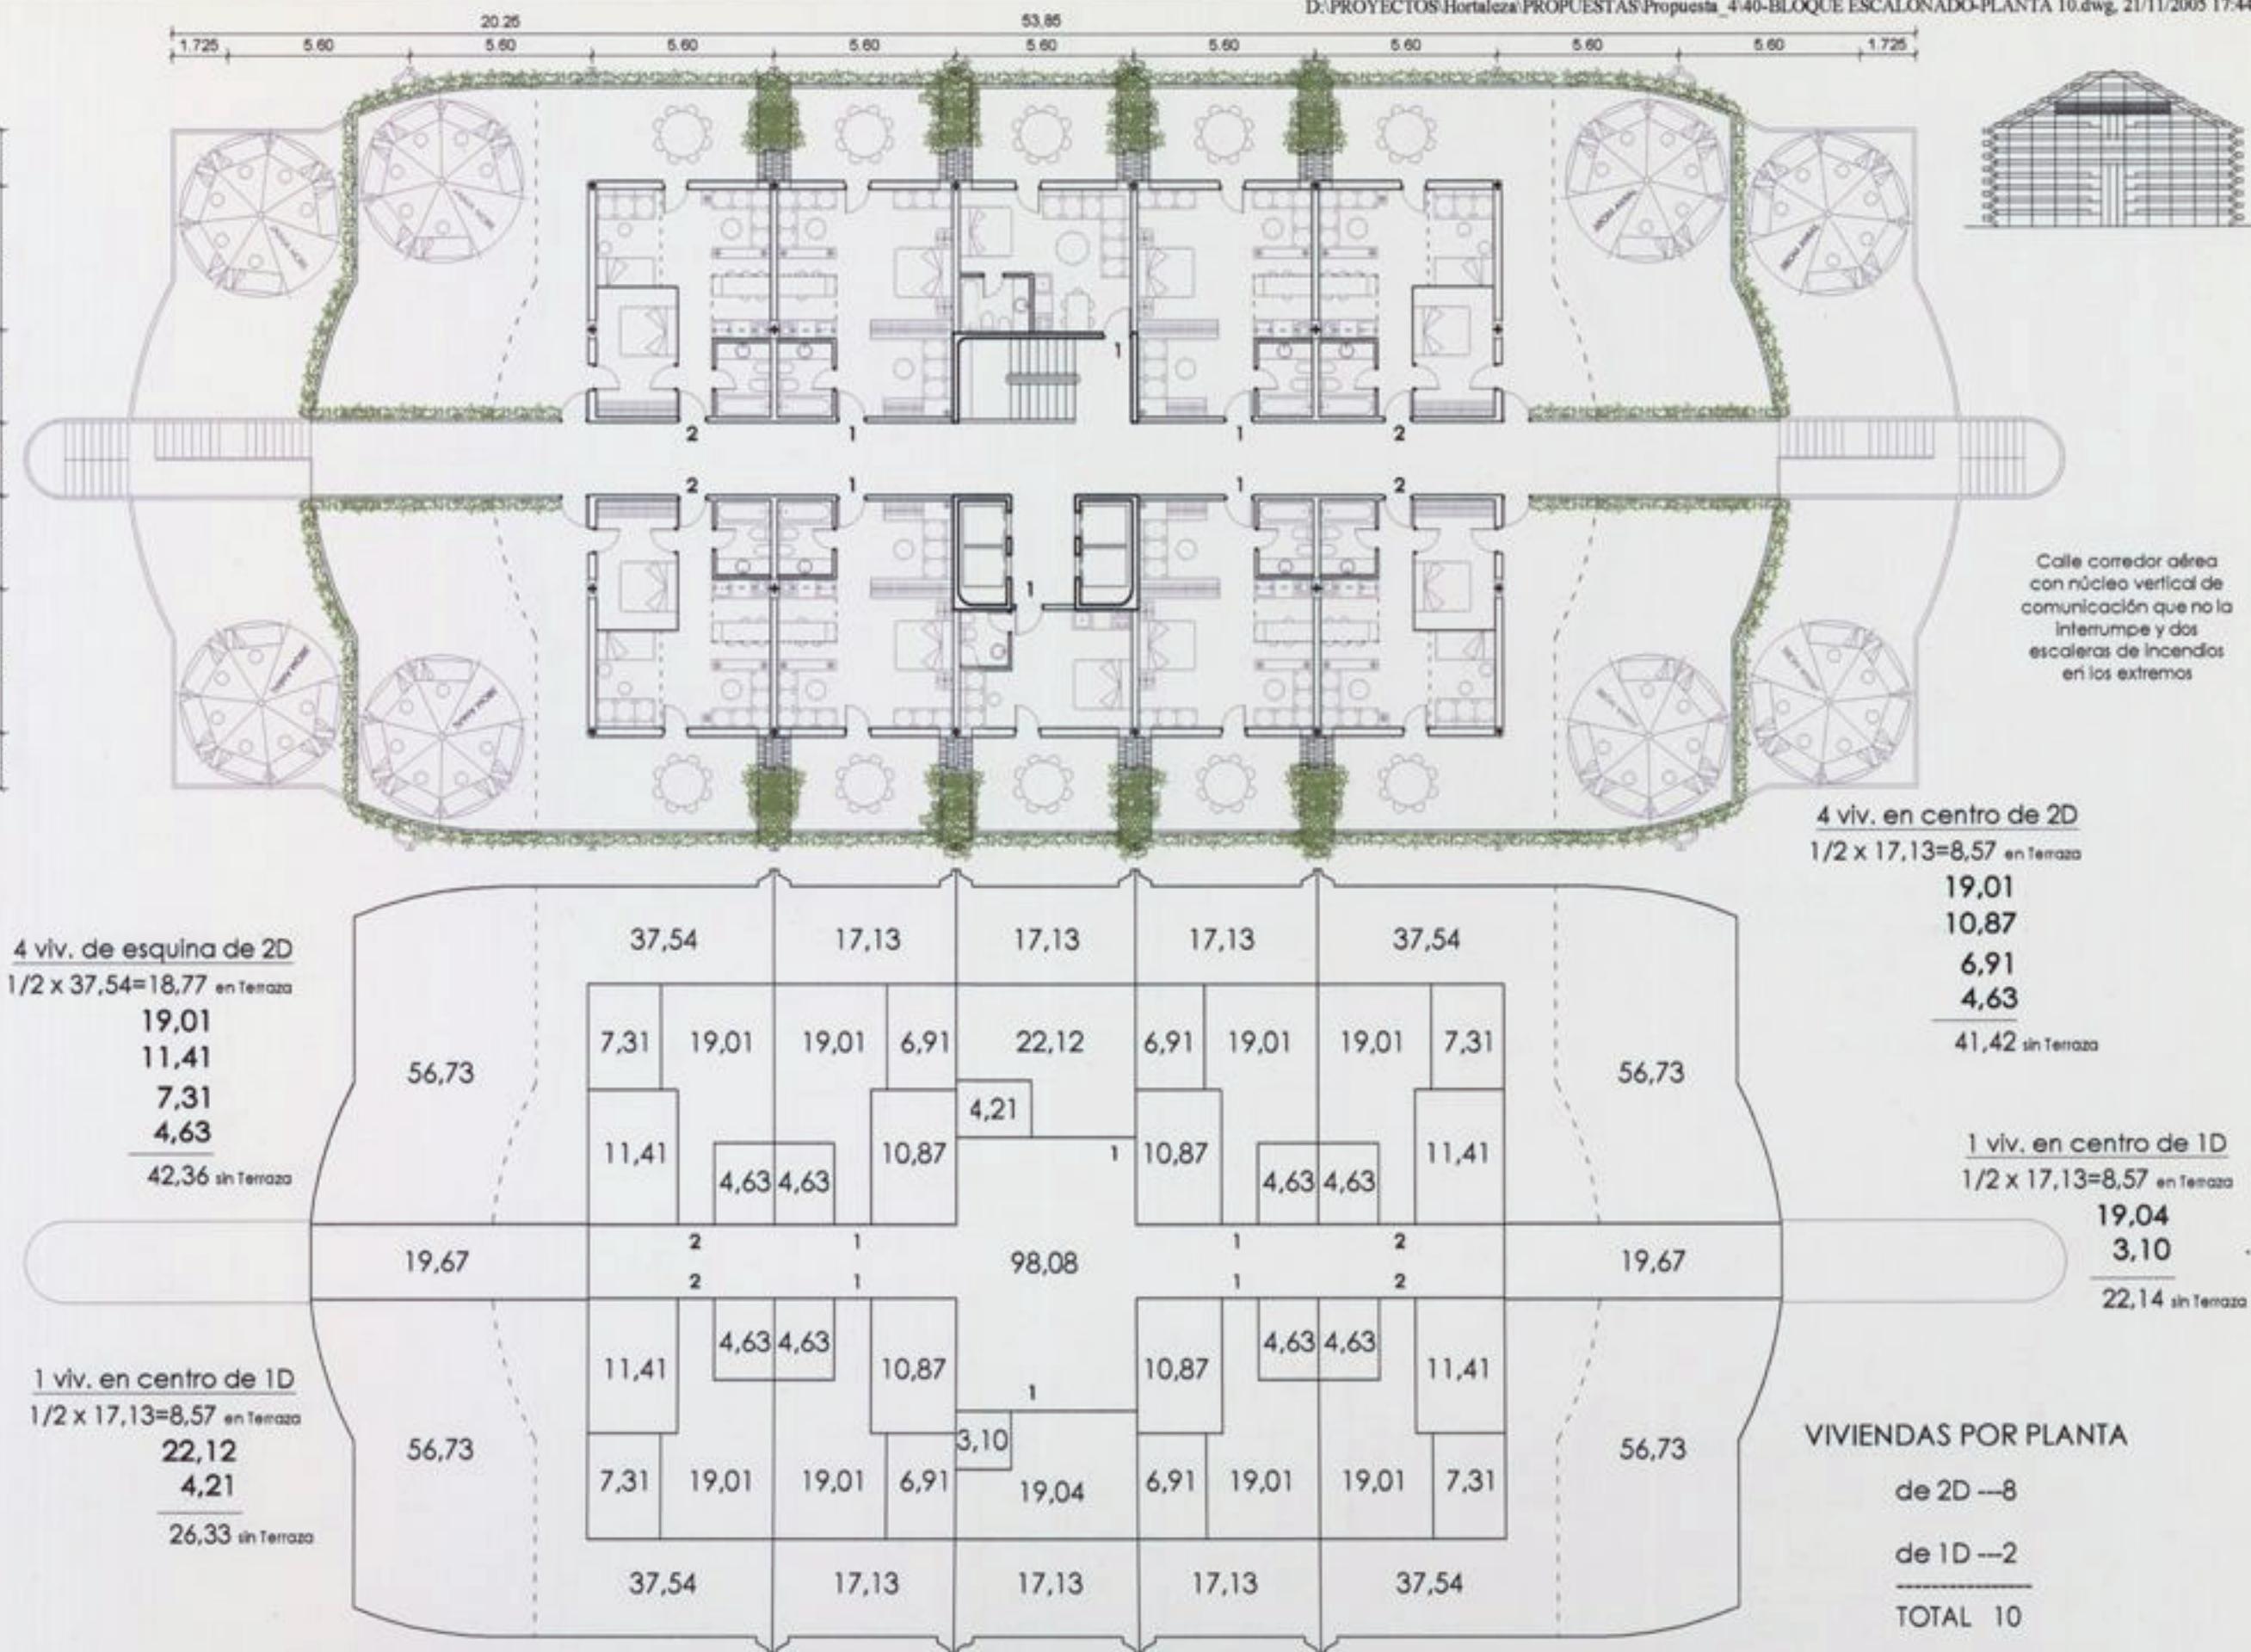

SUPERFICIES CONSTRUIDAS QUE NO VARÍAN CON CUALQUIER OTRA DISTRIBUCIÓN

SALVACIÓN, REORDENACIÓN Y AMPLIACIÓN DE LA UVA DE HORTALEZA

SUP. CONSTRUIDA VIVIENDAS : 217,91 M²
 SUP. CONSTRUIDA CIRCULACIONES : 92,53 M²
 50% SUP. CONSTRUIDA TERRAZAS : 92,22 M²
 SUP. CONSTRUIDA TOTAL EN PLANTA : 402,66 M²
 SUP. UTIL TOTAL (100% FORJADOS) : 746,95 M²

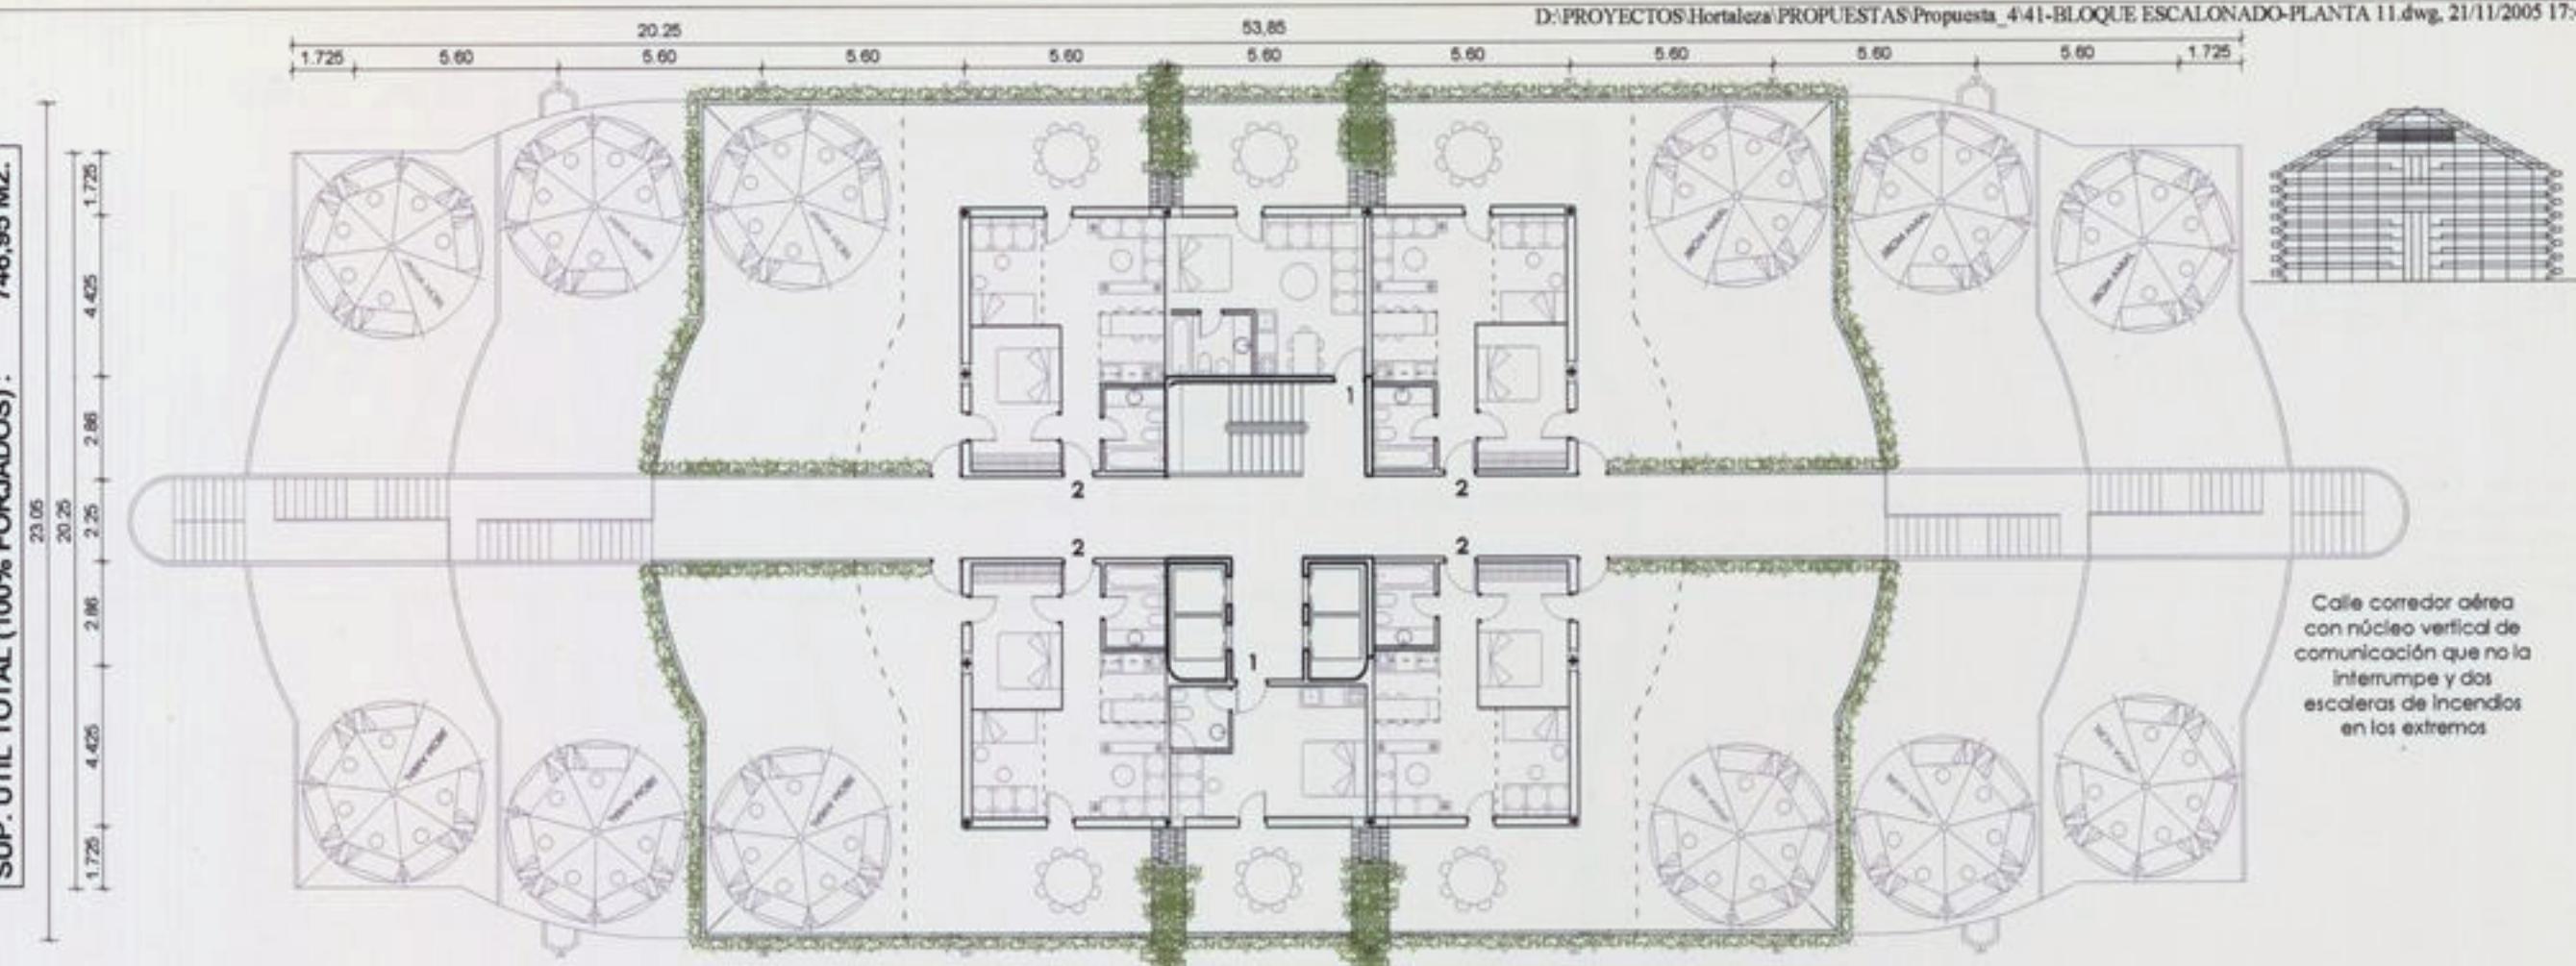


4 viv. de esquina de 2D
 $1/2 \times 37,54 = 18,77$ en Terraza
 19,01
 11,41
 7,31
 4,63

 42,36 sin Terraza

1 viv. en centro de 1D
 $1/2 \times 17,13 = 8,57$ en Terraza
 19,04
 3,10

 22,14 sin Terraza

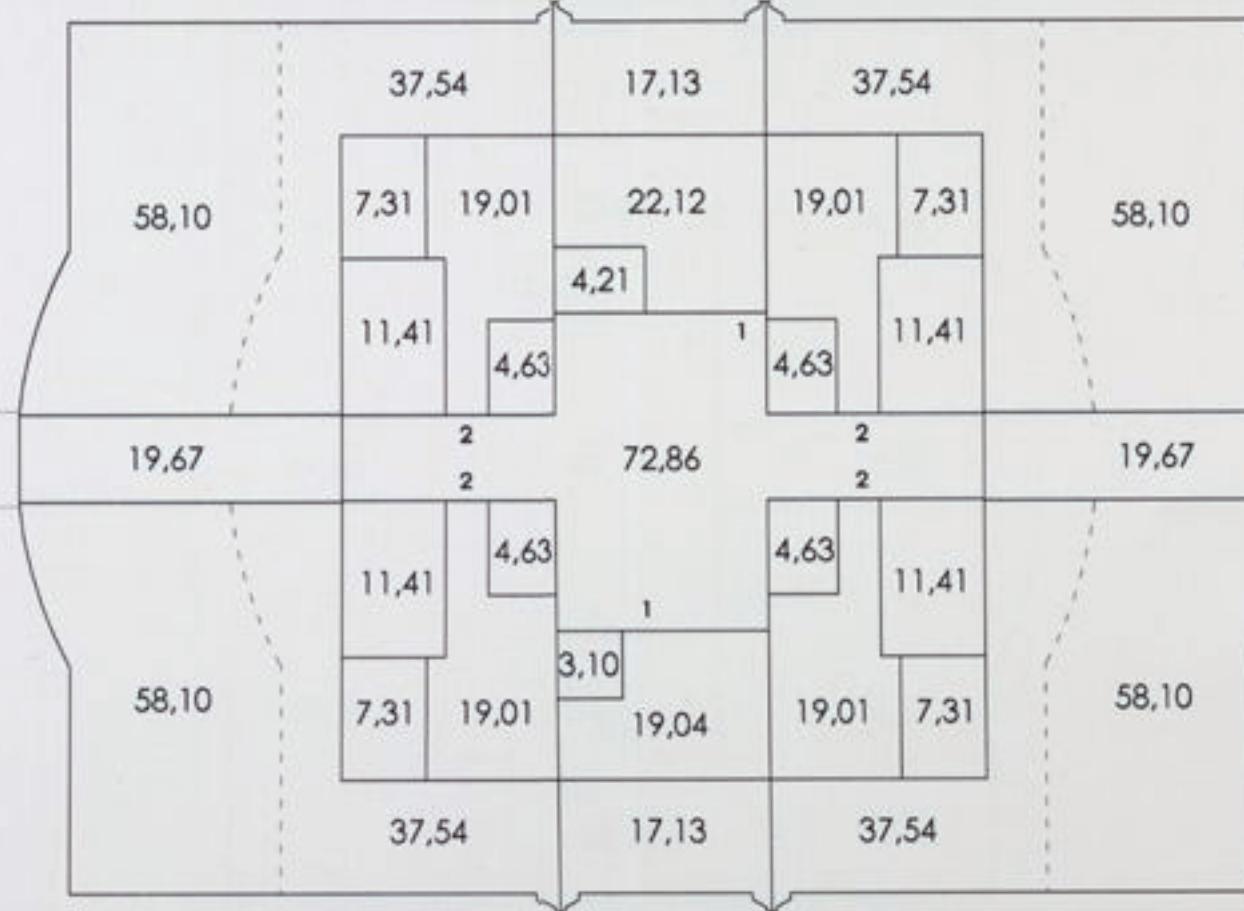

1 viv. en centro de 1D
 $1/2 \times 17,13 = 8,57$ en Terraza
 22,12
 4,21

 26,33 sin Terraza


VIVIENDAS POR PLANTA
 de 2D --4
 de 1D --2

 TOTAL 6

SUPERFICIES CONSTRUIDAS QUIE NO VARÍAN CON CUALQUIER OTRA DISTRIBUCIÓN


SALVACIÓN, REORDENACIÓN Y AMPLIACIÓN DE LA UVA DE HORTALEZA


SUP. CONSTRUIDA VIVIENDAS : 50,63 M²
 SUP. CONSTRUIDA CIRCULACIONES : 68,39 M².
 50% SUP. CONSTRUIDA TERRAZAS : 58,14 M².
 SUP. CONSTRUIDA TOTAL EN PLANTA : 177,16 M².
 SUP. UTIL TOTAL (100% FORJADOS) : 487,51 M².

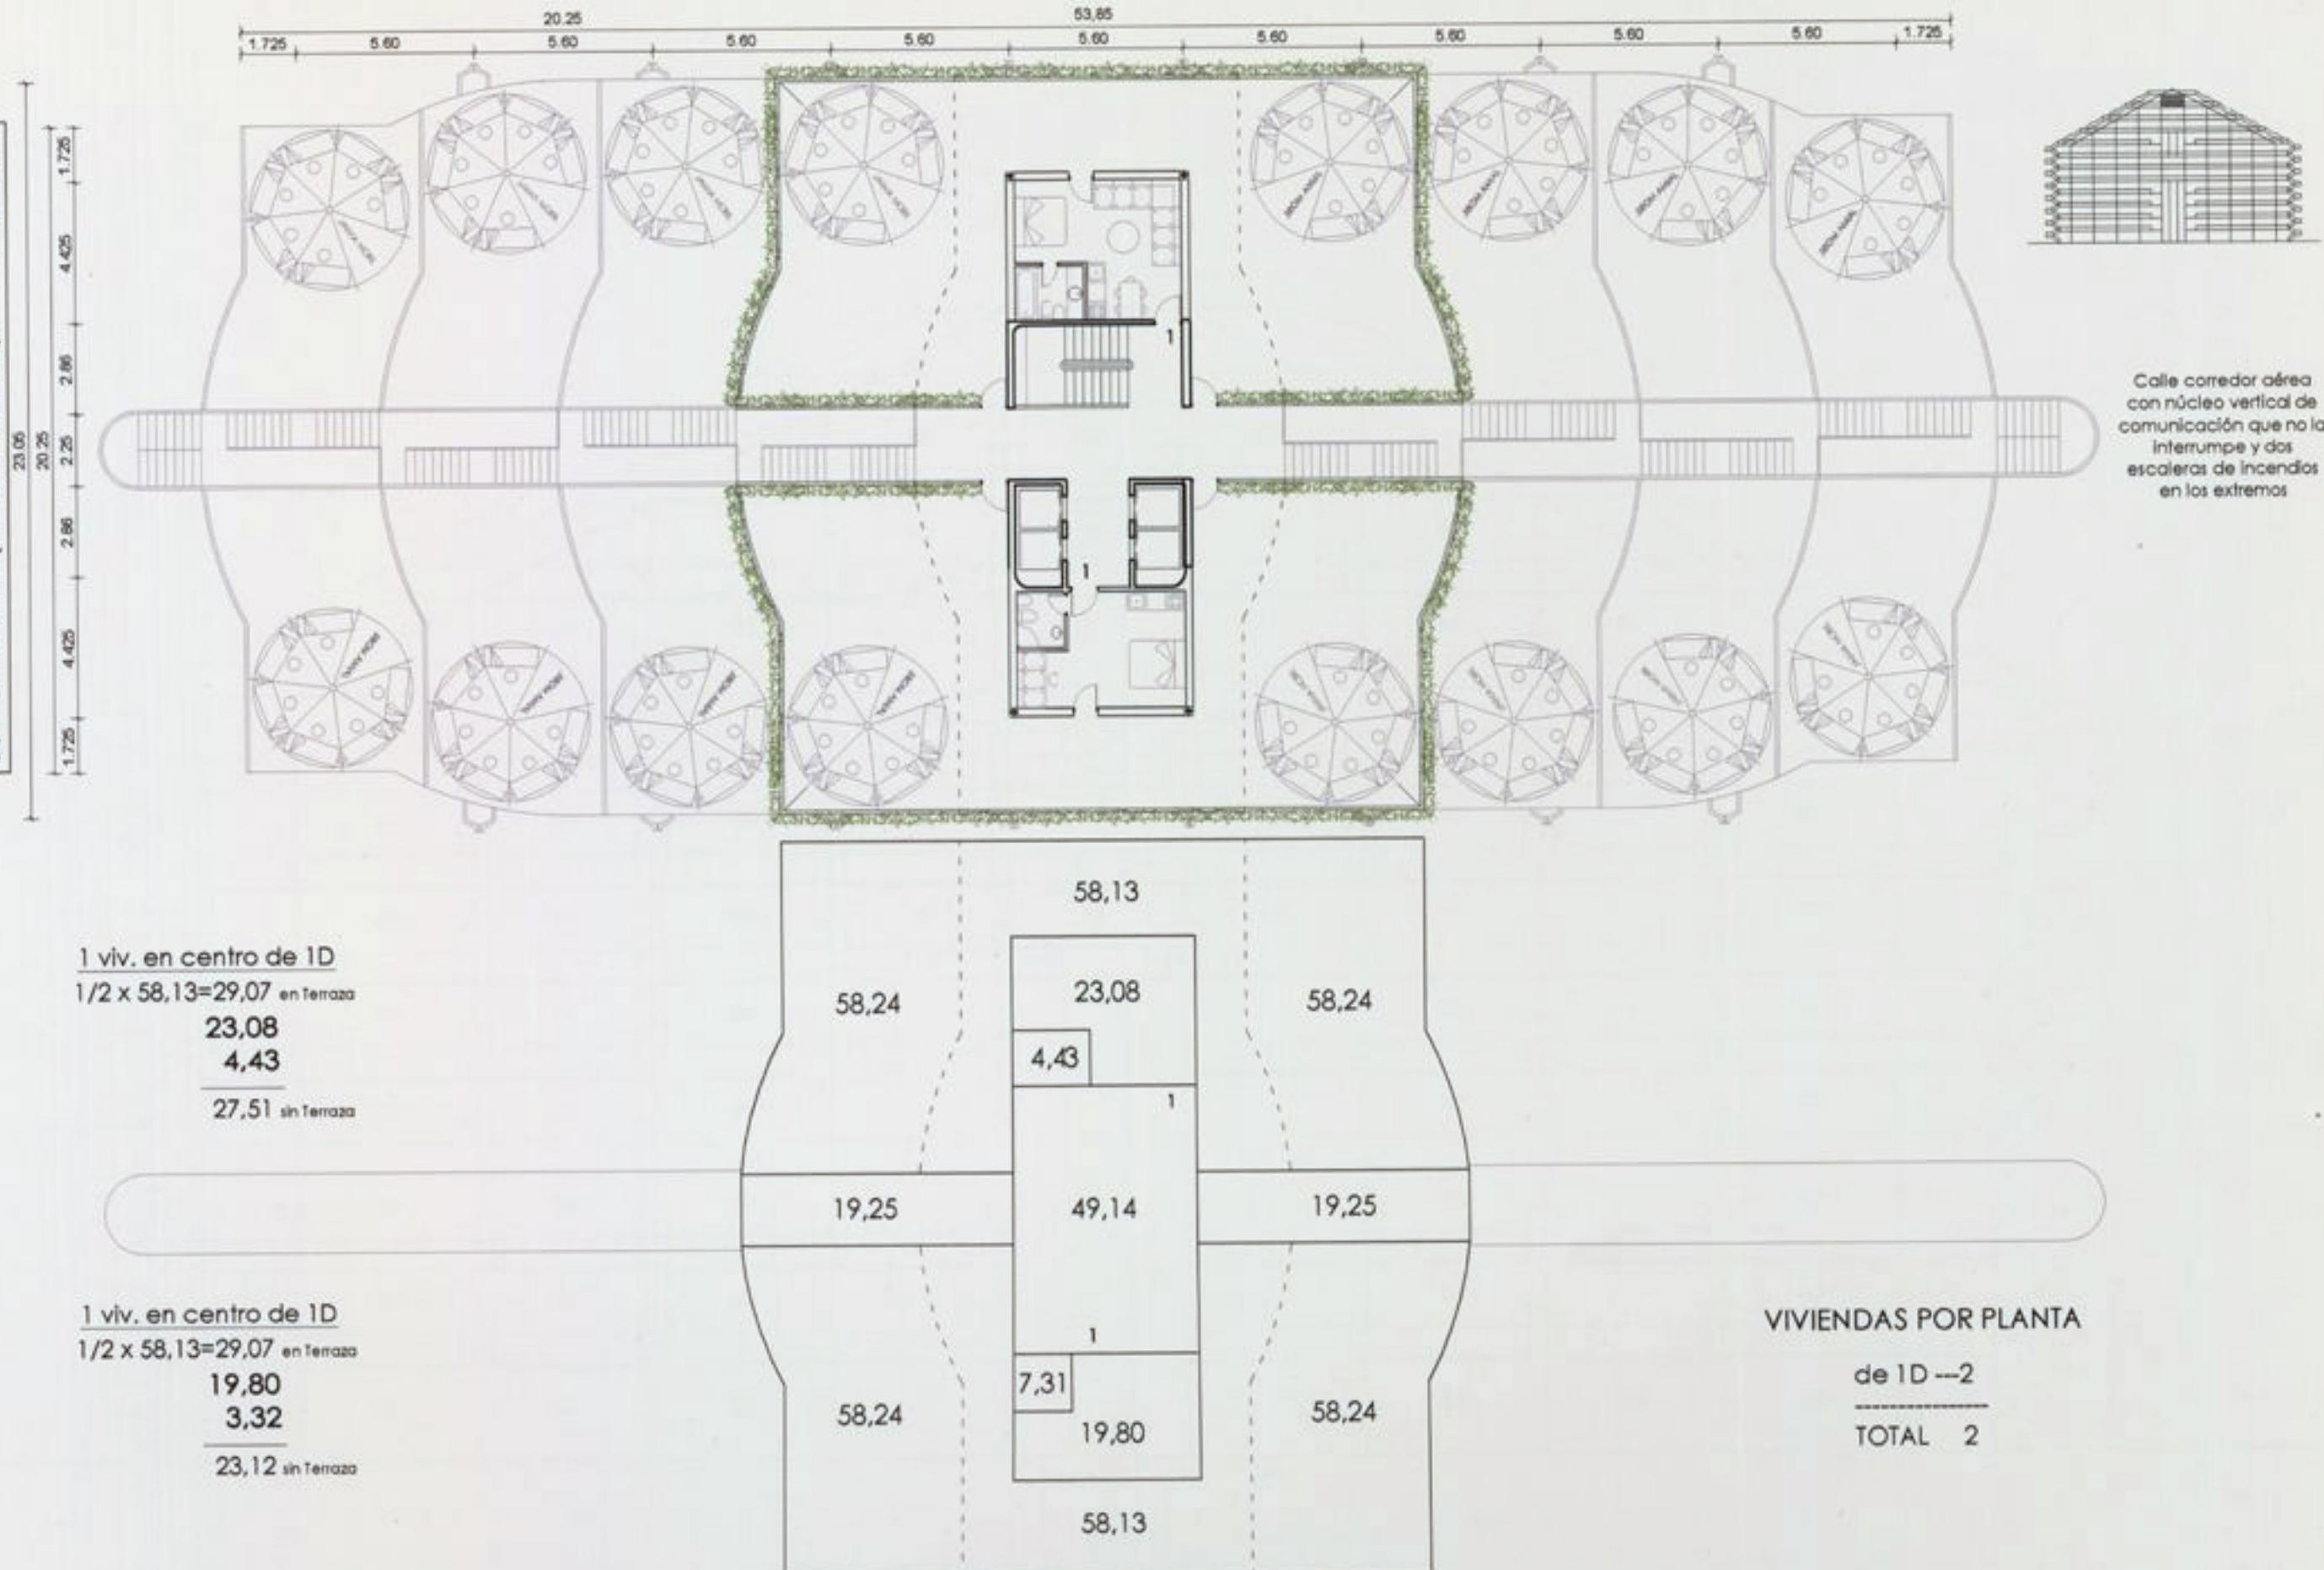

SUPERFICIES CONSTRUIDAS QUE NO VARÍAN CON CUALQUIER OTRA DISTRIBUCIÓN

SALVACIÓN, REORDENACIÓN Y AMPLIACIÓN DE LA UVA DE HORTALEZA

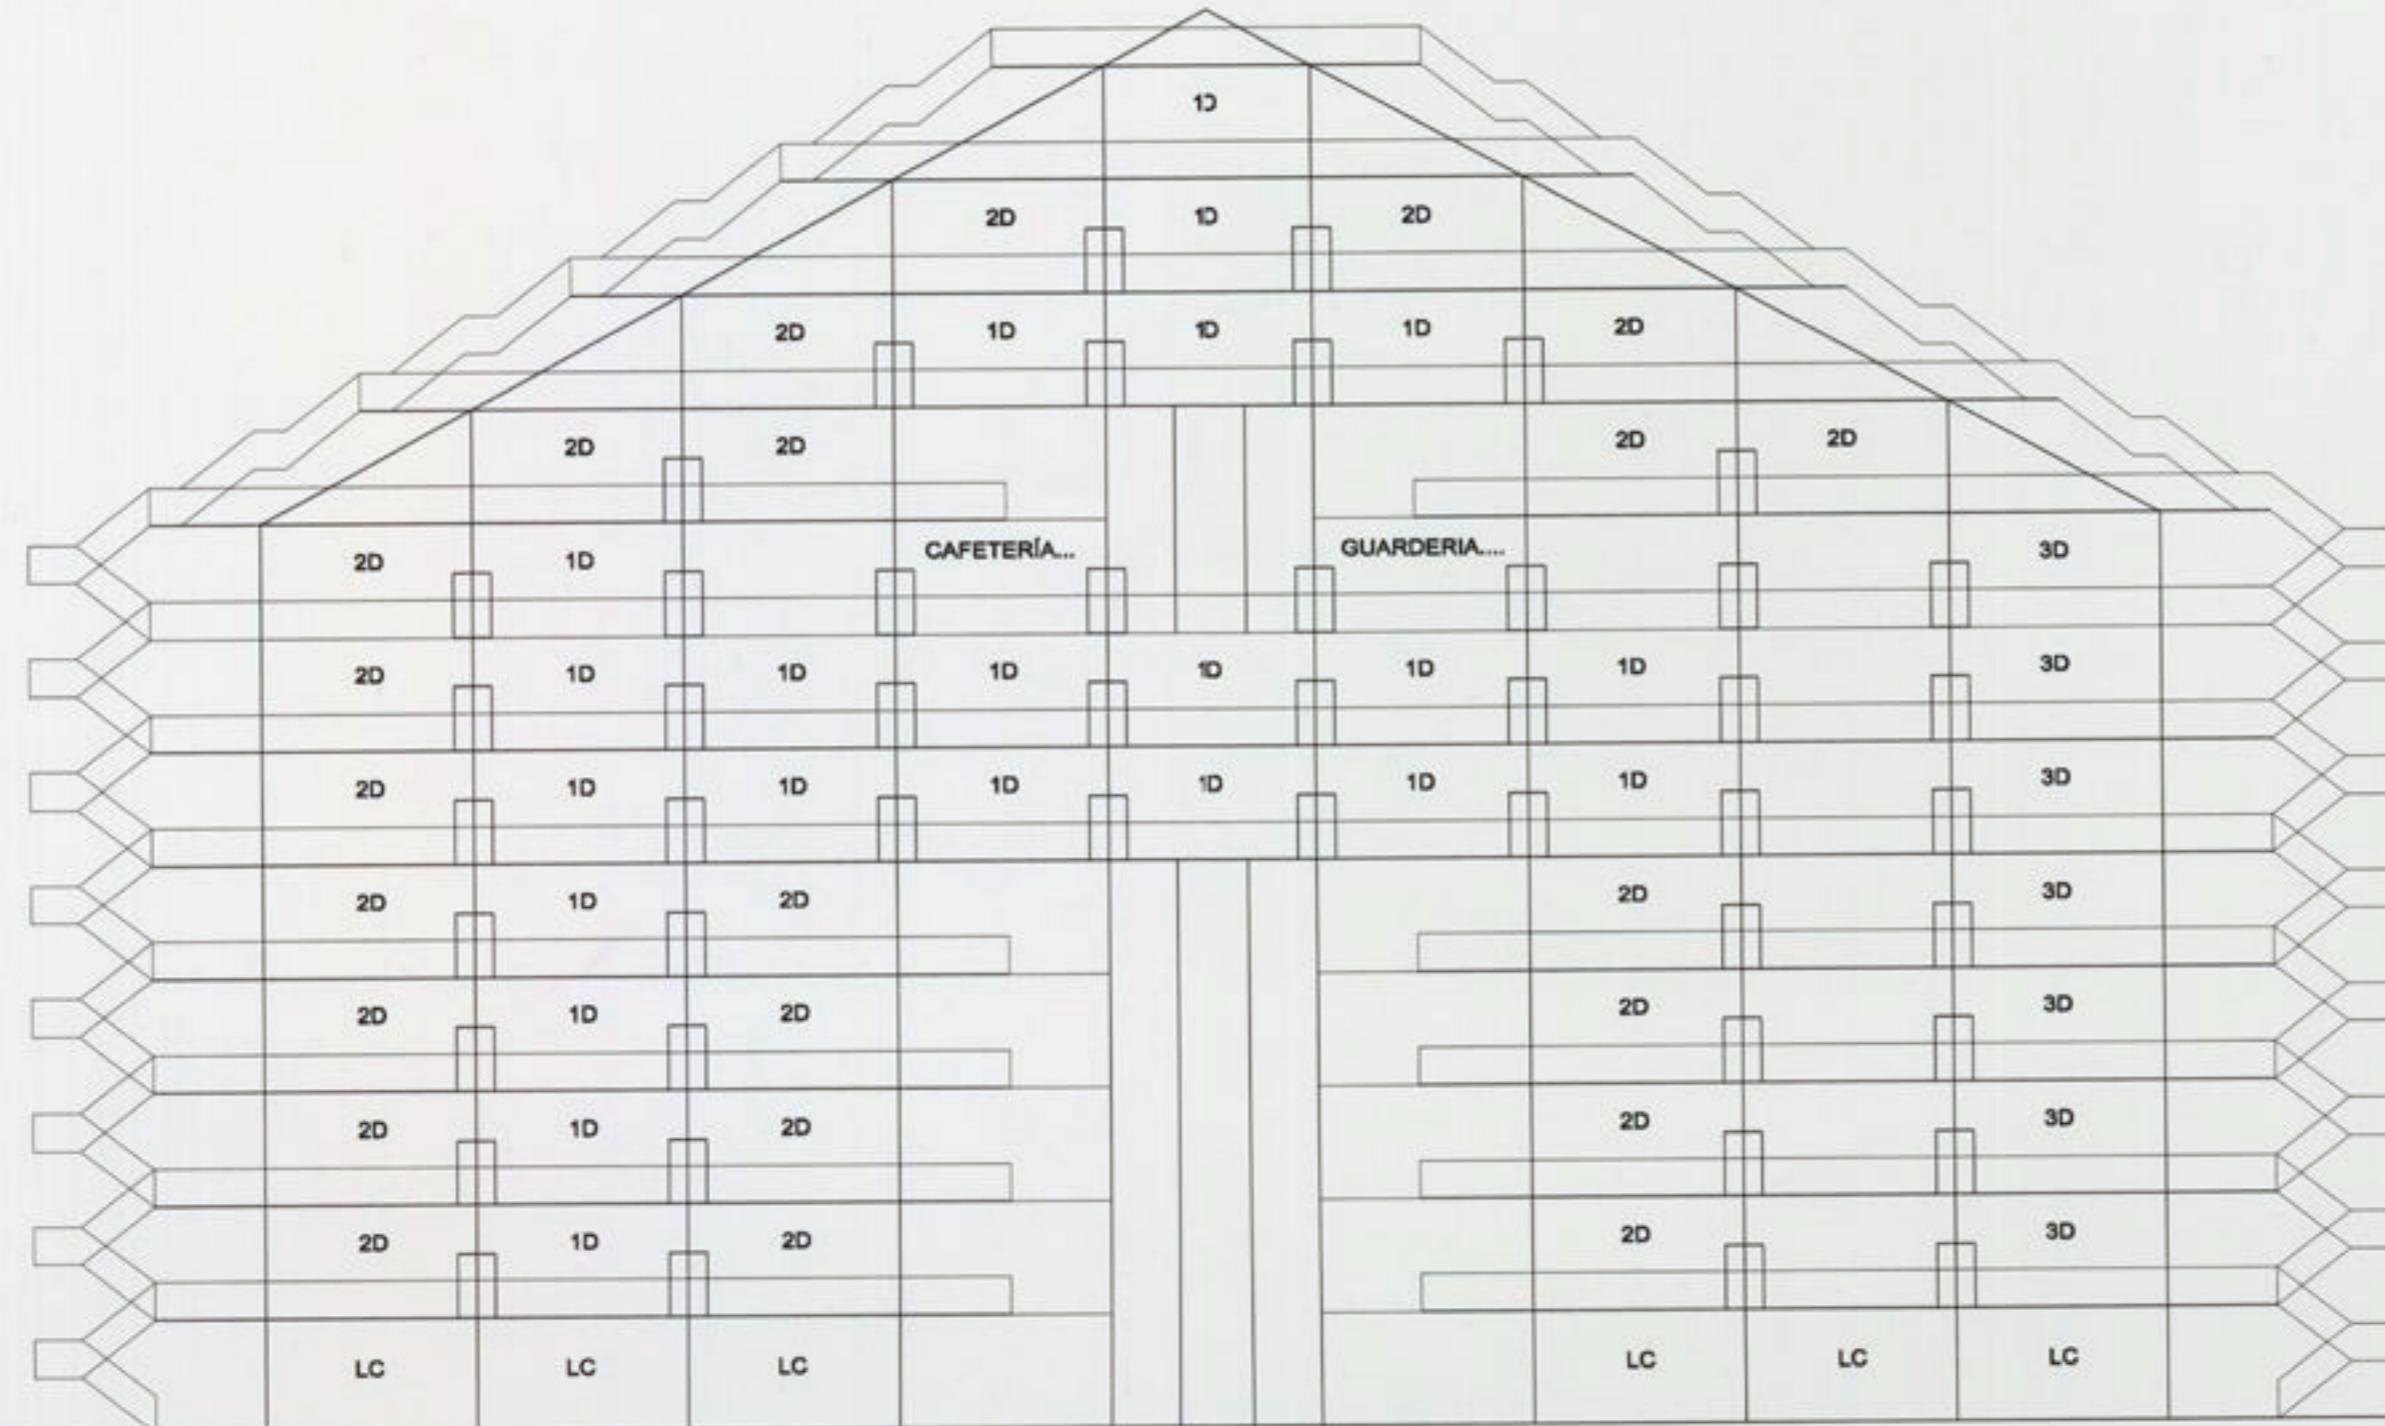

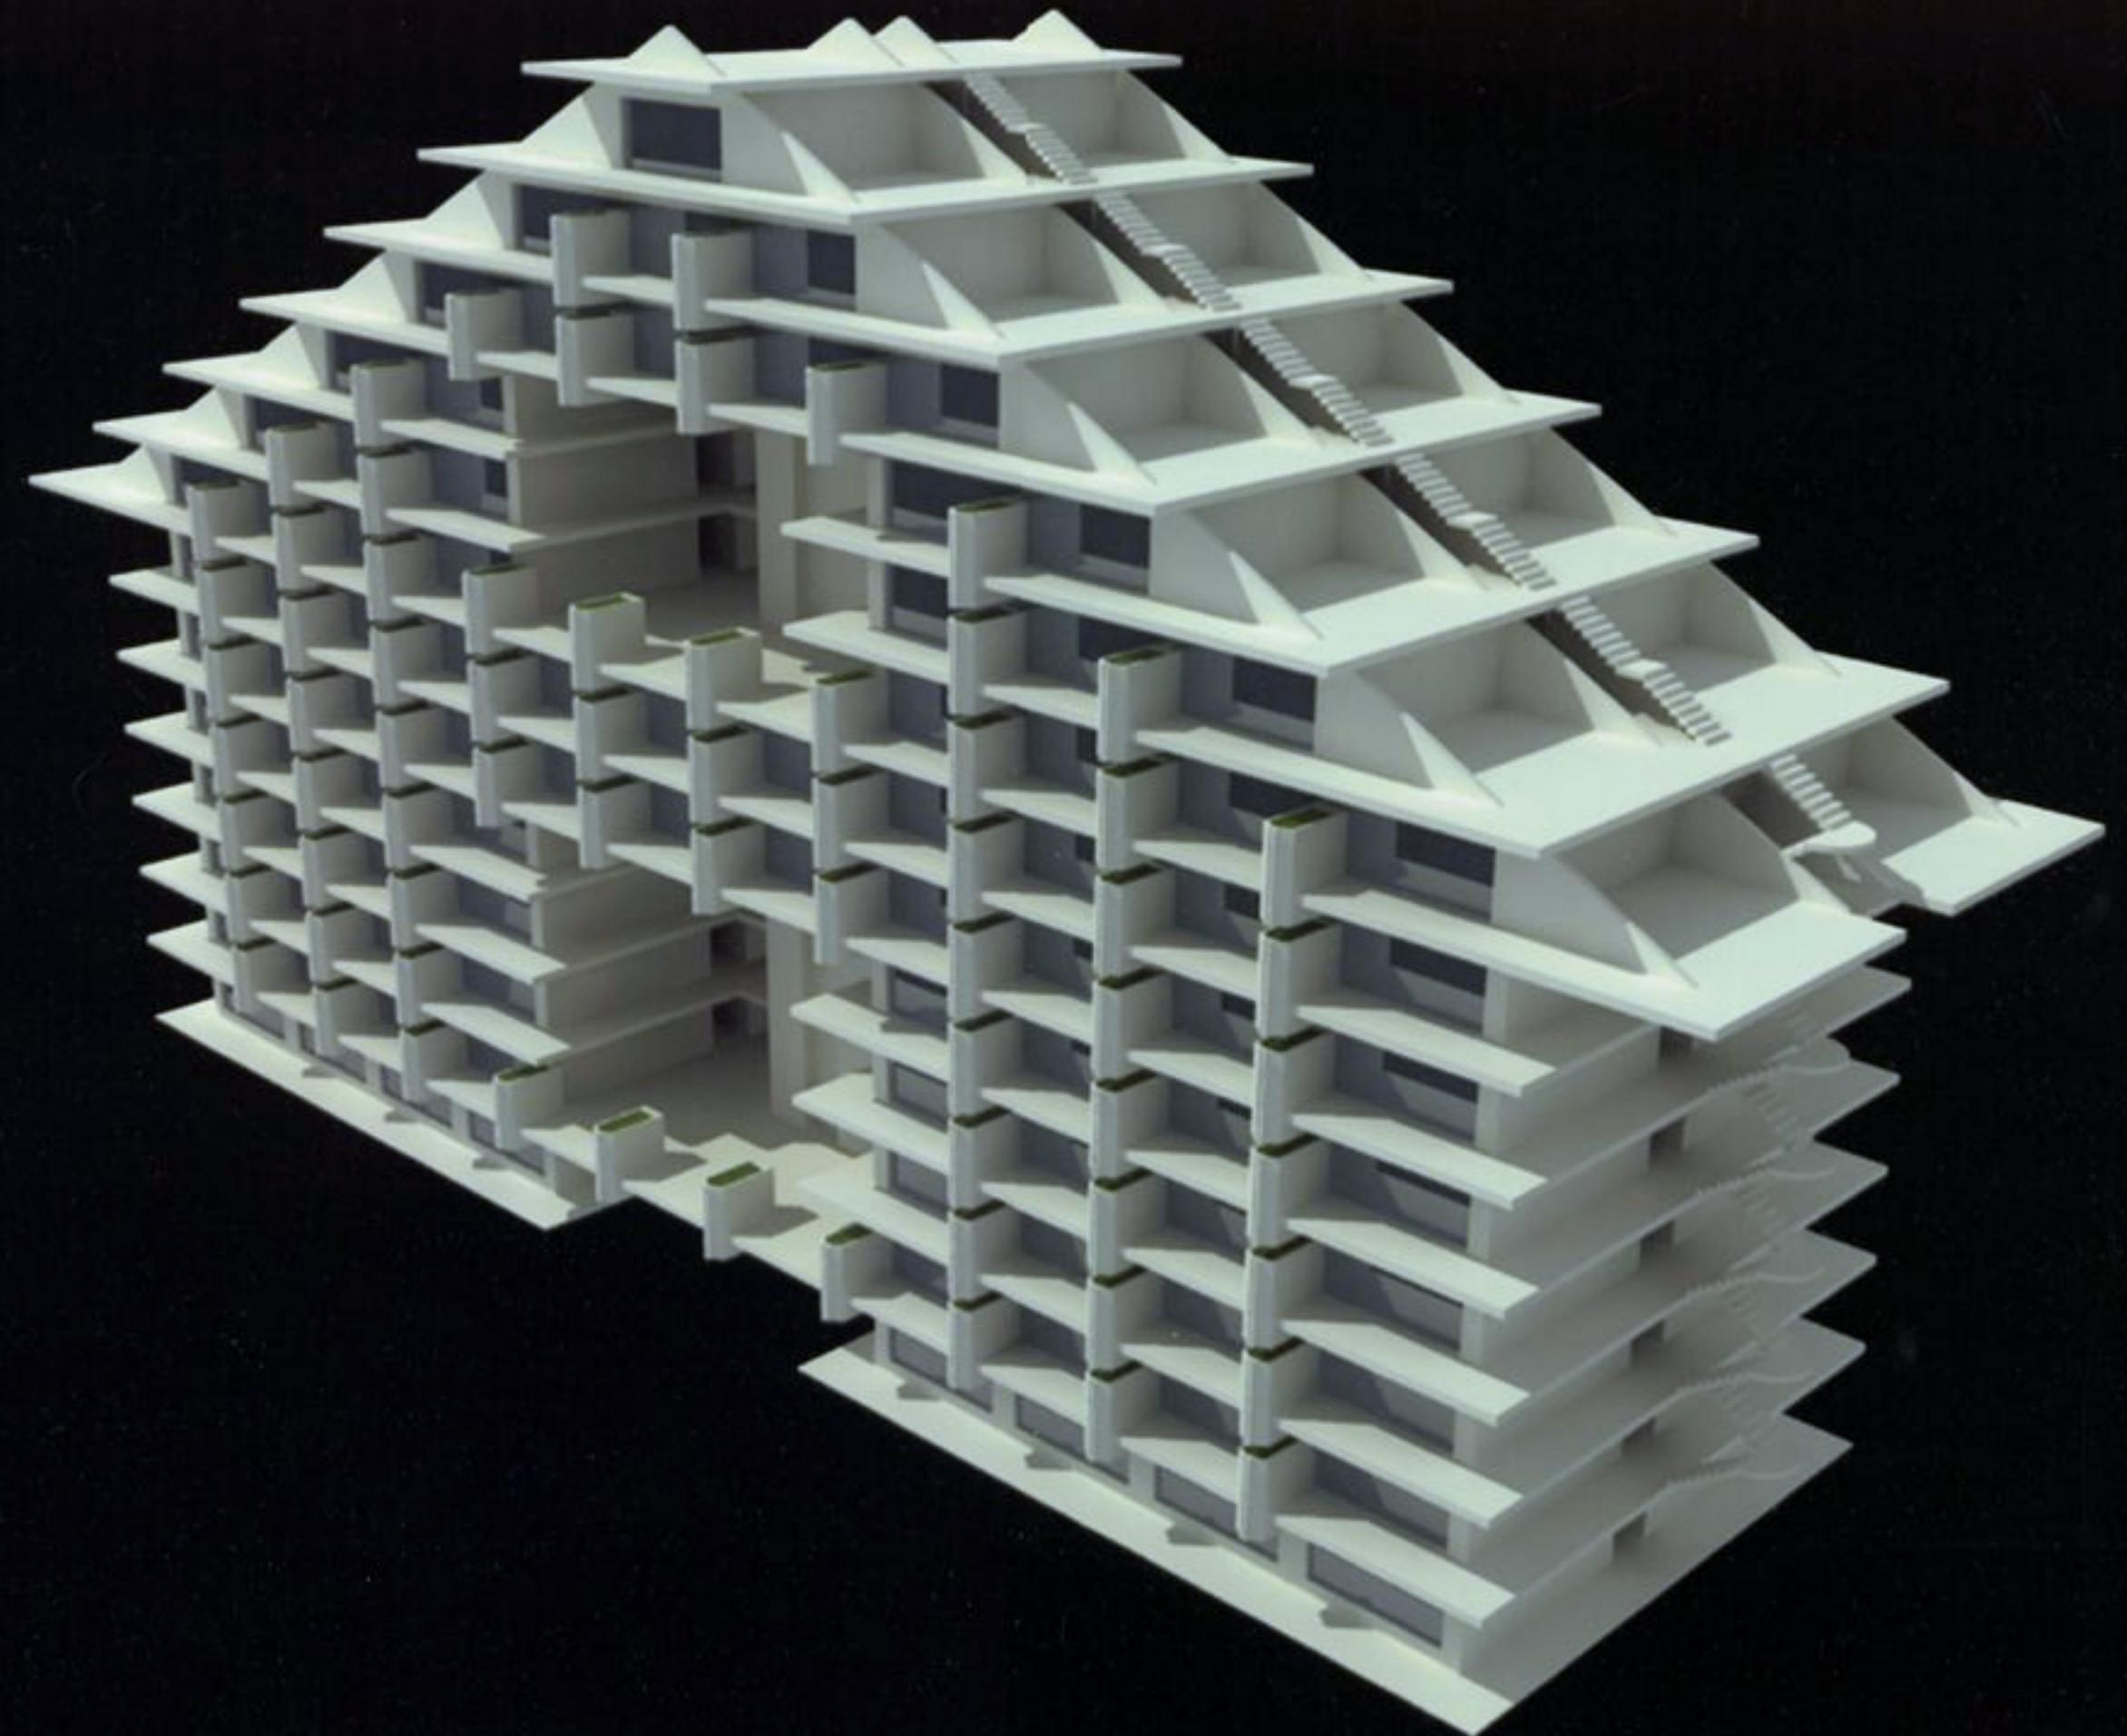

SALVACIÓN, REORDENACIÓN Y AMPLIACIÓN DE LA UVA DE HORTALEZA

Arquitectos: Fernando Higueras, Antonio Miró & Asociados.

Autores de la UVA Original de 1966





Propiedad: IVIMA
Fecha de Proyecto: 2003
Fecha de Construcción: 2003-2004
Volumen de Obra: 22.813 m²

162 VIVIENDAS

140,8 m² de media por vivienda.
UVA Hortaleza - Madrid

Una de las intenciones del Planeamiento de esta zona era la introducción de un elemento destacado, desarrollado en altura, que se convirtiera en un nuevo hito del distrito madrileño. La propuesta se ciñe a la cornisa del edificio de la parcela vecina, en continuidad con ella, llevando todo el desarrollo en altura a un extremo. Así se acentúa la presencia de la torre como un elemento singular en la distancia, sin romper la armonía con la edificación próxima existente.

5^a PROPUESTA. (TORRE CIRCULAR)


160 VIVIENDAS

Volumen de obra: 8570m²

53,56 m² de media por vivienda.
1).-Tiene patio de 9 x 9 m² con ventilación y luz natural para acceder a las 8 viviendas por planta. La altura de este patio se divide en salones de 9 x 9 m² x 8,40 m. de altura y 2 anillos volados circulares de 7 metros de diámetro para acceder a 24 viviendas por núcleo de 3 plantas.2).-Como el resto de propuestas, tiene análogas ventajas y mayor altura (baja + 18 plantas con 8 viviendas dúplex en ático, servido por 4 ascensores y escalera).3).-Se sitúa en una parcela triangular con garaje subterráneo, que al igual que el bloque propuesto por el IVIMA que adjuntamos arriba, pretende no romper la armonía con la edificación próxima, que tiene galerías y terrazas voladas con vegetación colgante, cómo en la primitiva U.V.A.



**PLANTA BAJA DE ACCESO
CON LOCALES COMERCIALES O VIVIENDAS
SUPERFICIES ÚTILES Y CONSTRUIDAS**

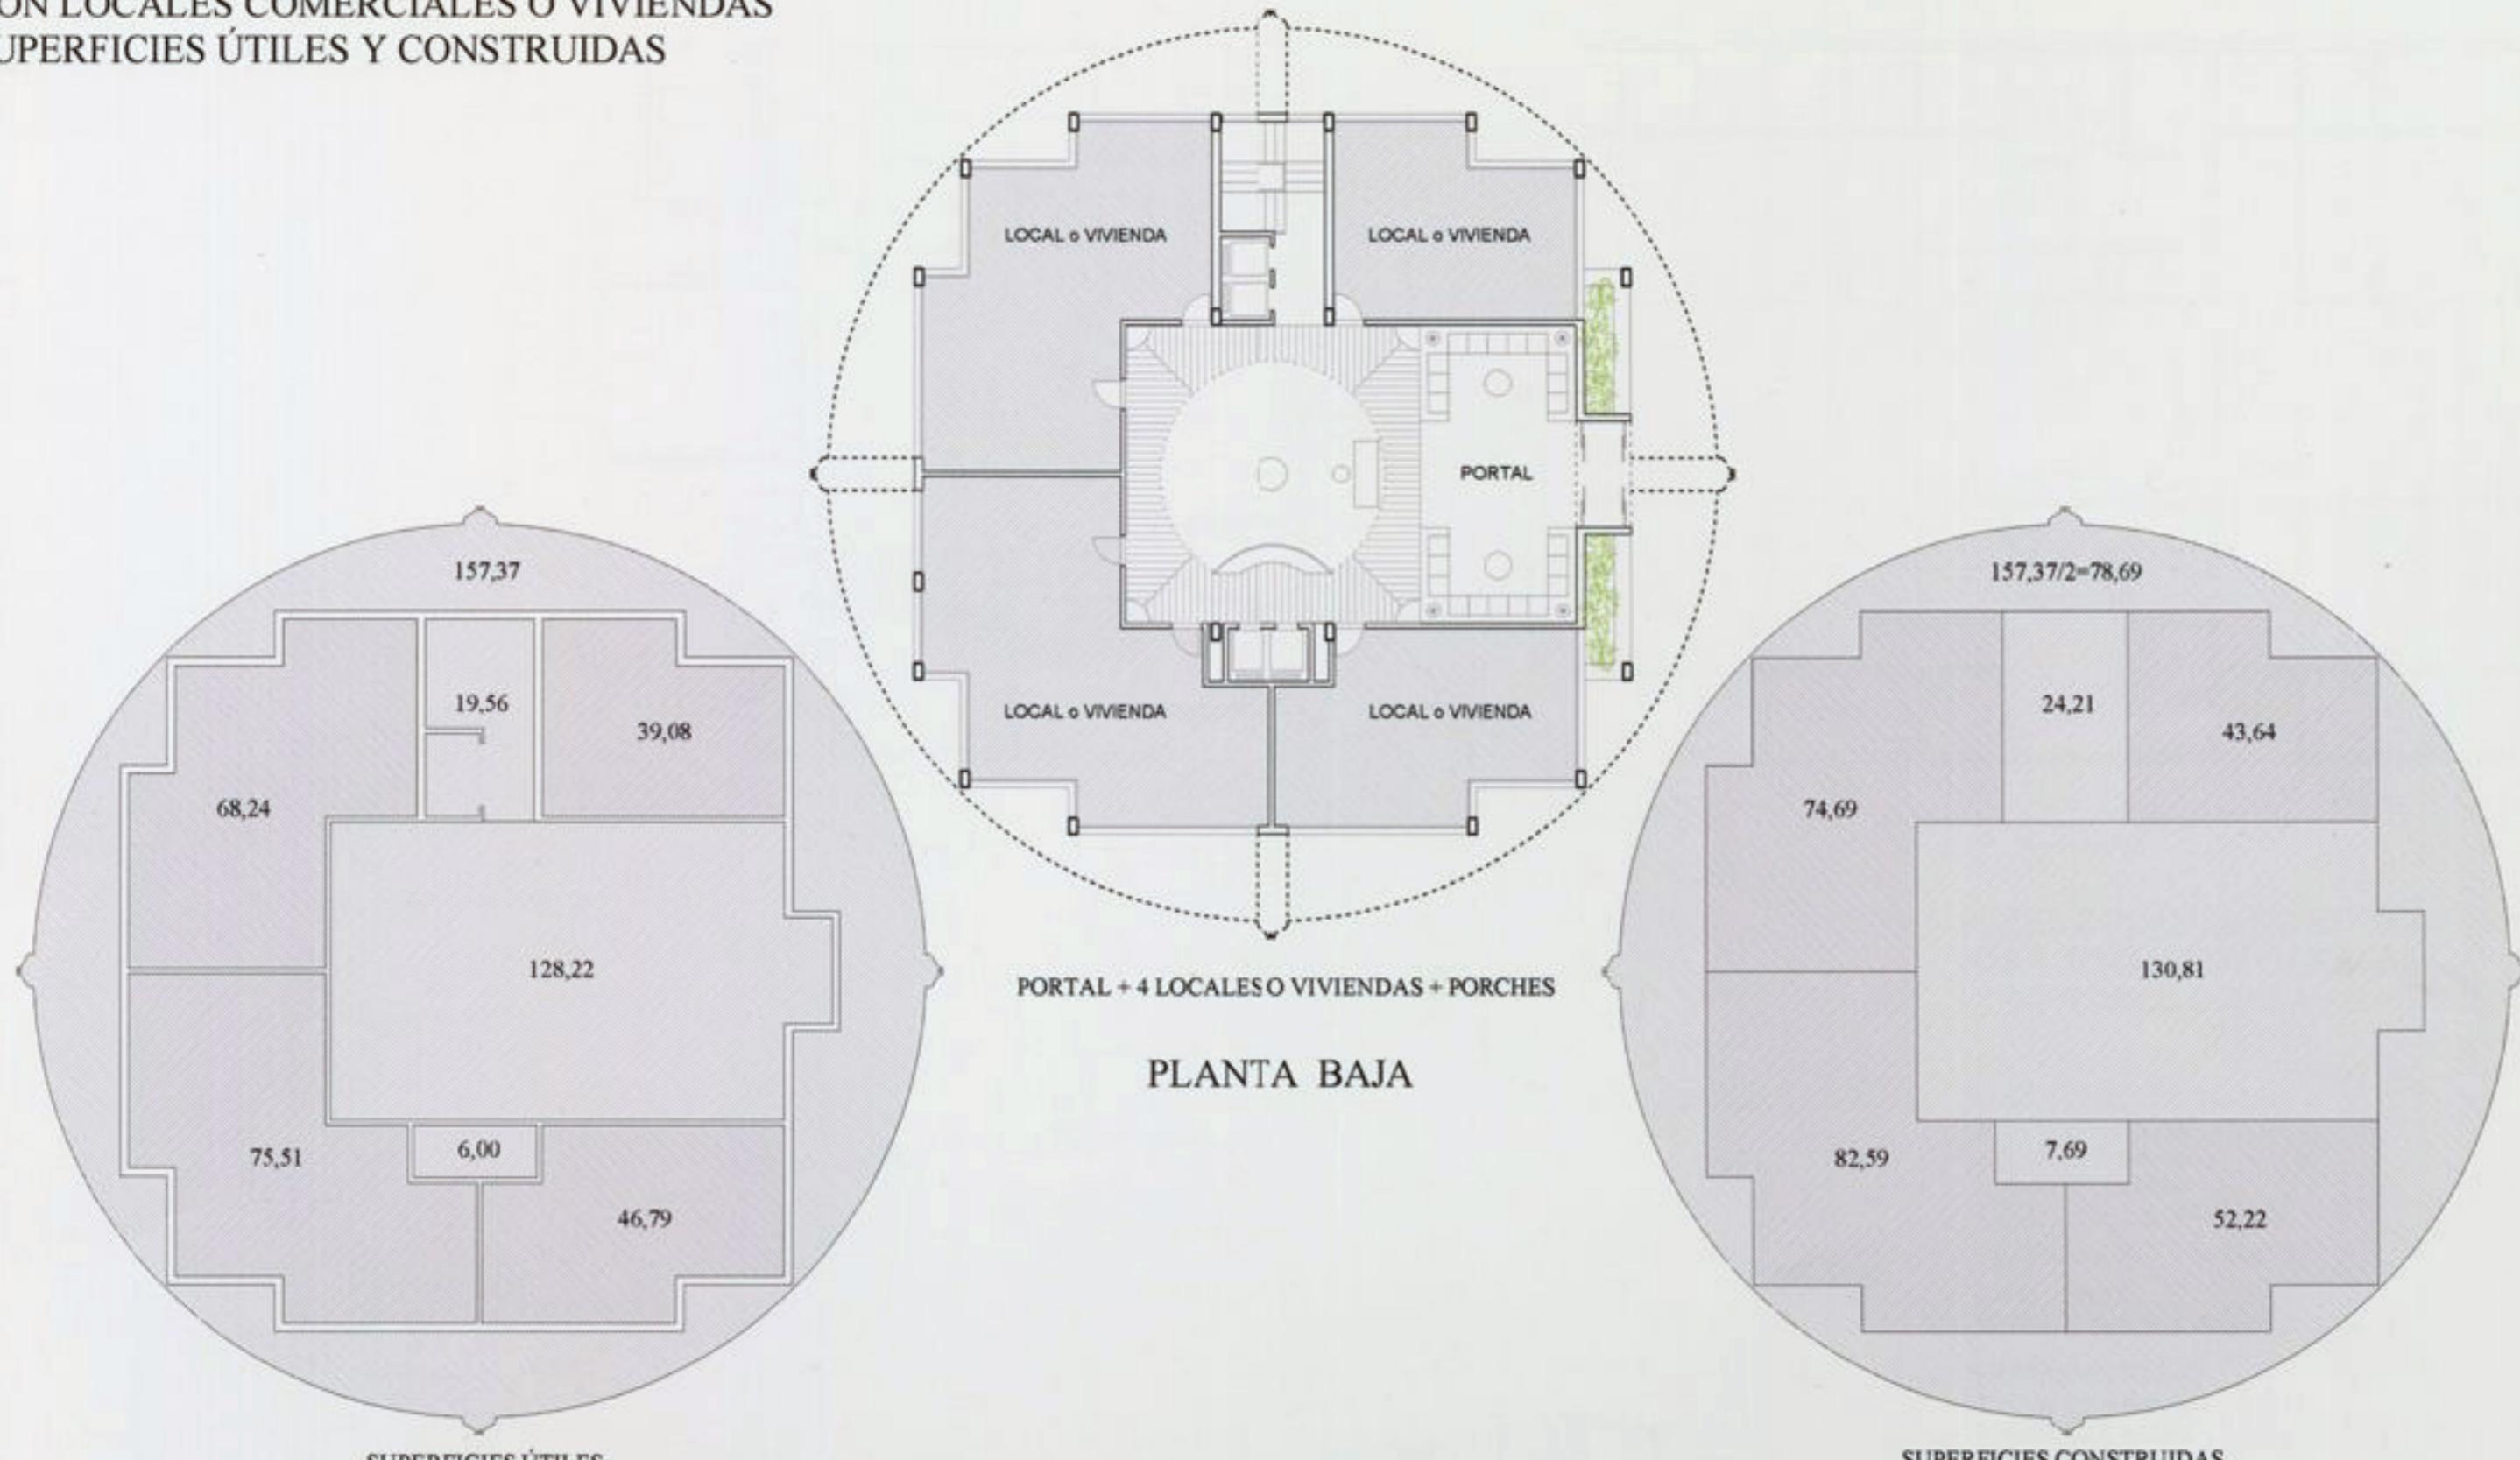


**5^a
PROPUESTA**

SALVACIÓN, REORDENACIÓN Y AMPLIACIÓN DE LA UVA DE HORTALEZA

VARIANTE DE 7 VIVIENDAS POR PLANTA

DE 1, 2 y 3 DORMITORIOS.

SUP. ÚTILES Y CONSTRUIDAS.


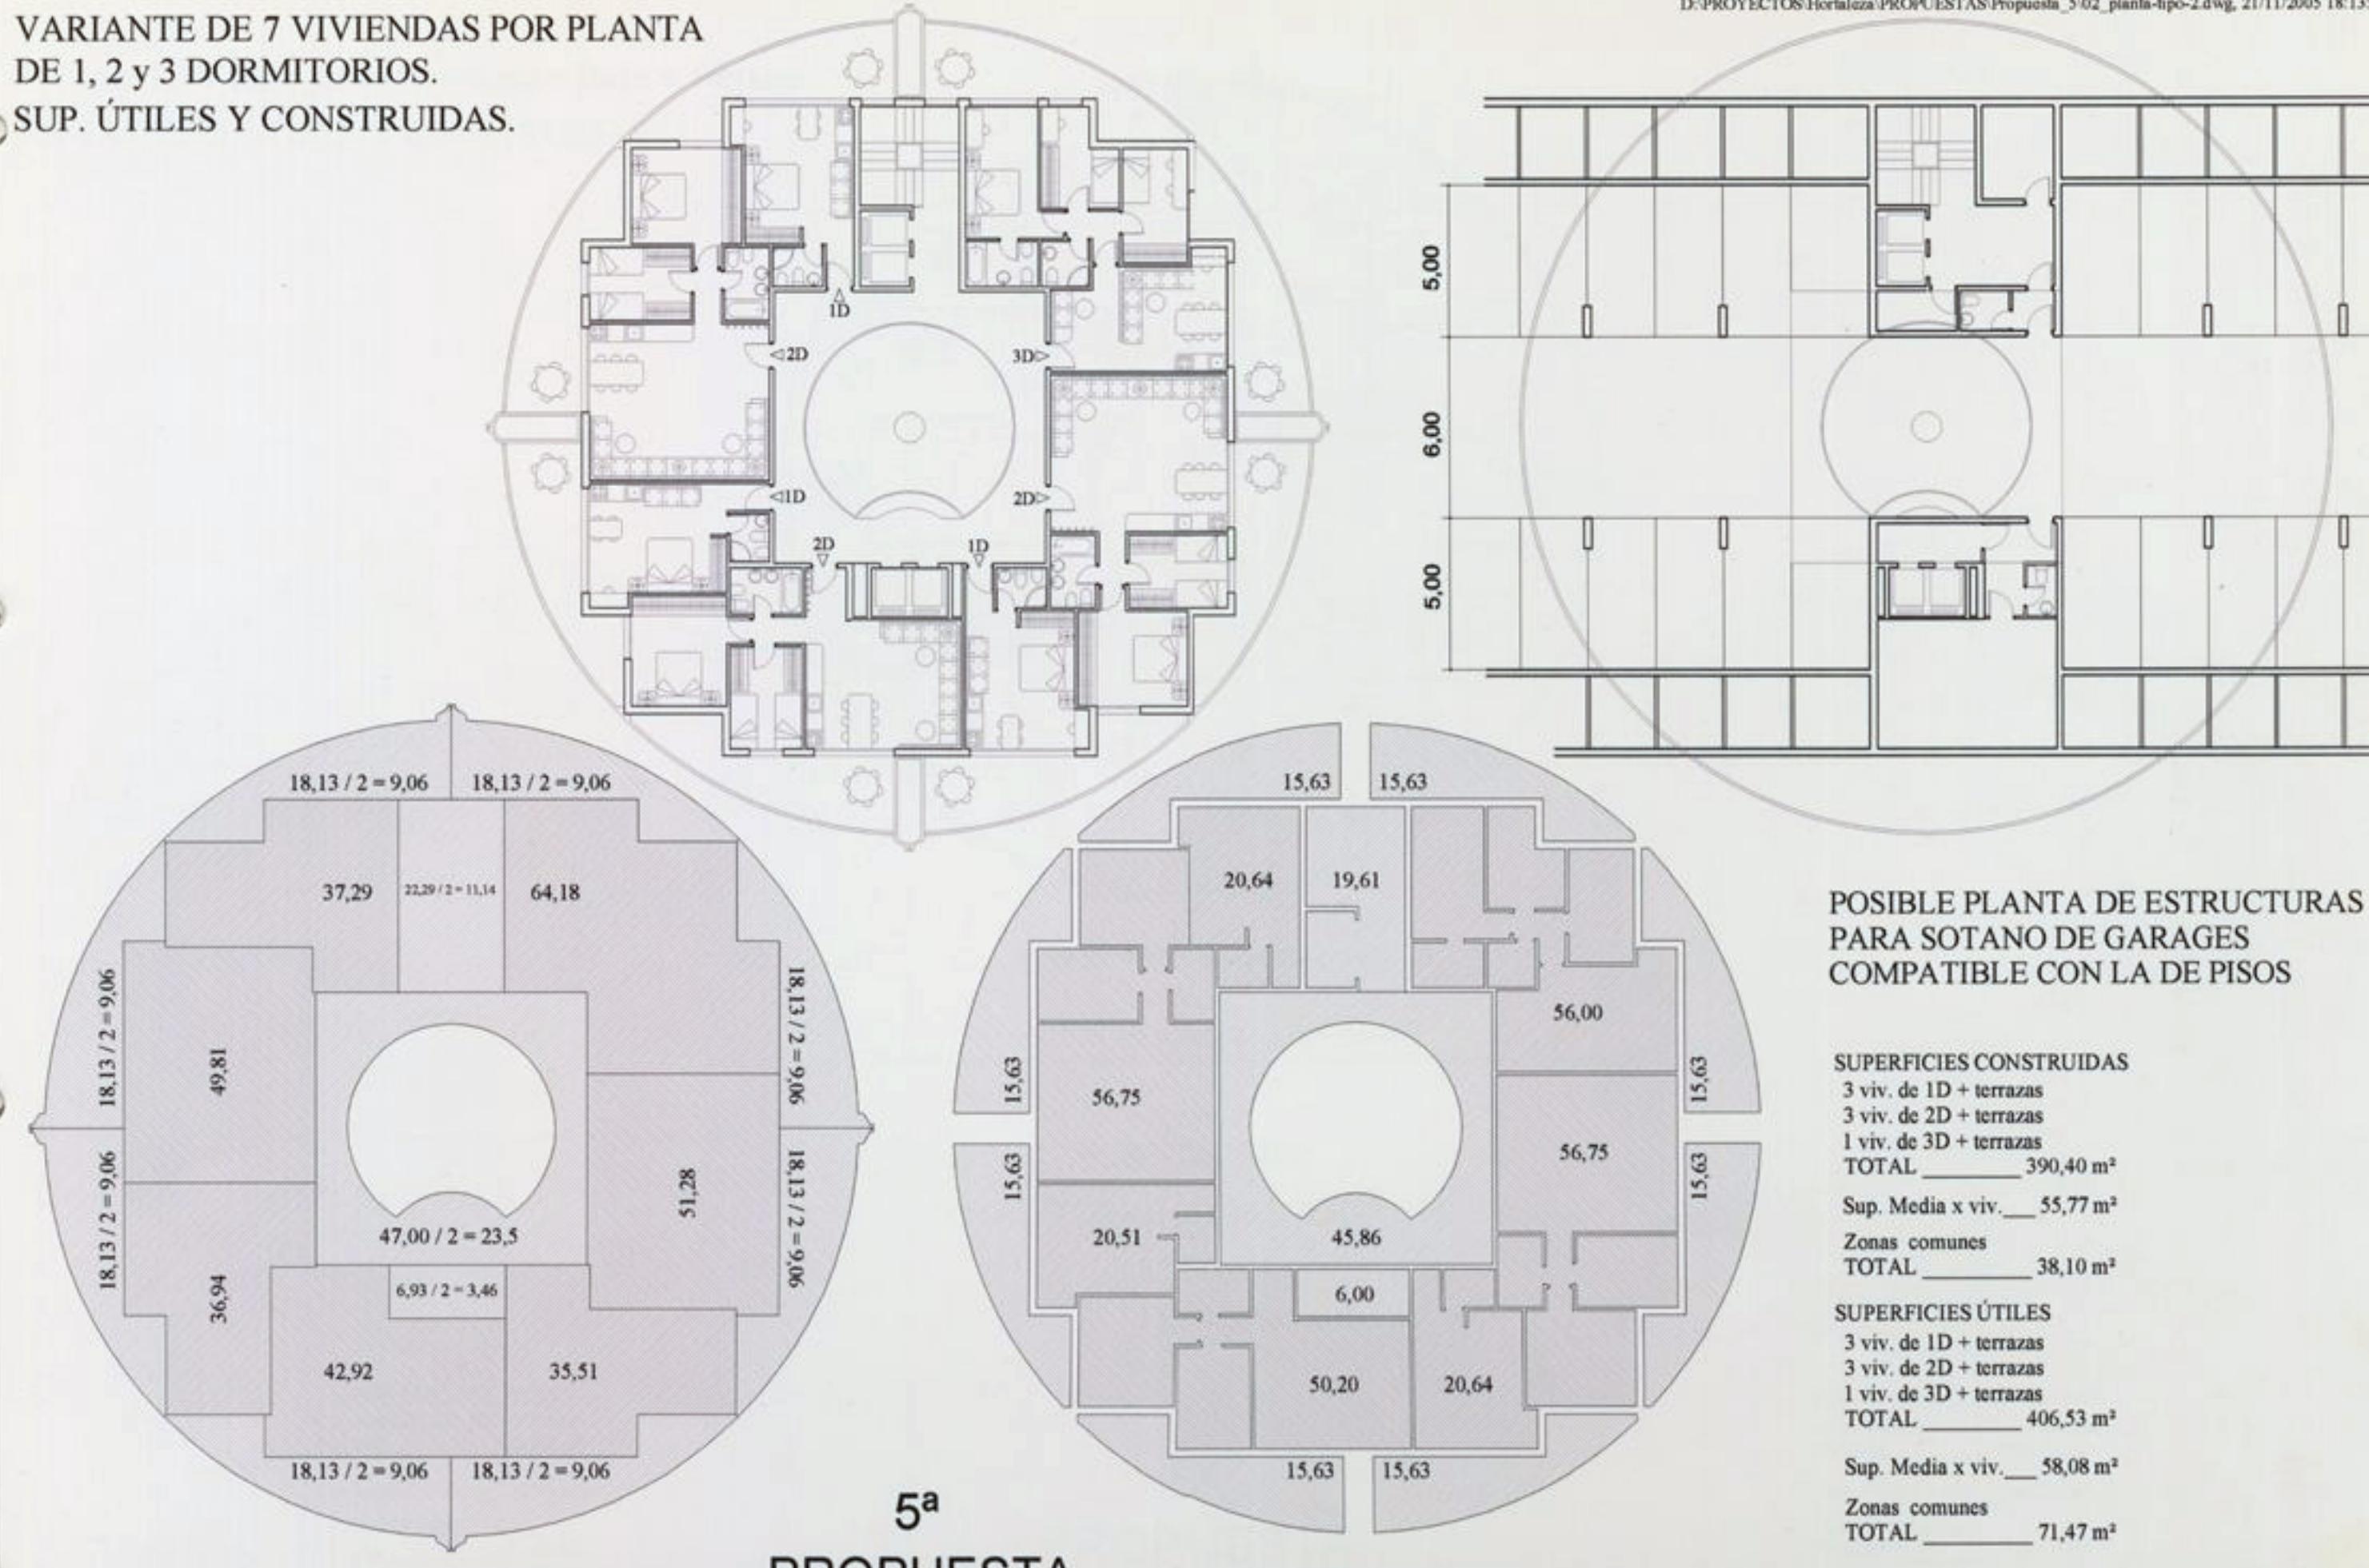


SALVACIÓN, REORDENACIÓN Y AMPLIACIÓN DE LA UVA DE HORTALEZA

VARIANTE DE 8 VIVIENDAS POR PLANTA

8 viv. de 1D + Estar-comedor-cocina + Baño + Terrazas

SUPERFICIES ÚTILES Y CONSTRUIDAS

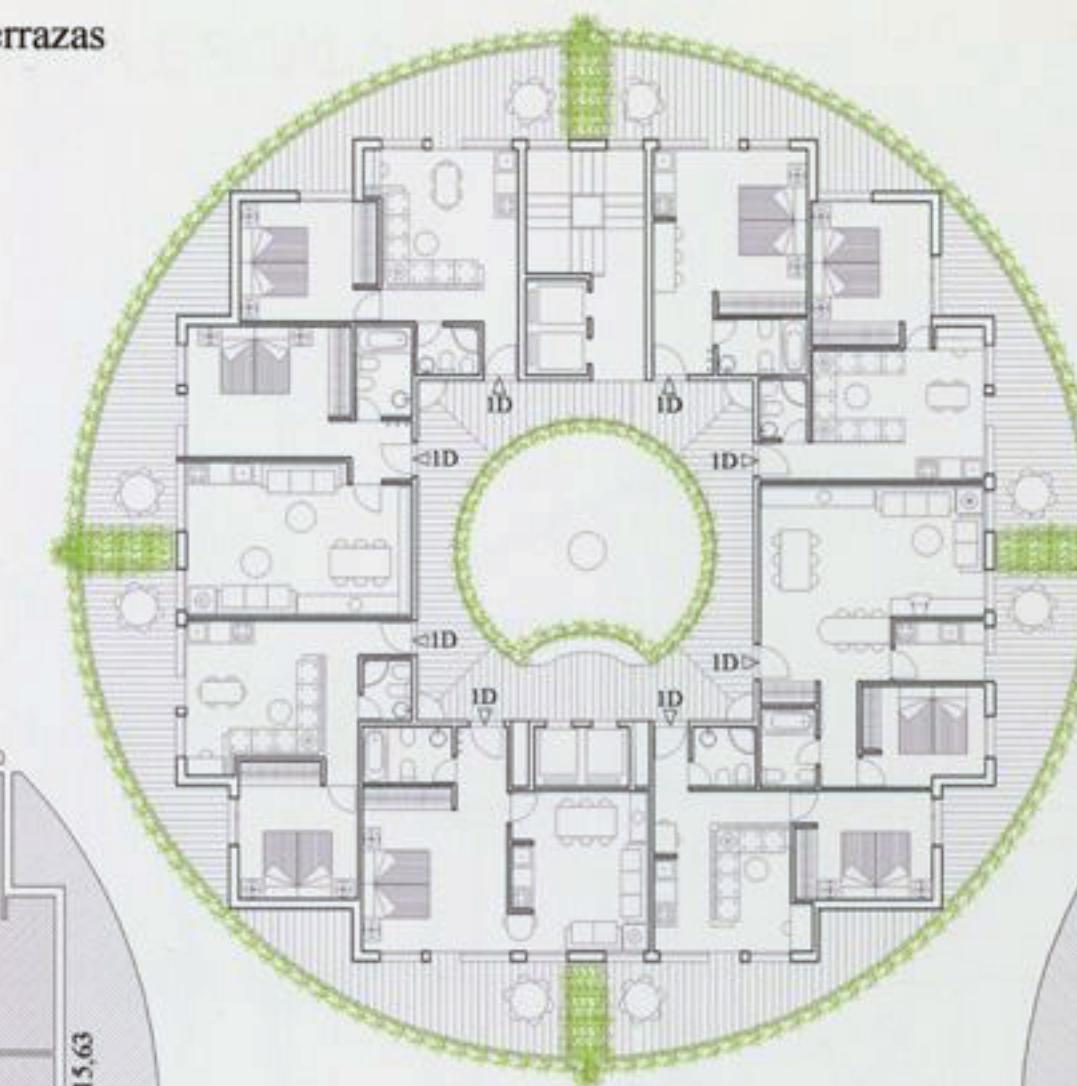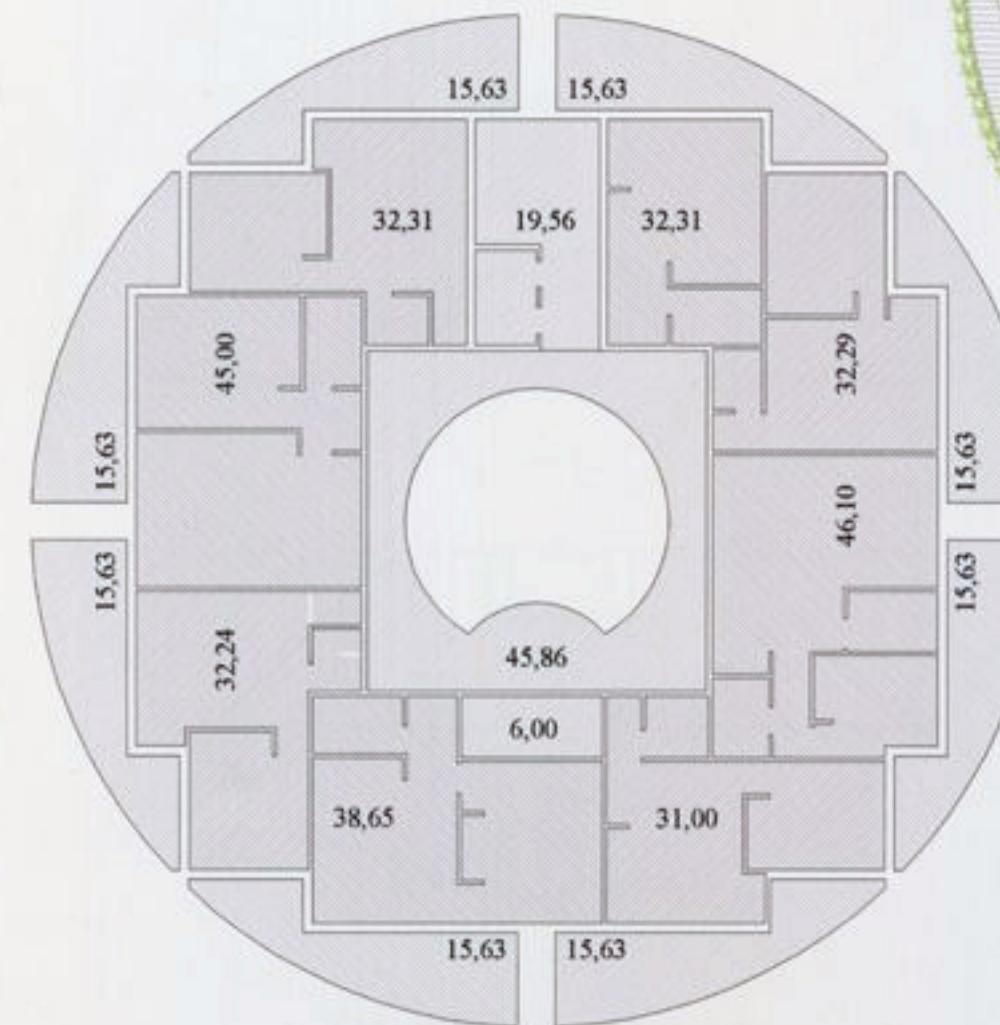


8 VIV-ESTUDIOS DE 1D + TERRAZAS

LA SUP. ÚTIL MAYOR QUE LA SUP. CONST.
AL CONTAR LA MITAD DE LA SUPERFICIE DE LAS TERRAZAS EN EL TOTAL DE LOS M² CONSTRUIDOS

PLANTA TIPO TOTAL TORRE SOBRE RASANTE

8.570m²

53,56 m² de media por viv.

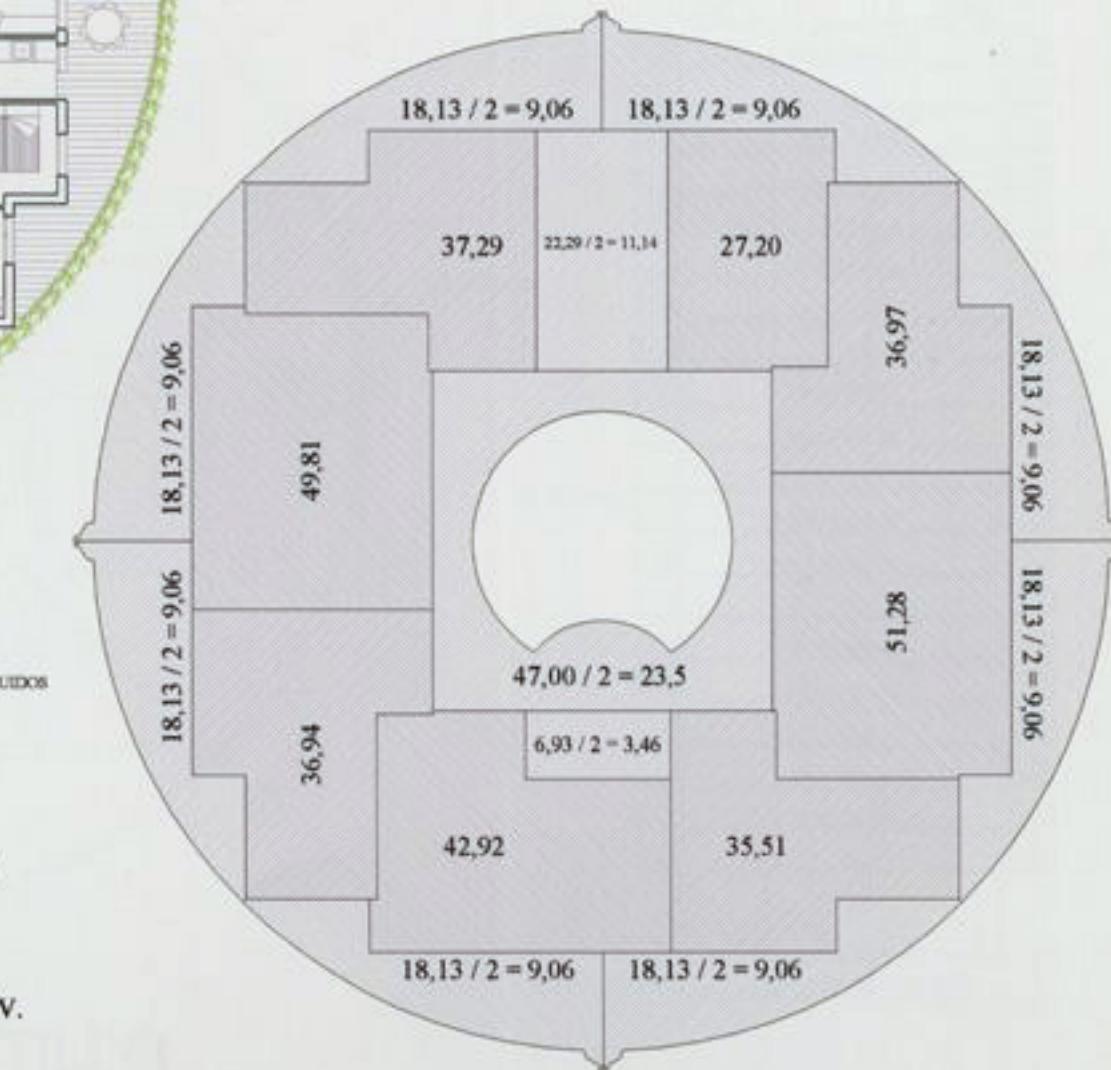


5^a


PROPIUESTA

SALVACIÓN, REORDENACIÓN Y AMPLIACIÓN DE LA UVA DE HORTALEZA

8 ÁTICOS DÚPLEX DE 2D SECCIÓN DE TORRE CIRCULAR A ESCALA 1:500

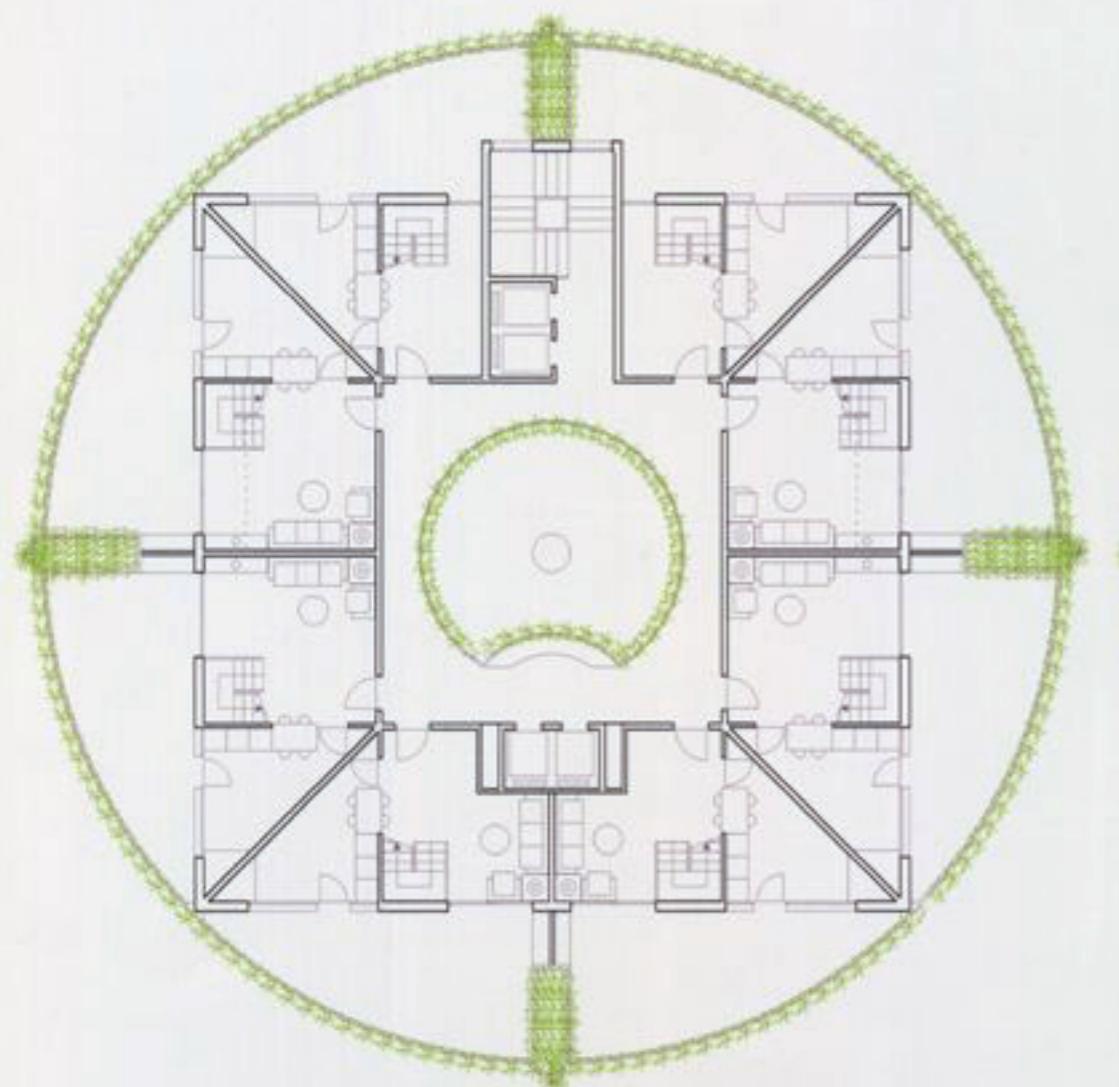

PLANTA BAJA

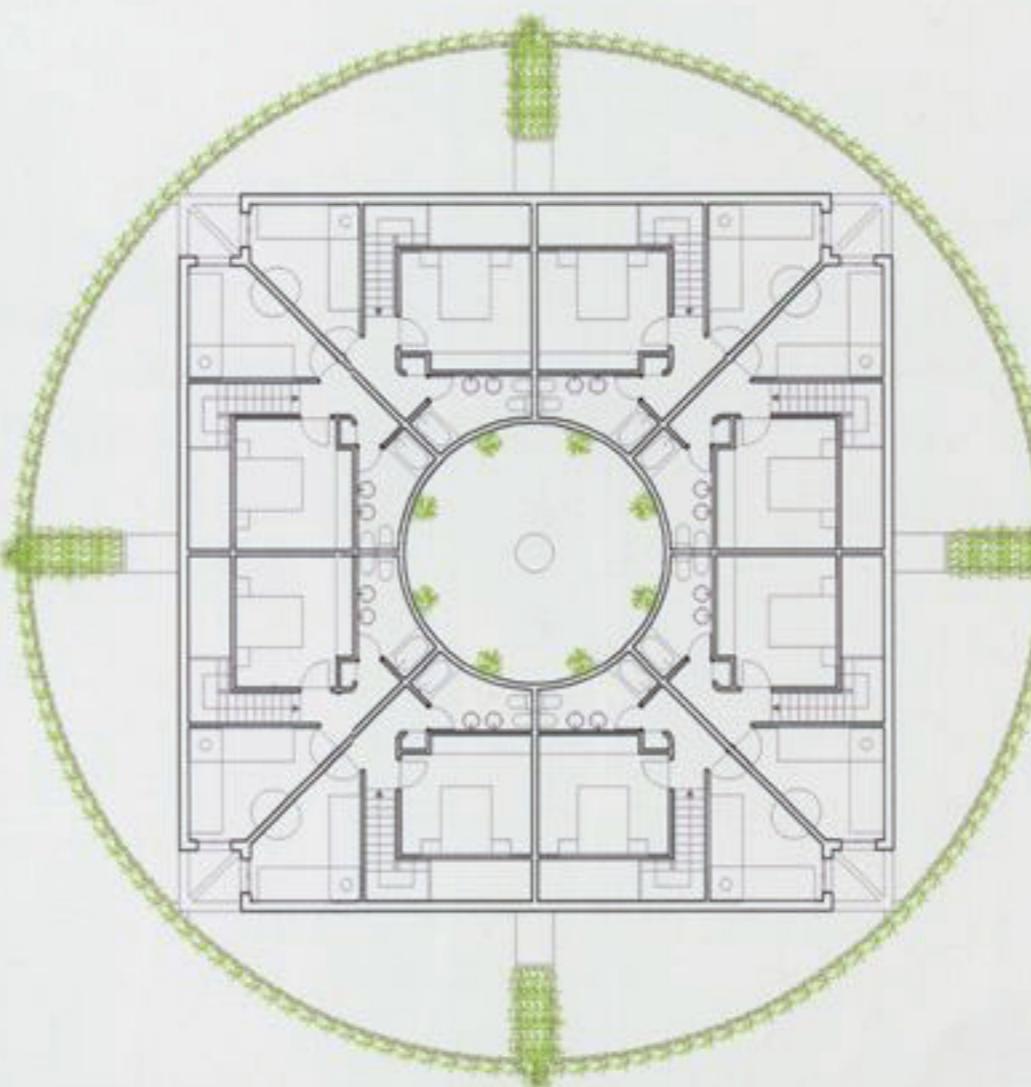

PLANTA DE ALTILO

5^a
PROPUESTA



SECCION ESCALA 1:500

SALVACIÓN, REORDENACIÓN Y AMPLIACIÓN DE LA UVA DE HORTALEZA

